



Escola Tècnica Superior d'Enginyers
de Camins, Canals i Ports de Barcelona

UNIVERSITAT POLITÈCNICA DE CATALUNYA


Proyecto del paso superior sobre la carretera M-503 y accesos. Enlace con Villanueva del Pardillo en el P.K. 3+290 (Madrid)

DOCUMENTO N°2 PLANOS



Autora: Alba Alonso Placín




Nº de Plano	Designación	Nº de Hojas
2.1	INDICE DE PLANOS	1
2.2	PLANO DE SITUACION	1
2.3	PLANTA DE TRAZADO Y REPLANTEO	1
2.4	PLANTA GENERAL	1
2.5	ESTRUCTURA. PASO SUPERIOR EN P.K. 3+290	10
2.6	DRENAJE	2
2.6.1	PLANTA DE DRENAJE EXISTENTE	1
2.6.2	DETALLE DE DRENAJE	1
2.7	PLANTA DE SERVICIOS EXISTENTES	1
2.8	PERFIL LONGITUDINAL.ENLACE VILLANUEVA DEL PARDILLO	1
2.9	PERFILES TRANSVERSALES. ENLACE VILLANUEVA DEL PARDILLO	1
2.10	SECCIONES TIPO	1
2.11	SOLUCIONES PROPUESTAS AL TRAFICO DURANTE LA EJECUCION DE LAS OBRAS	11
2.11.1	FASES DE OBRA	1
2.11.2	PLANTAS DE SEÑALIZACION PROVISIONAL POR FASES	10
2.12	SEÑALIZACION	14
2.12.1	PLANTA DE SEÑALIZACION, BALIZAMIENTO Y DEFENSAS	1
2.12.2	SEÑALIZACION VERTICAL. CARTELES	1
2.12.3	DETALLES DE SEÑALIZACION, BALIZAMIENTO Y DEFENSAS	12
2.13	REVEGETACIÓN	1

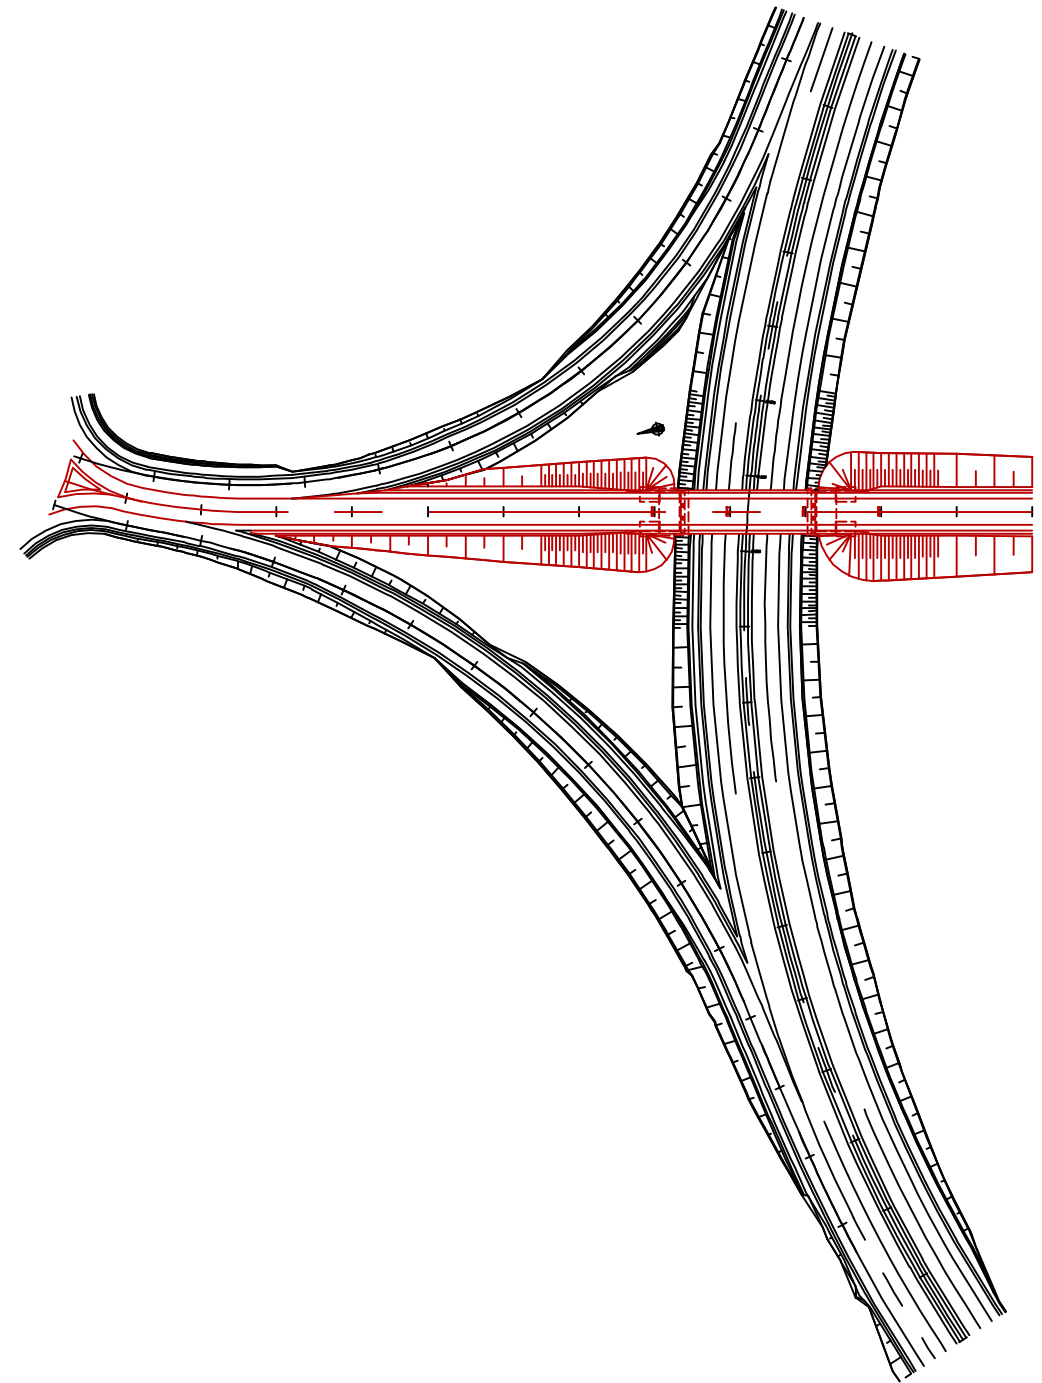




4481800
+ 417200












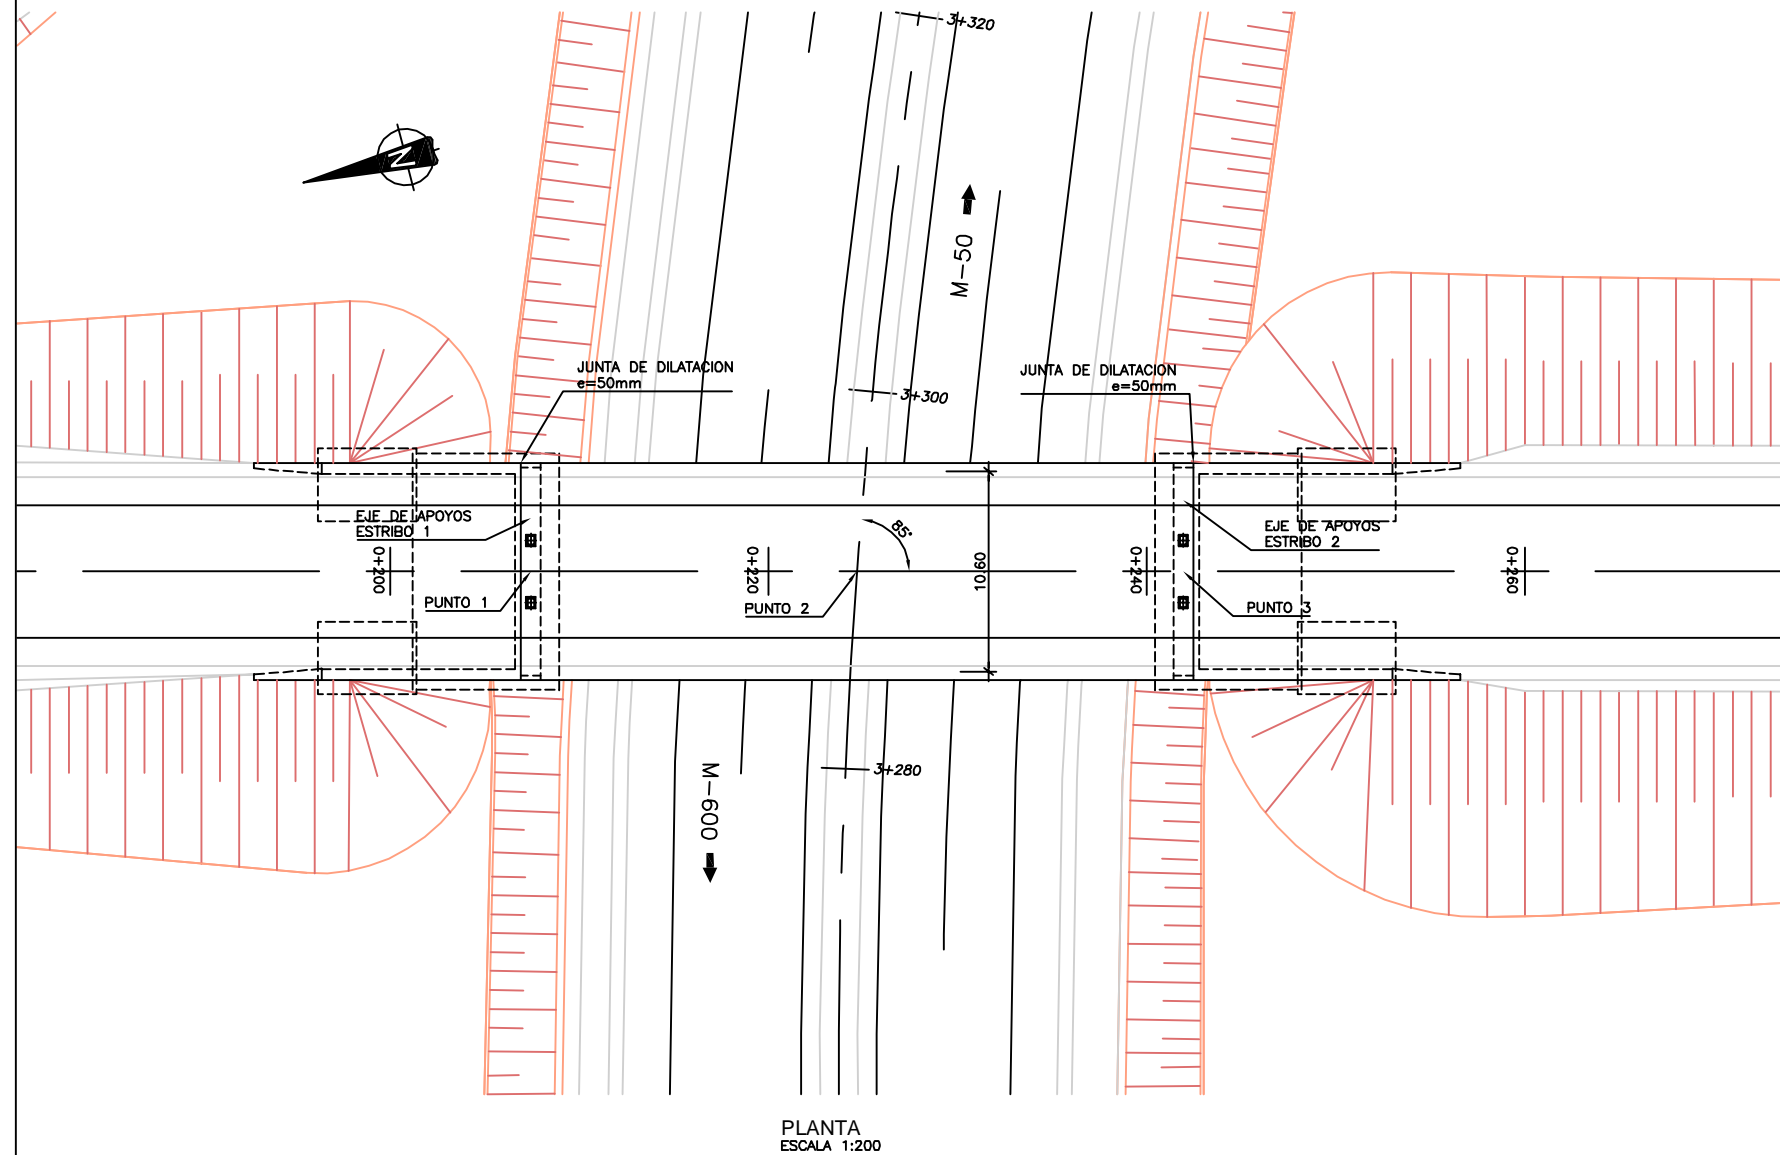
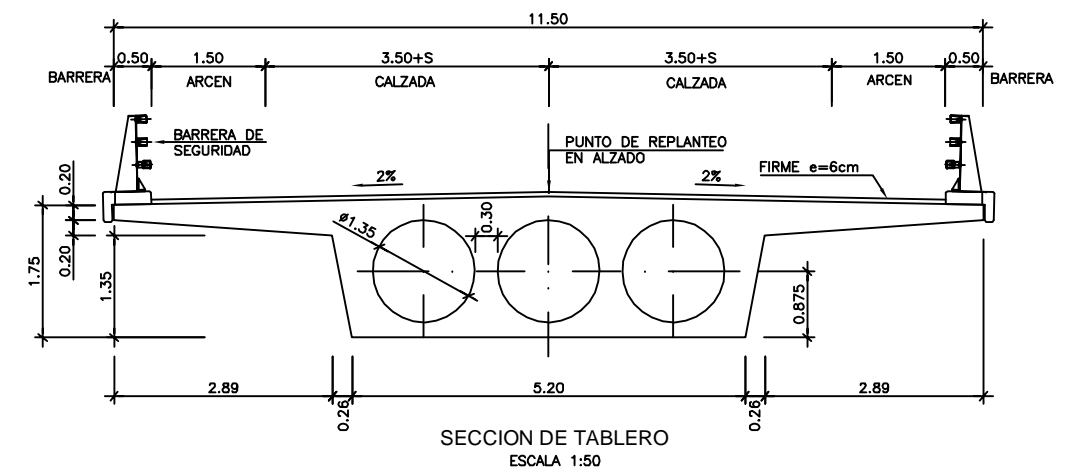
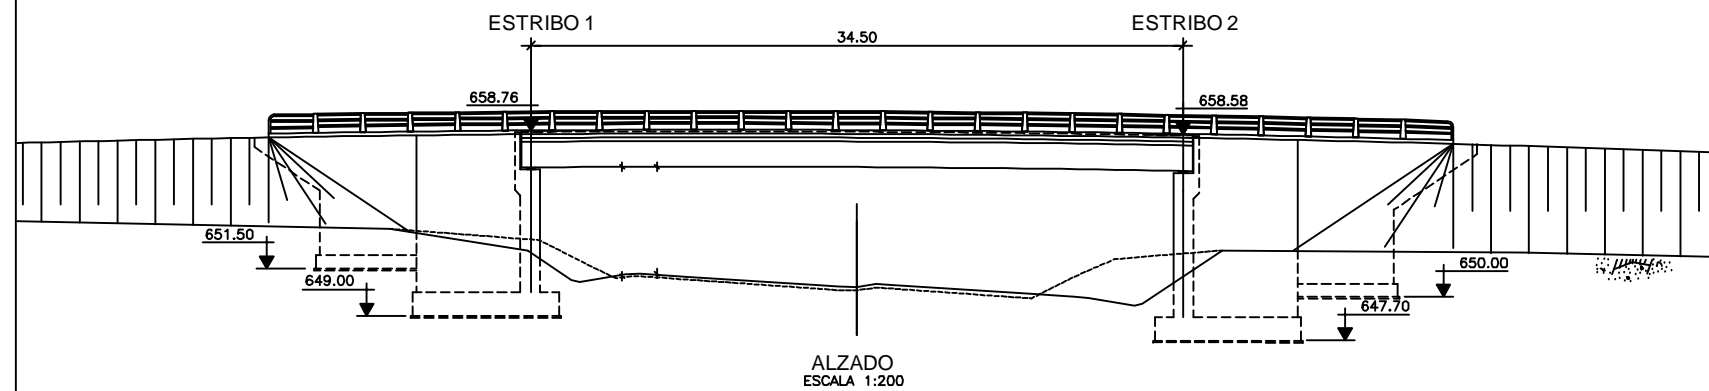


PUNTO	COORDENADAS	
	X	Y
1	416730.641	4481920.400
2	416726.488	4481903.658
3	416722.335	4481886.915



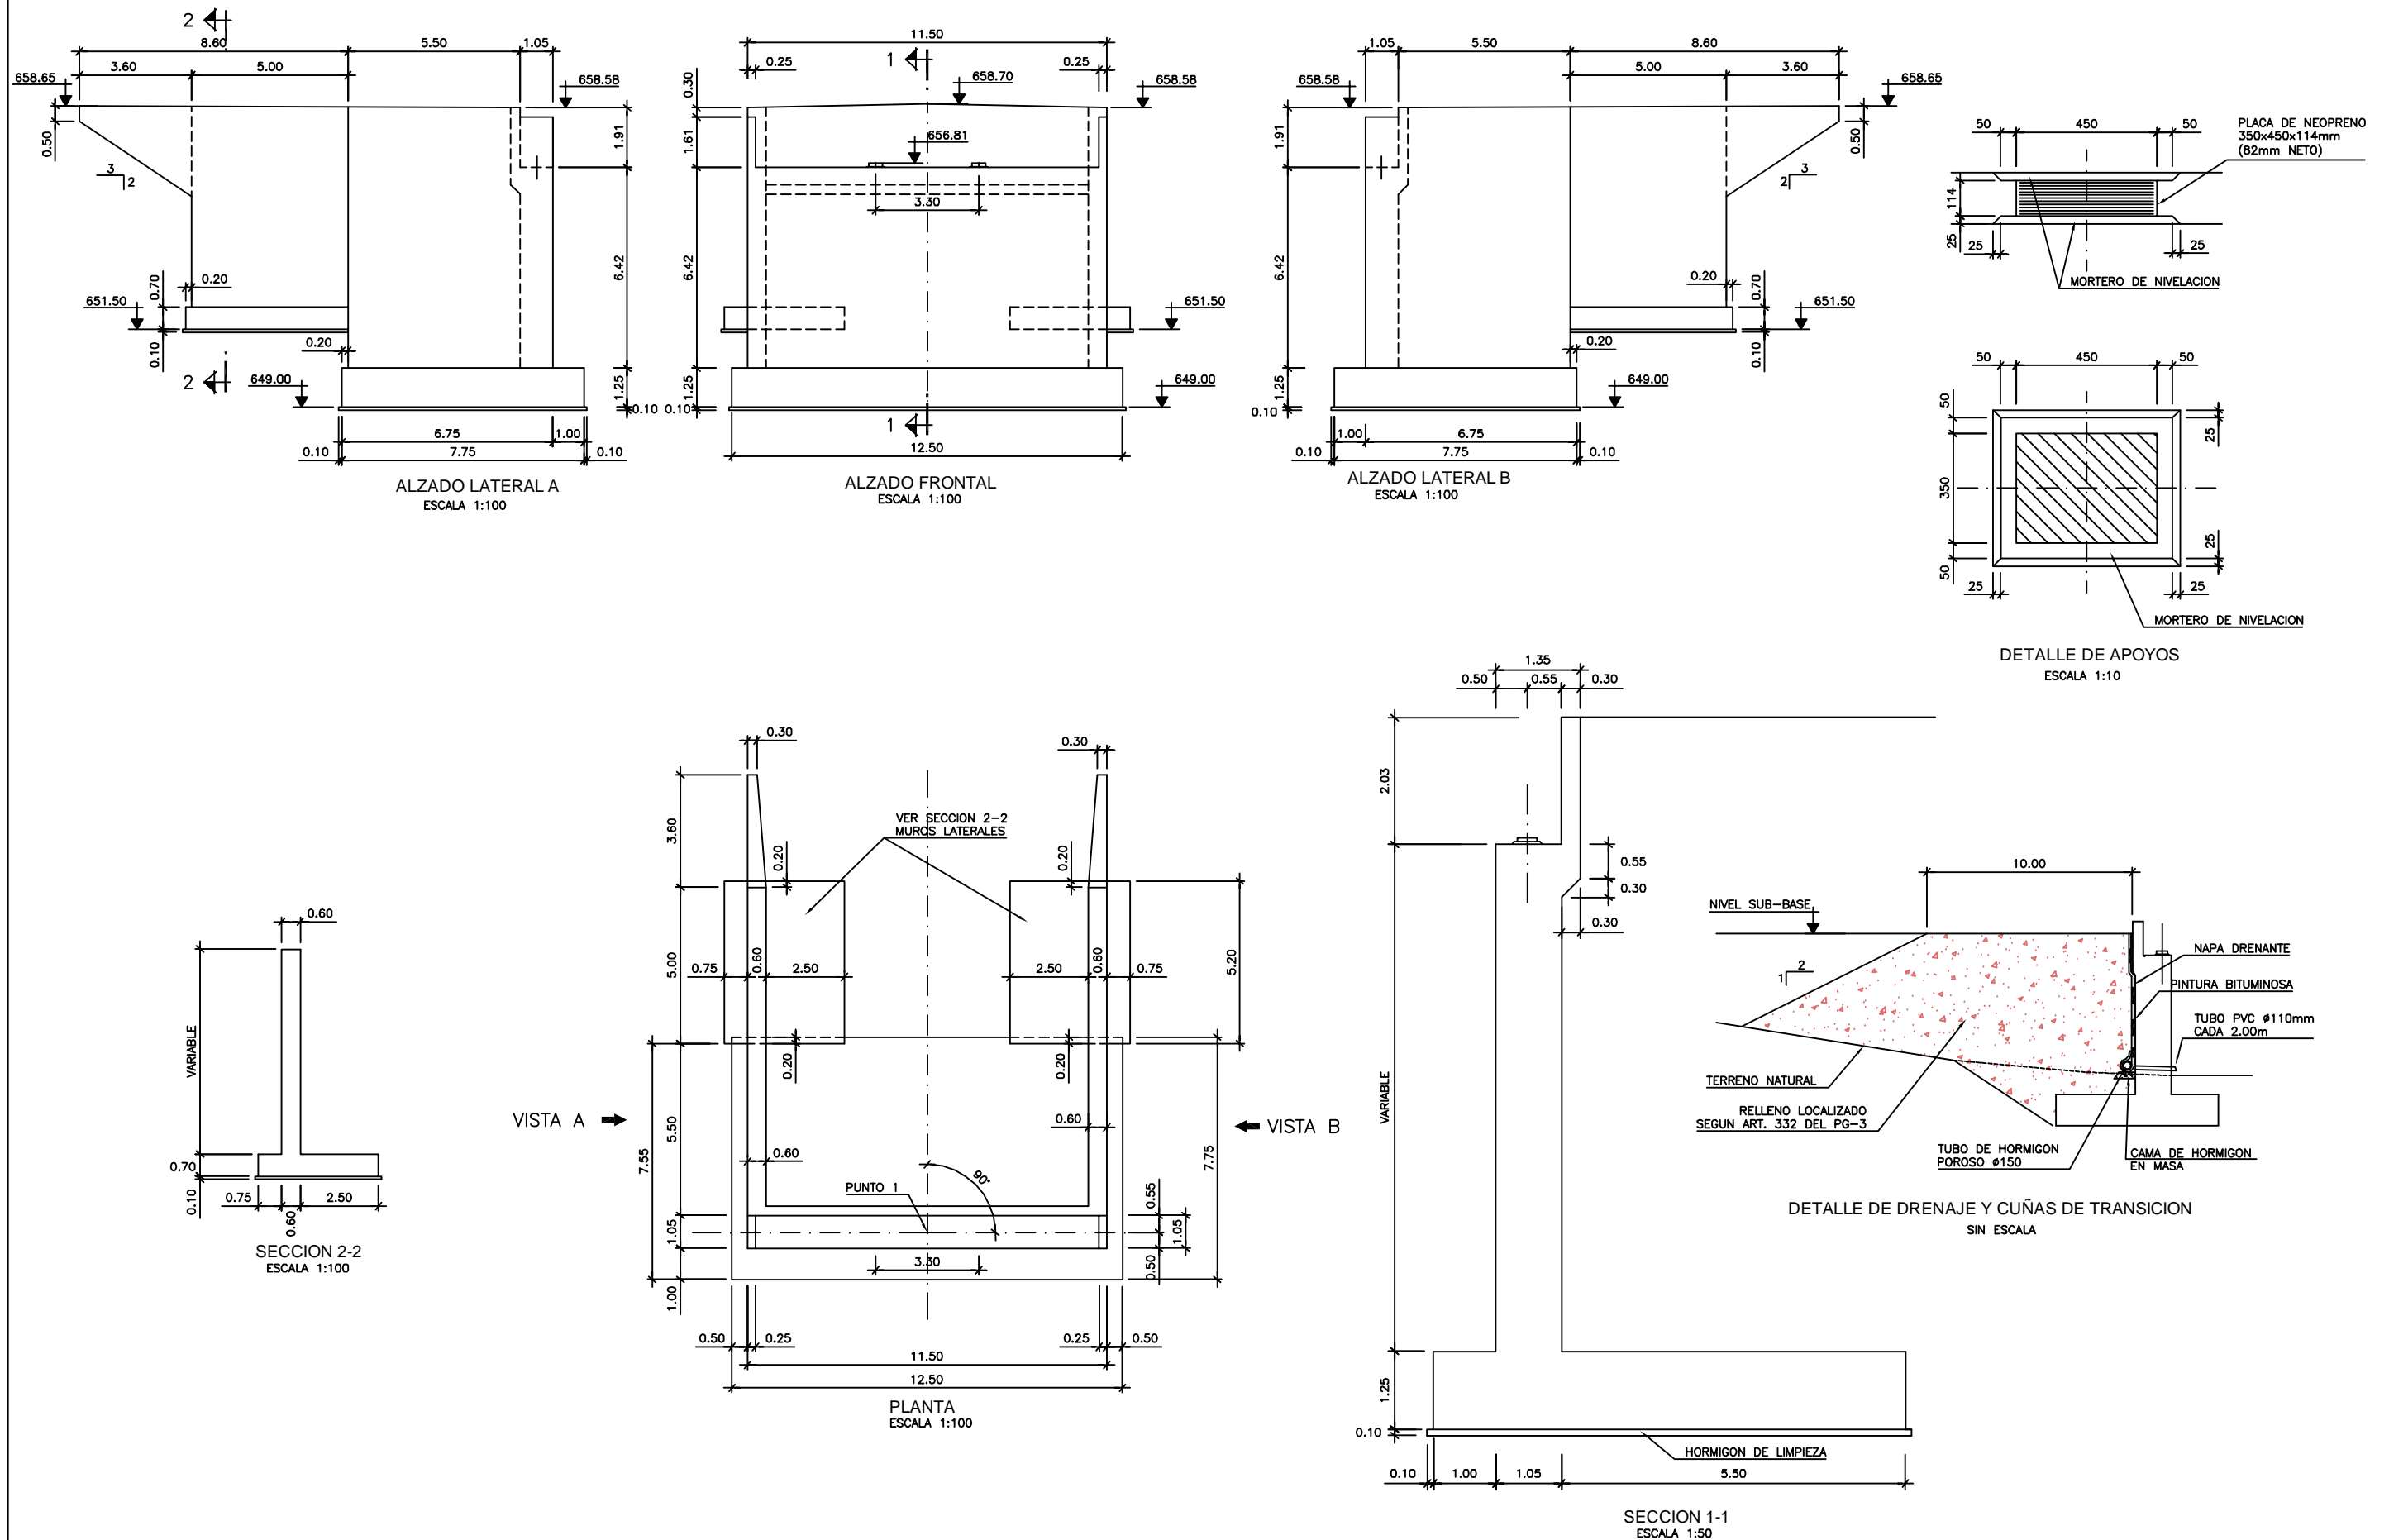

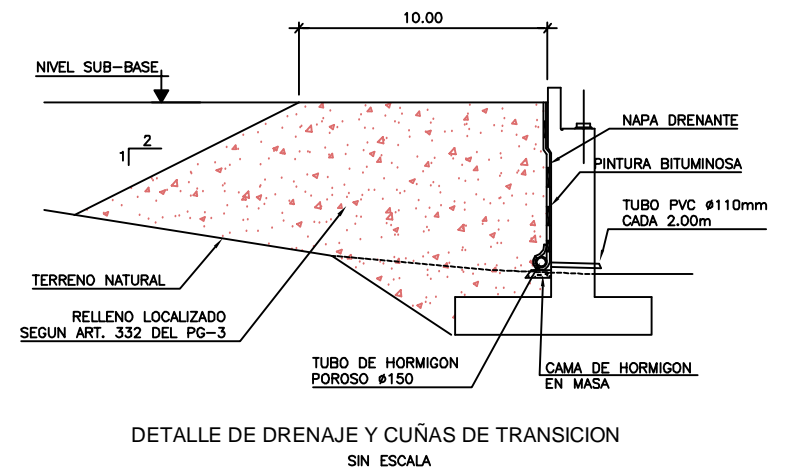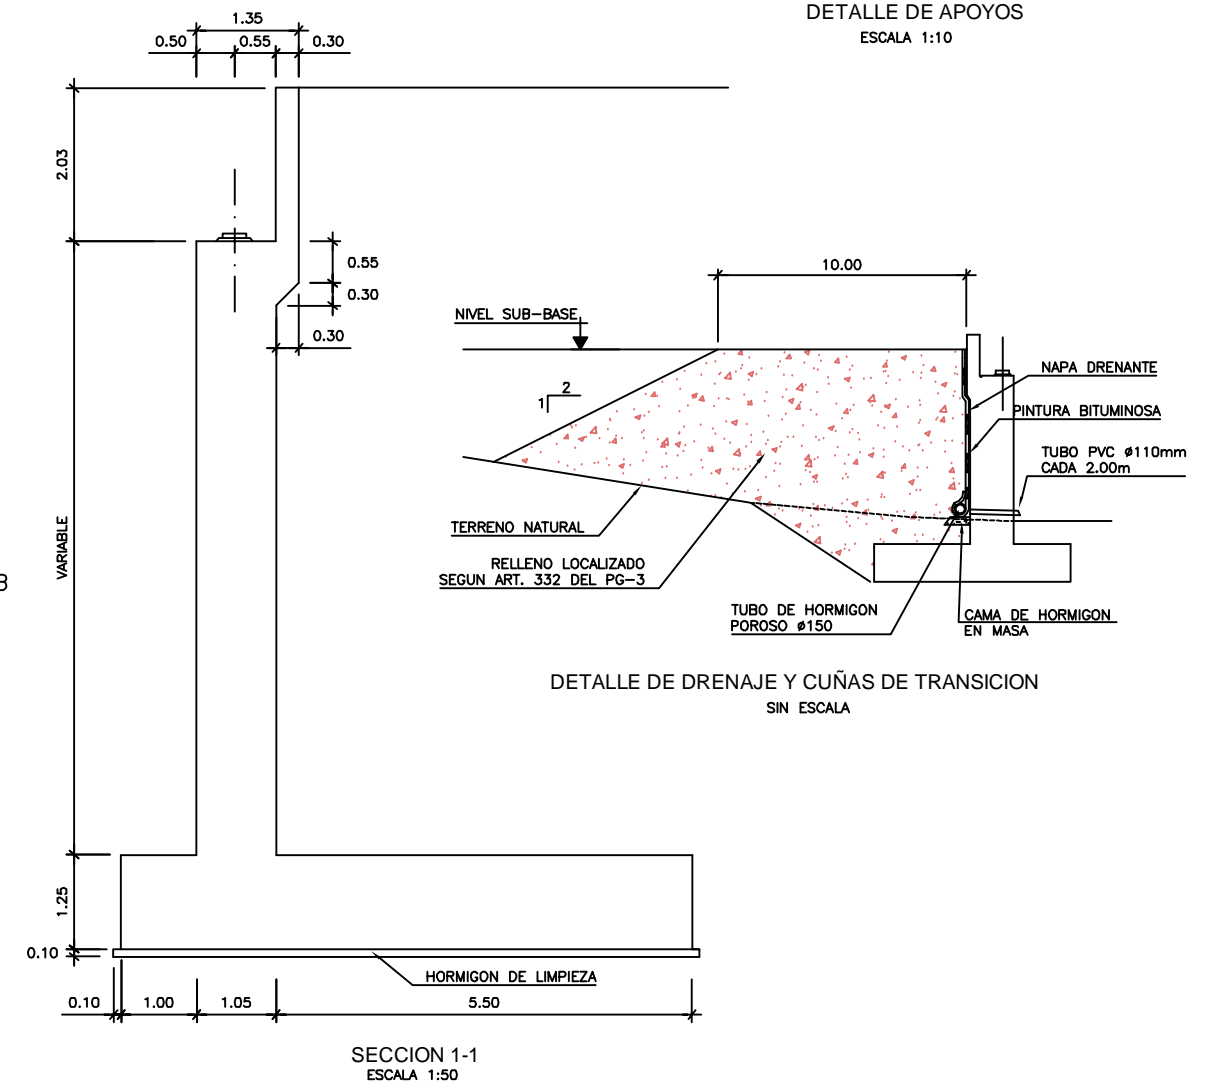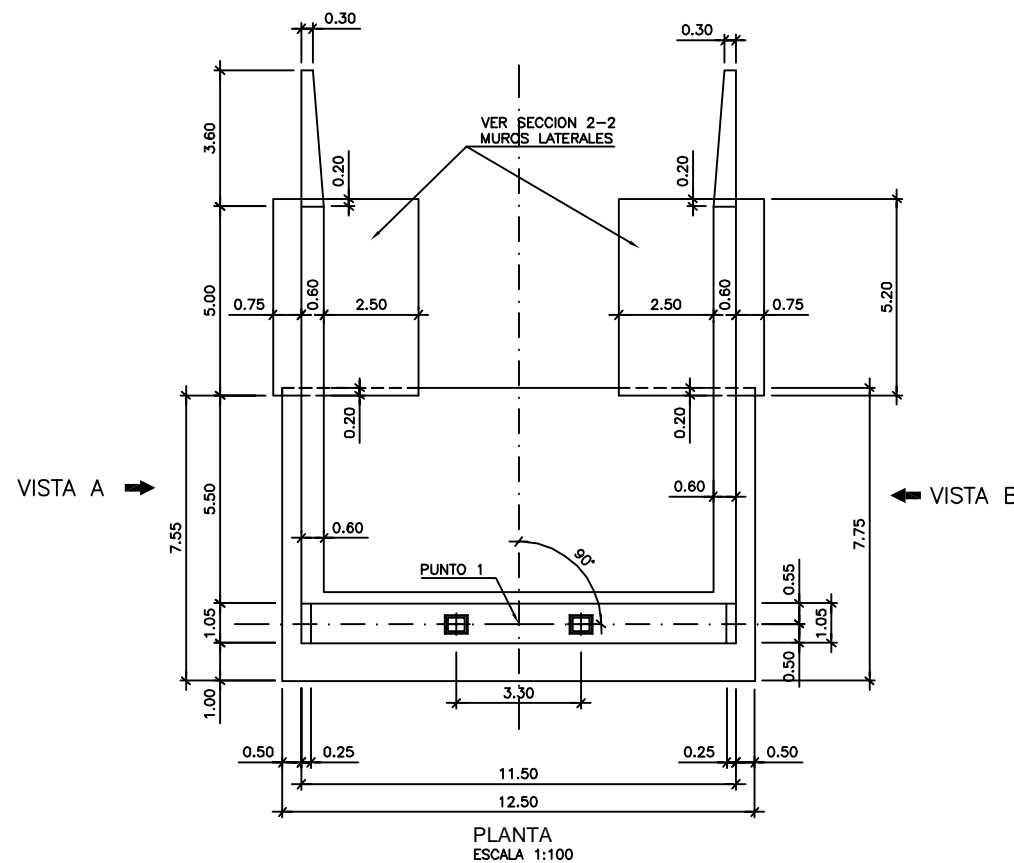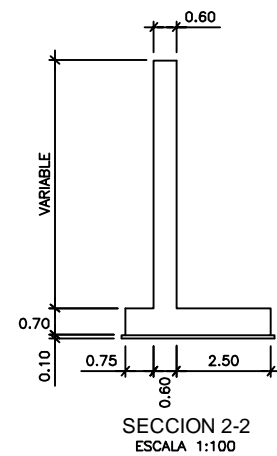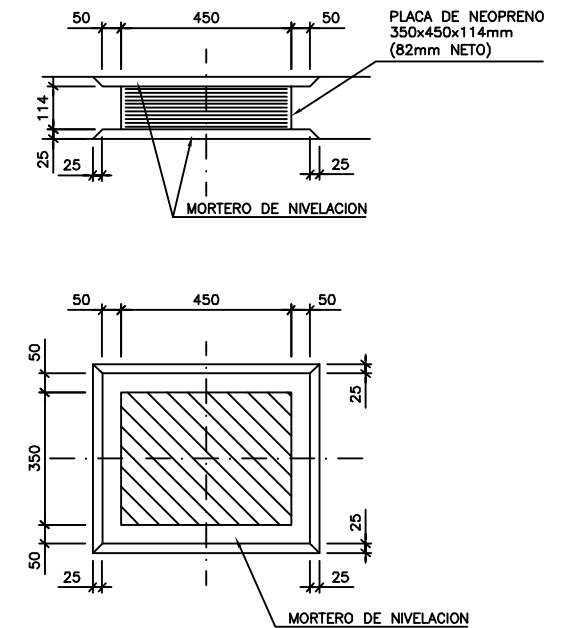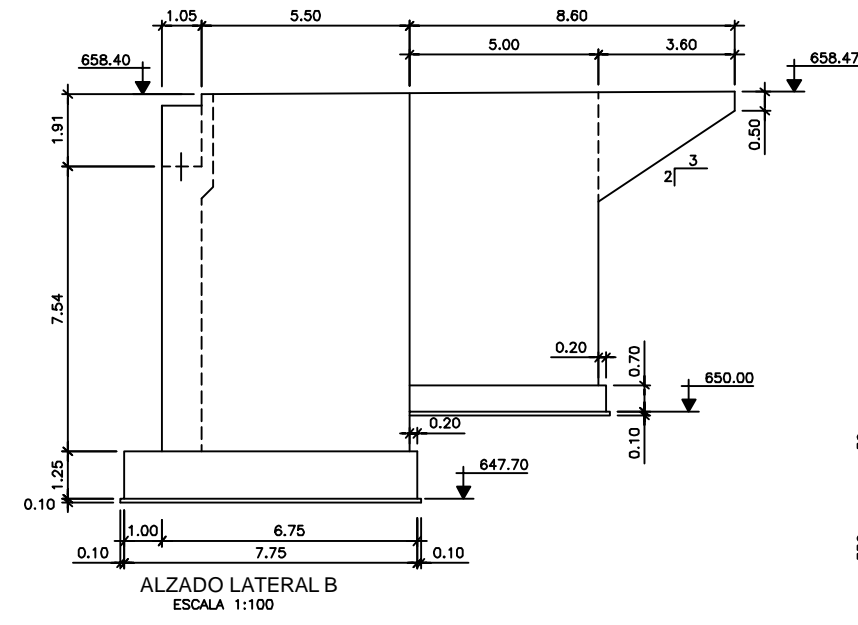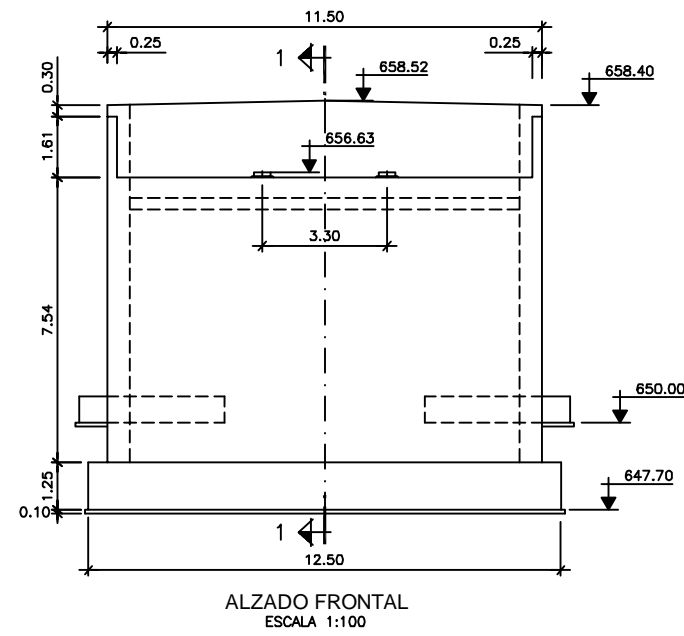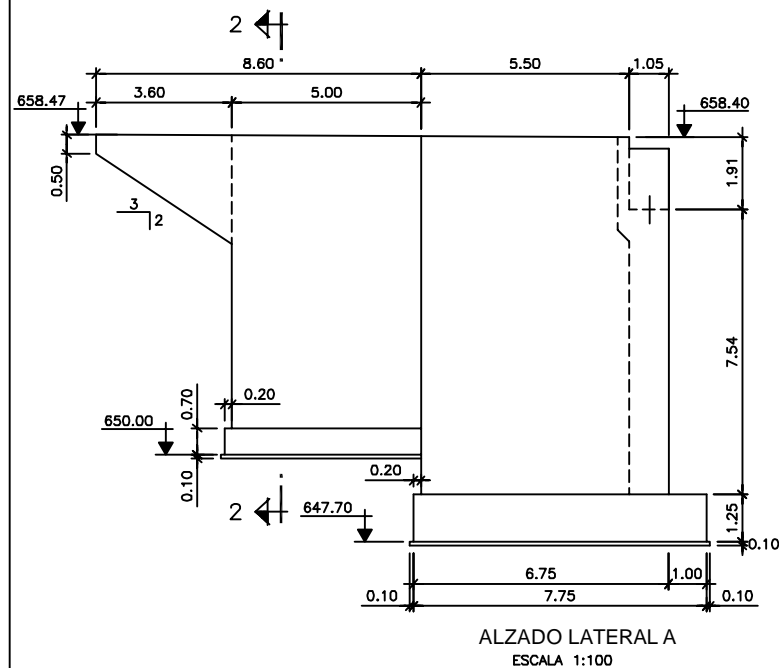

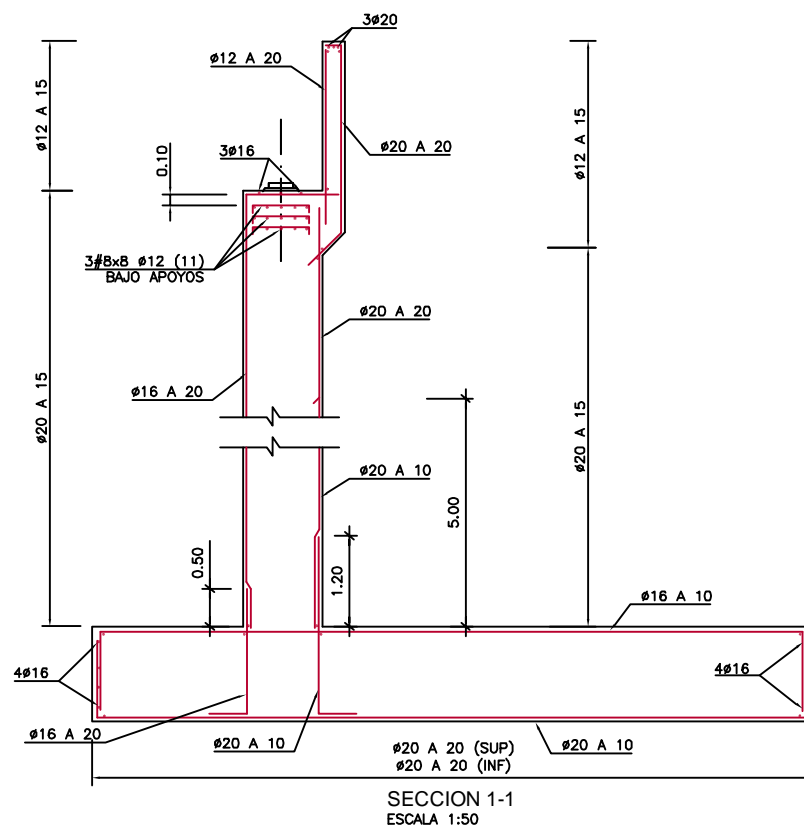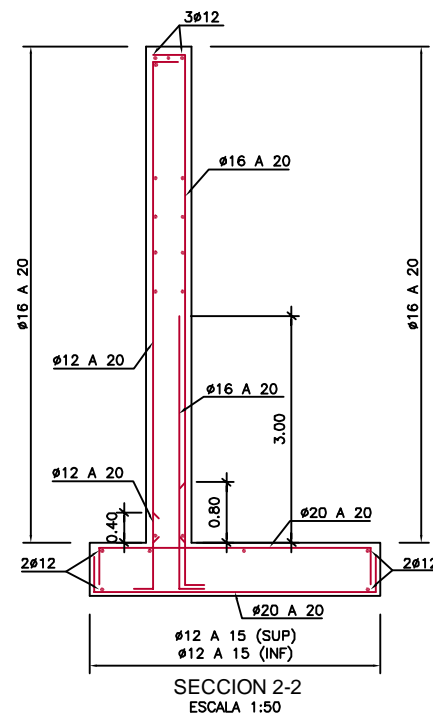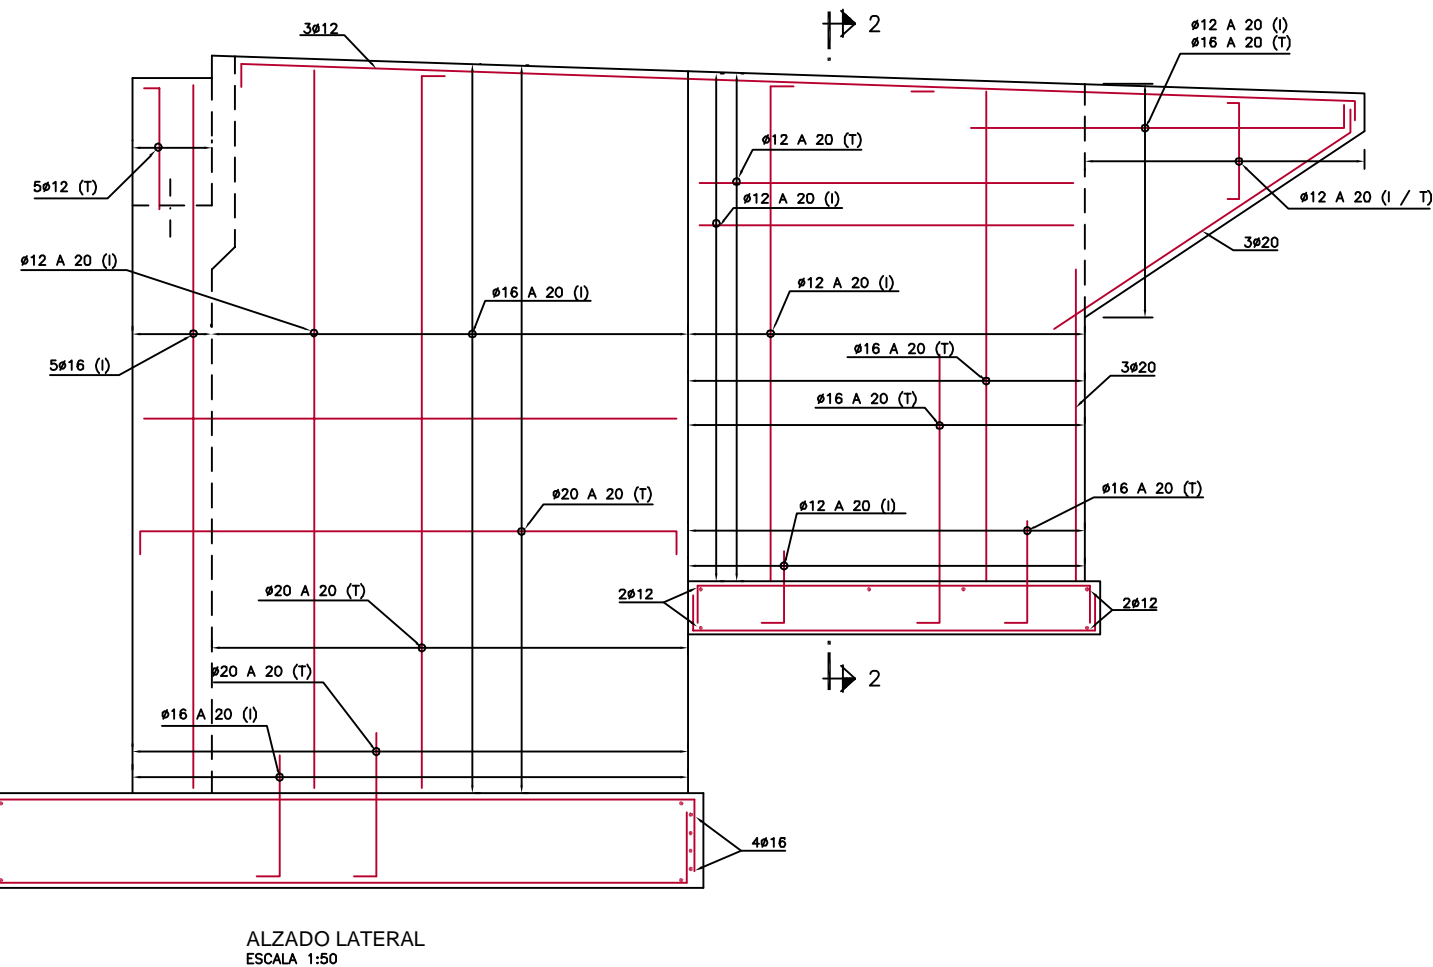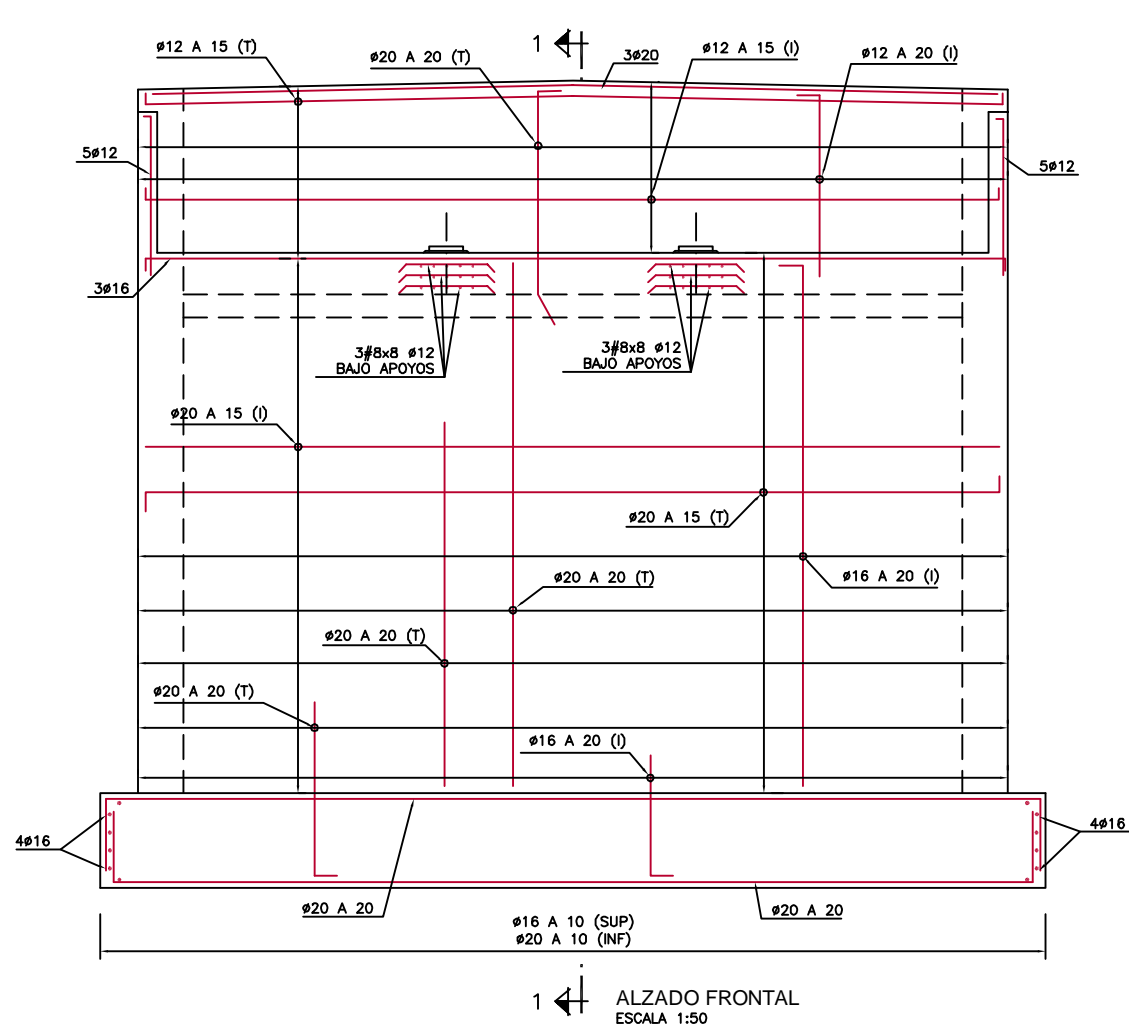

NOTAS:

-PARA ASEGURAR LOS RECUBRIMIENTOS SE USARAN SEPARADORES DE MORTERO DE CEMENTO U OTRO SISTEMA ADECUADO, DE ACUERDO CON EL ARTICULO 66.2 DE LA EHE.

-INDEPENDIENTEMENTE DE LA RESISTENCIA CARACTERISTICA DEL PROYECTO, LA DOSIFICACION DEL HORMIGON DEBERA CUMPLIR CON LOS REQUISITOS ESTABLECIDOS EN LA TABLA 37.3.2.a DE LA INSTRUCCION EHE RESPECTO A LA MAXIMA RELACION AGUA/CEMENTO Y MINIMO CONTENIDO DE CEMENTO.

-LOS ANCLAJES Y SOLAPES NO INDICADOS SEGUIRAN LAS PRESCRIPCIONES CONTENIDAS EN LOS ARTICULOS 66.5 Y 66.6 DE LA EHE.

-LA TENSION ADMISIBLE DEL TERRENO ADOPTADA PARA EL CALCULO DE LA CIMENTACION ES DE 404kN/m² Y DEBERA SER CONFIRMADA CON SUS CARACTERISTICAS REALES UNA VEZ EXCAVADO EL MISMO. EN CASO DE QUE ESTA SEA INFERIOR, SE ADOPTARAN LAS MEDIDAS NECESARIAS PARA ALCANZAR DICHA RESISTENCIA.

CARACTERISTICAS DE LOS MATERIALES

HORMIGON DE LIMPIEZA	HM-15
HORMIGON EN TABLEROS POSTESADOS	HA-35/B/20/IIa
HORMIGON EN RESTO DE LA OBRA	HA-25/B/20/IIa
HORMIGON EN ALZADO DE PILAS	HA-30/B/20/IIa
HORMIGON EN VIGAS PREFABRICADAS	HP-42-S/P/17/IIa
ACERO EN ARMADURAS	B 500 S
ACERO PRETENSAR EN VIGAS	Y 1860 S7

NIVEL DE CONTROL Y COEFICIENTE DE SEGURIDAD DE LOS MATERIALES

	NIVEL DE CONTROL	γ
HORMIGON	ESTADISTICO	1.50
ACERO	NORMAL	1.15

NIVEL DE CONTROL DE EJECUCION Y COEFICIENTES DE MAYORACION DE ACCIONES

TIPO DE ACCION	ESTADO LIMITE ULTIMO E.L.U.		ESTADO LIMITE SERVICIO E.L.S.	
	FAVORABLE	DESFAVORABLE	FAVORABLE	DESFAVORABLE
PERMANENTE	1.00	1.35	1.00	1.00
PRETENSADO	1.00	1.00	0.90	1.10
PERMANENTE DE VALOR NO CONSTANTE	1.00	1.50	1.00	1.00
VARIABLE	0.00	1.50	0.00	1.00



UNIVERSITAT POLITÈCNICA
DE CATALUNYA

TITULO
PROYECTO DEL PASO SUPERIOR SOBRE
LA M-503 Y ACCESOS.
ENLACE CON VILLANUEVA DEL PARDILLO EN
EL P.K. 3+290. (MADRID)

LA AUTORA DEL PROYECTO
ALBA ALONSO PLACIN







LA TUTORA DEL PROYECTO
ADRIANA MARTÍNEZ REGUERO

ESCALA
INDICADAS
ORIGINALES A1

Nº DE PLANO
2.5
Nº DE HOJA
HOJA 5 DE 10

TITULO DEL PLANO
ESTRUCTURA PK 3+290
PASO SUPERIOR DE ENLACE
ESTRIBO 2. ARMADURAS

FECHA
ABRIL 2009

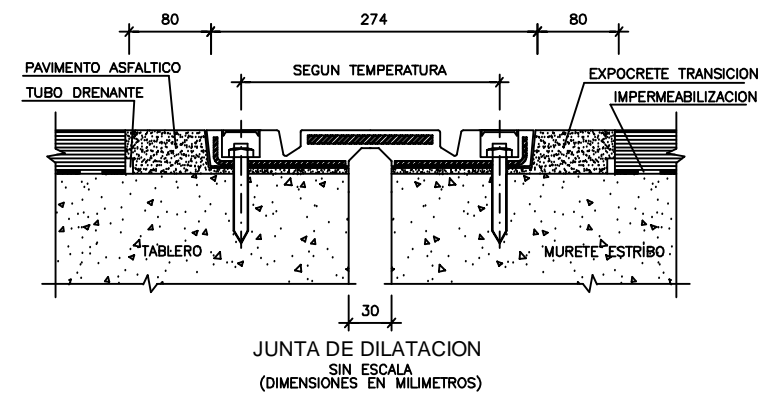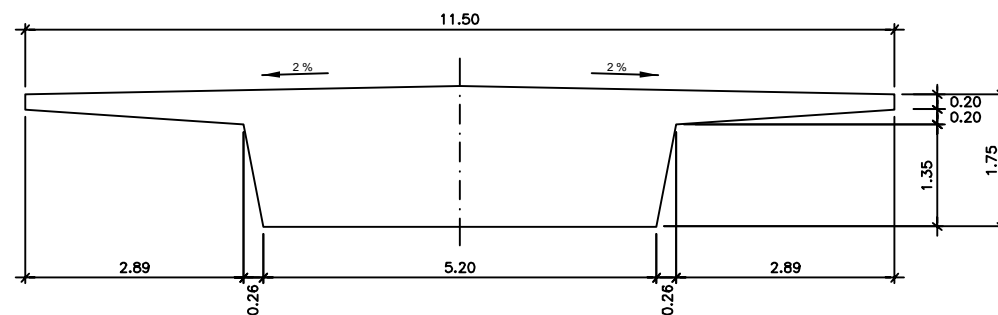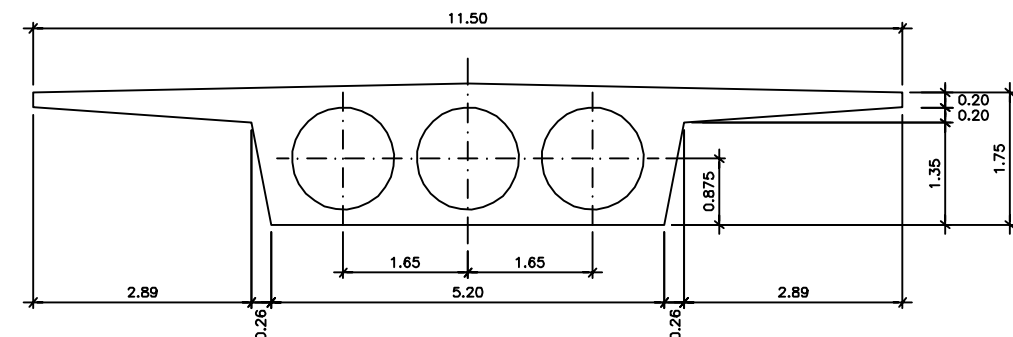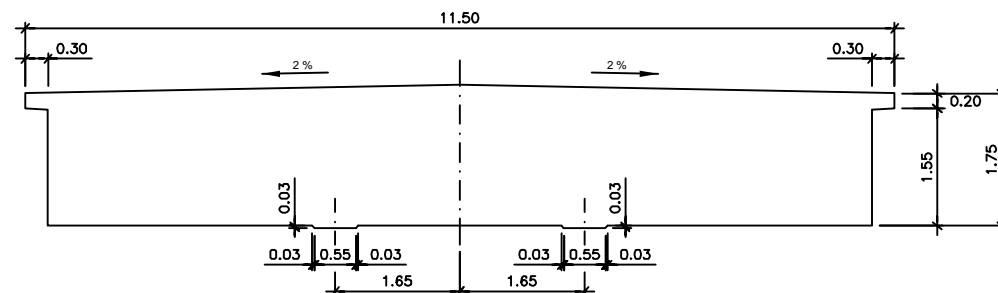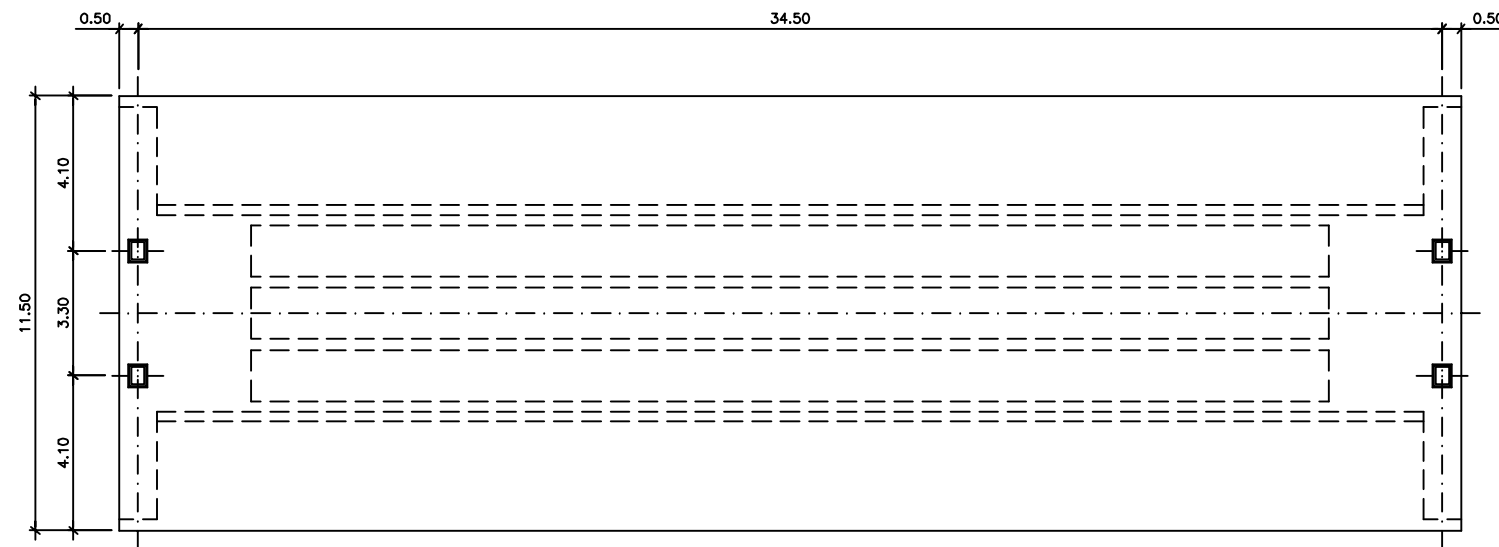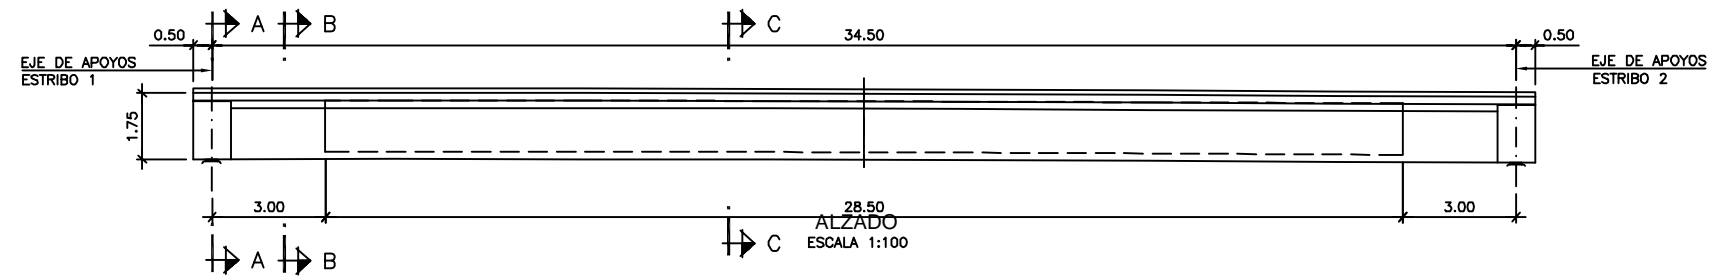

UNIVERSITAT POLITÈCNICA
DE CATALUNYA

TÍTULO
PROYECTO DEL PASO SUPERIOR SOBRE
LA M-503 Y ACCESOS.
ENLACE CON VILLANUEVA DEL PARDILLO EN
EL P.K. 3+290. (MADRID)

LA AUTORA DEL PROYECTO
ALBA ALONSO PLACIN





LA TUTORA DEL PROYECTO
ADRIANA MARTÍNEZ REGUERO

ESCALA
INDICADAS
ORIGINALES A1

Nº DE PLANO
2.5
Nº DE HOJA
HOJA 6 DE 10

TÍTULO DEL PLANO
ESTRUCTURA PK 3+290
PASO SUPERIOR DE ENLACE
TABLERO. FORMAS

FECHA
ABRIL 2009

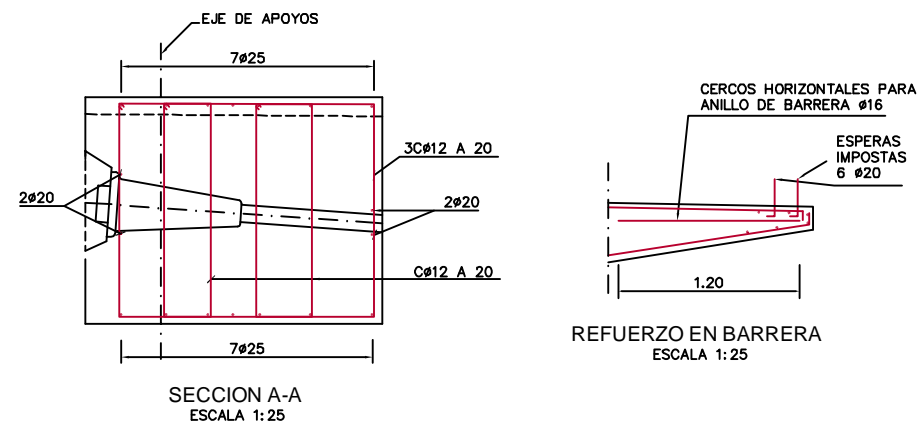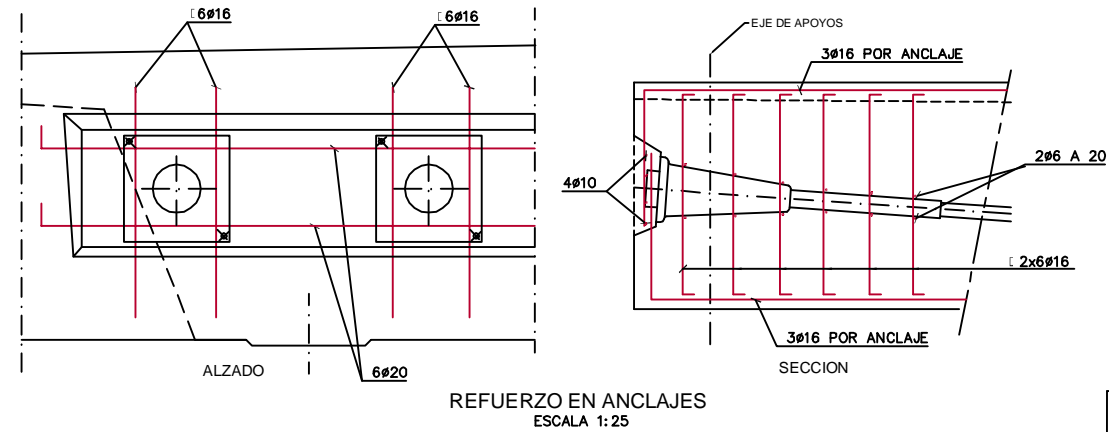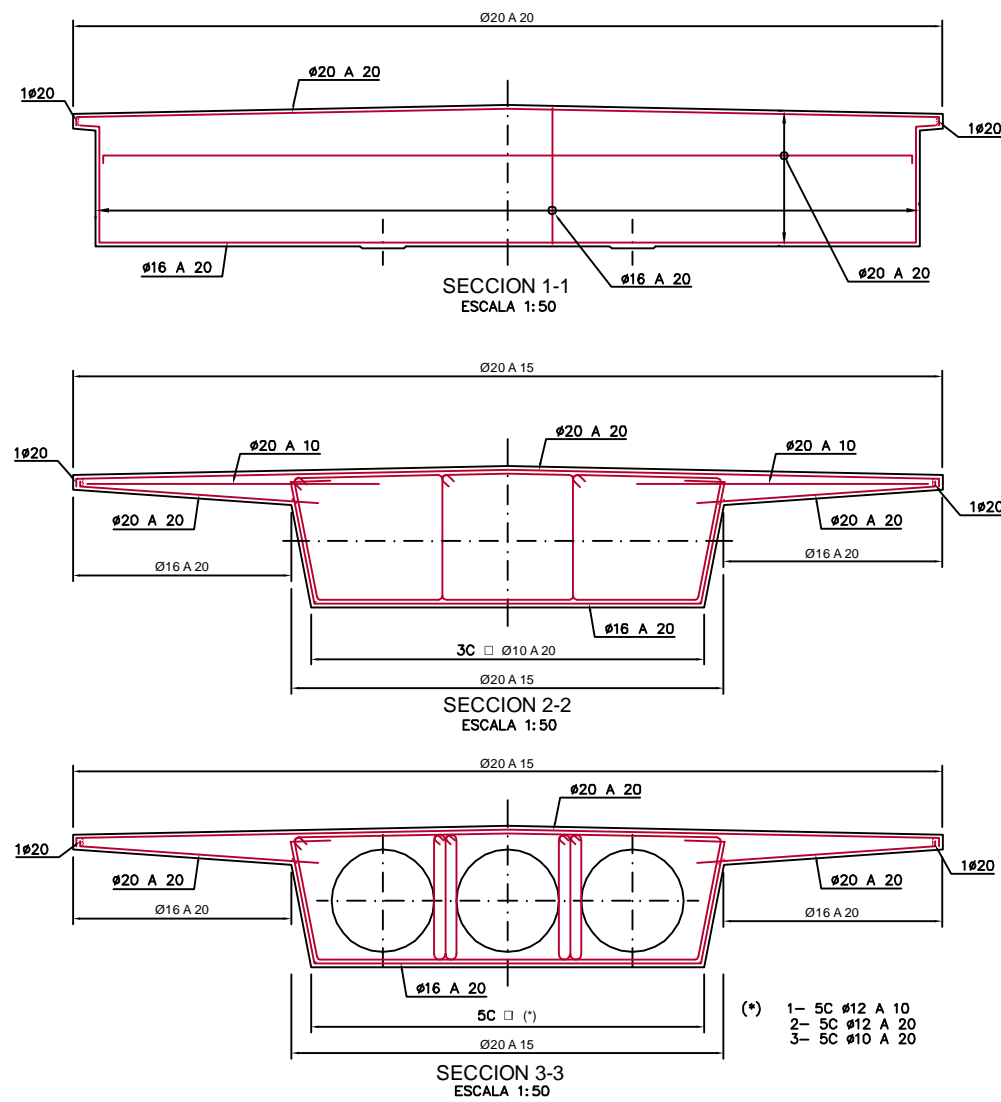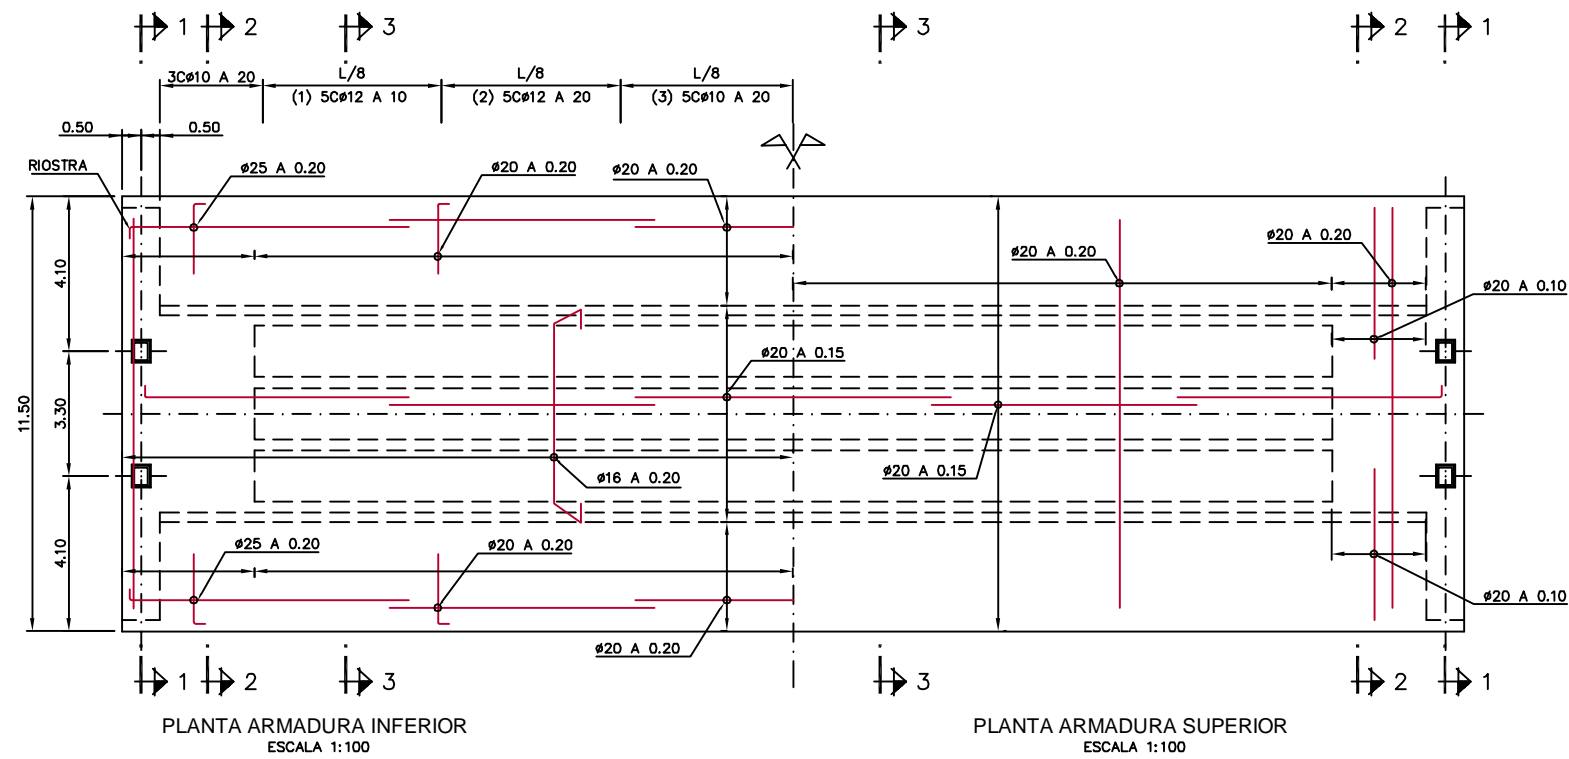

NOTAS:


- PARA ASEGURAR LOS RECUBRIMIENTOS SE USARAN SEPARADORES DE MORTERO DE CEMENTO U OTRO SISTEMA ADECUADO, DE ACUERDO CON EL ARTICULO 66.2 DE LA EHE.
- INDEPENDIENTEMENTE DE LA RESISTENCIA CARACTERISTICA DEL PROYECTO, LA DOSIFICACION DEL HORMIGON DEBERA CUMPLIR CON LOS REQUISITOS ESTABLECIDOS EN LA TABLA 37.3.2a DE LA INSTRUCCION EHE RESPECTO A LA MAXIMA RELACION AGUA/CEMENTO Y MINIMO CONTENIDO DE CEMENTO.
- LOS ANCLAJES Y SOLAPES NO INDICADOS SEGUIRAN LAS PRESCRIPCIONES CONTENIDAS EN LOS ARTICULOS 66.5 Y 66.6 DE LA EHE.

CARACTERISTICAS DE LOS MATERIALES				
HORMIGON DE LIMPIEZA	HM-15			
HORMIGON EN TABLEROS POSTESADOS	HA-35/B/20/IIa			
HORMIGON EN RESTO DE LA OBRA	HA-25/B/20/IIa			
HORMIGON EN ALZADO DE PILAS	HA-30/B/20/IIa			
HORMIGON EN VIGAS PREFABRICADAS	HP-42-5/P/17/IIa			
ACERO EN ARMADURAS	B 500 S			
ACERO PRETENSAR EN VIGAS	Y 1860 S7			


NIVEL DE CONTROL Y COEFICIENTE DE SEGURIDAD DE LOS MATERIALES			
NIVEL DE CONTROL		γ	
HORMIGON	ESTADISTICO	1.50	
ACERO	NORMAL	1.15	

NIVEL DE CONTROL DE EJECUCION Y COEFICIENTES DE MAYORACION DE ACCIONES				
NIVEL DE CONTROL : INTENSO				
TIPO DE ACCION	ESTADO LIMITE ULTIMO E.L.U.	ESTADO LIMITE ULTIMO E.L.U.	ESTADO LIMITE ULTIMO E.L.U.	ESTADO LIMITE ULTIMO E.L.U.
	FAVORABLE	DESFAVORABLE	FAVORABLE	DESFAVORABLE
PERMANENTE	1.00	1.35	1.00	1.00
PRETENSADO	1.00	1.00	0.90	1.10
PERMANENTE DE VALOR NO CONSTANTE	1.00	1.50	1.00	1.00
VARIABLE	0.00	1.50	0.00	1.00




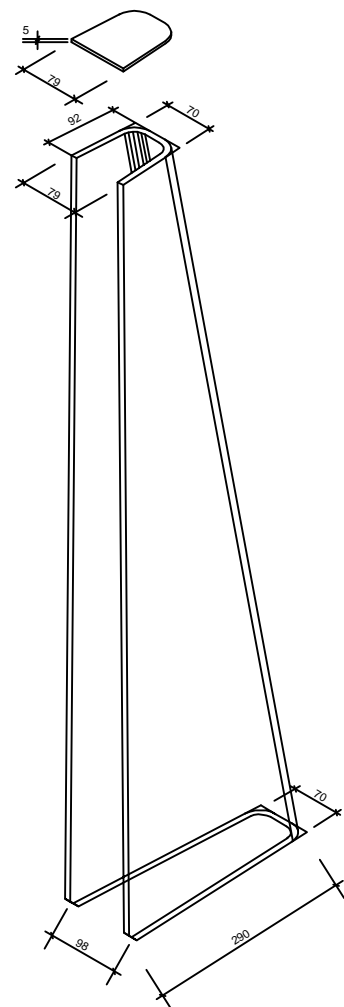


ISOMETRICA CHAPA
POSTERIOR SOPORTE
ESCALA 1:5
COTAS EN MILIMETROS

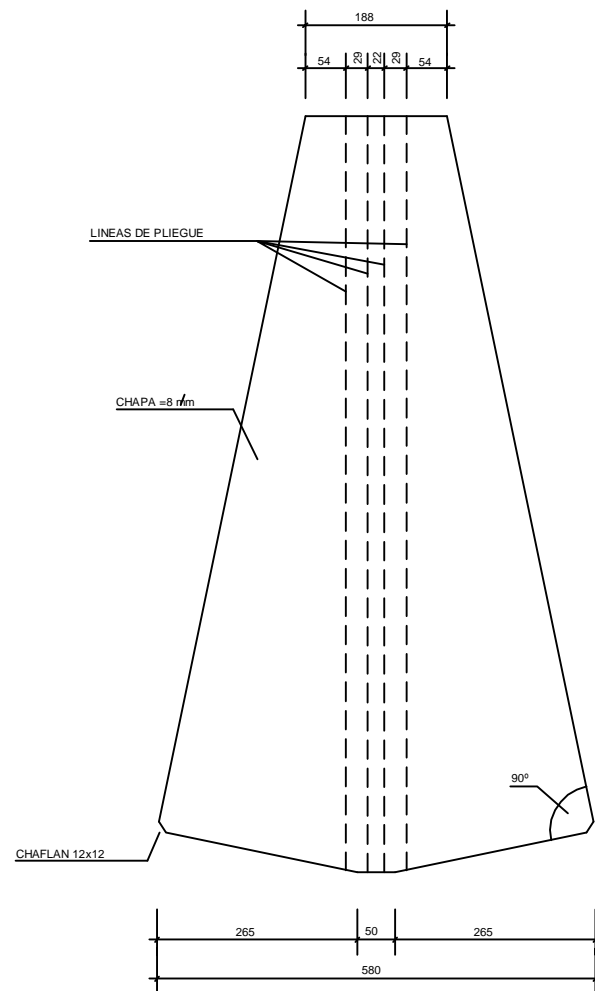


CHAPA POSTERIOR SOPORTE
ESCALA 1:5
COTAS EN MILIMETROS

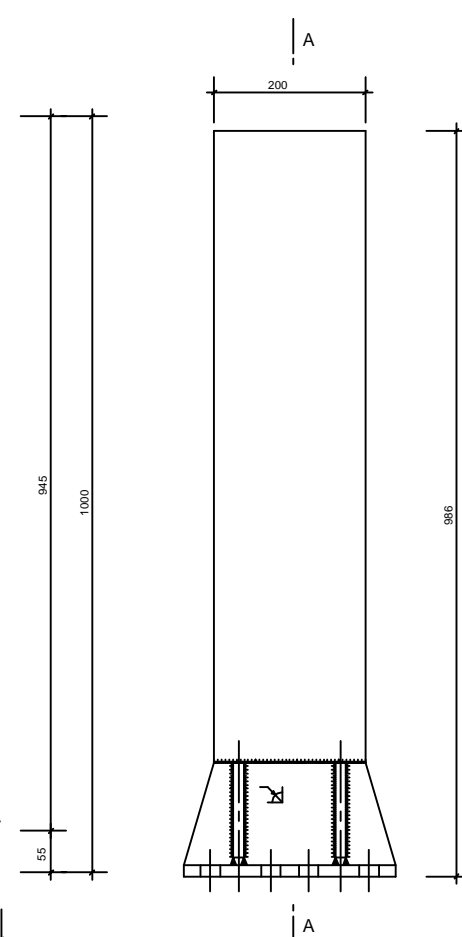


ALZADO SOPORTE
ESCALA 1:5
COTAS EN MILIMETROS

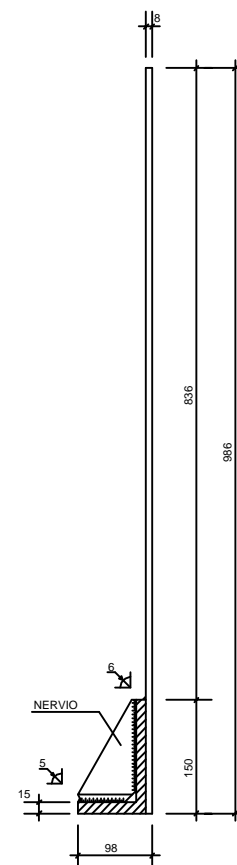


SECCION A-A
ESCALA 1:5
COTAS EN MILIMETROS

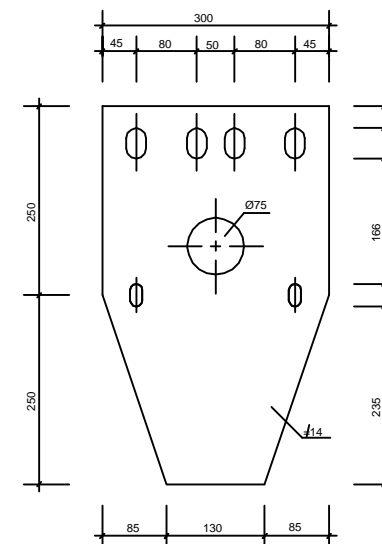


CHAPA DE ANCLAJE
ESCALA 1:5
COTAS EN MILIMETROS

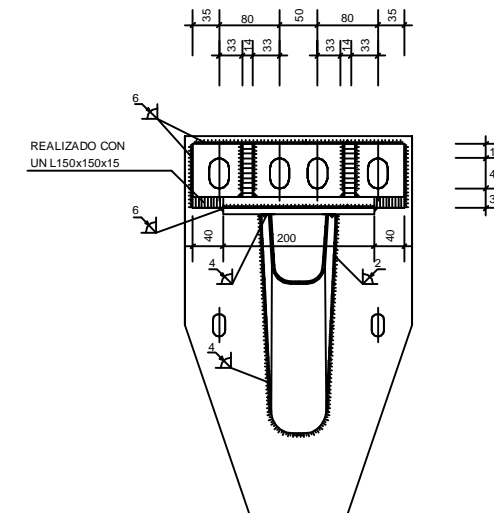


PLANTA DE SOPORTE
ESCALA 1:5
COTAS EN MILIMETROS

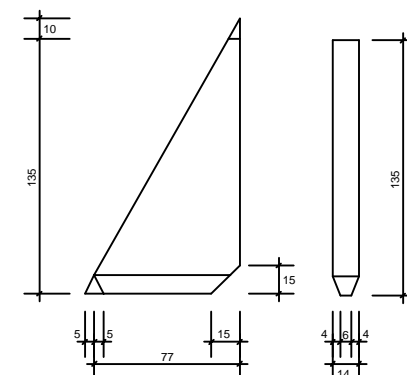


NERVIO
ESCALA 1:2.5
COTAS EN MILIMETROS

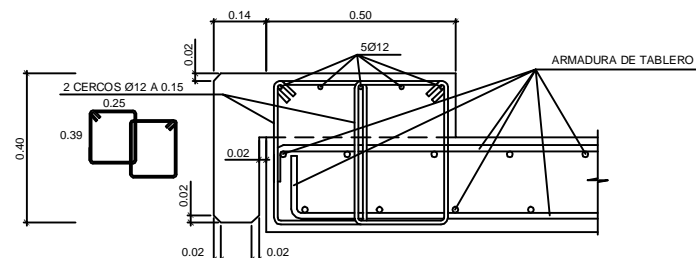

DETALLE DE ARMADURA DE PEDESTAL
ESCALA 1:10

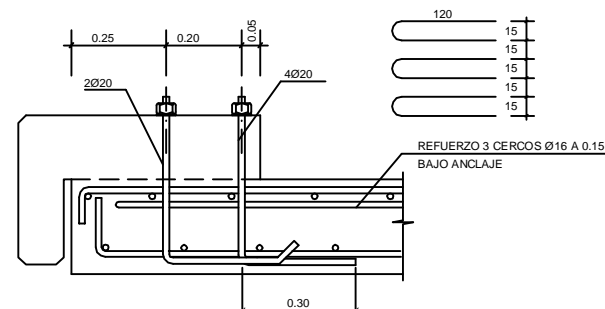

DETALLE DE ANCLAJES DE BARRERA A TABLERO
ESCALA 1:10

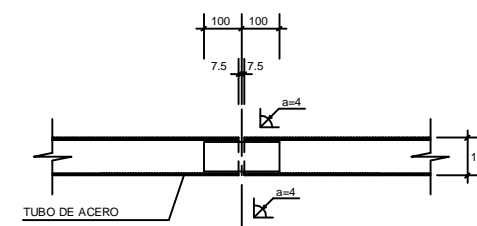

DETALLE DE CONEXION DE TUBOS
ESCALA 1:10
COTAS EN MILIMETROS

CARACTERISTICAS DE LOS MATERIALES

HORMIGON DE LIMPIEZA	HM-15
HORMIGON EN TABLEROS POSTESADOS	HA-35/B/20/IIa
HORMIGON EN RESTO DE LA OBRA	HA-25/B/20/IIa
HORMIGON EN ALZADO DE PILAS	HA-30/B/20/IIa
HORMIGON EN VIGAS PREFABRICADAS	HP-42-5/P/17/IIa
ACERO EN ARMADURAS	B 500 S
ACERO PRETENSAR EN VIGAS	Y 1860 S7

NIVEL DE CONTROL Y COEFICIENTE DE SEGURIDAD DE LOS MATERIALES

	NIVEL DE CONTROL		f
	ESTADISTICO	NORMAL	
HORMIGON	1.50		
ACERO		1.15	

NIVEL DE CONTROL DE EJECUCION Y COEFICIENTES DE MAYORACION DE ACCIONES

NIVEL DE CONTROL : INTENSO

TIPO DE ACCION	ESTADO LIMITE ULTIMO E.L.U.		ESTADO LIMITE SERVICIO E.L.S.	
	FAVORABLE	DESFAVORABLE	FAVORABLE	DESFAVORABLE
PERMANENTE	1.00	1.35	1.00	1.00
PRETENSADO	1.00	1.00	0.90	1.10
PERMANENTE DE VALOR NO CONSTANTE	1.00	1.50	1.00	1.00
VARIABLE	0.00	1.50	0.00	1.00



UNIVERSITAT POLITÈCNICA
DE CATALUNYA

TÍTULO
PROYECTO DEL PASO SUPERIOR SOBRE
LA M-503 Y ACCESOS.
ENLACE CON VILLANUEVA DEL PARDILLO EN
EL P.K. 3+290. (MADRID)

LA AUTORA DEL PROYECTO
ALBA ALONSO PLACÍN


LA TUTORA DEL PROYECTO
ADRIANA MARTÍNEZ REGUERO





ESCALA
INDICADAS
ORIGINALES A1


Nº DE PLANO
2.5
Nº DE HOJA
HOJA 9 DE 10

TÍTULO DEL PLANO
ESTRUCTURA PK 3+290
PASO SUPERIOR DE ENLACE
DETALLES (1)

FECHA
ABRIL 2009

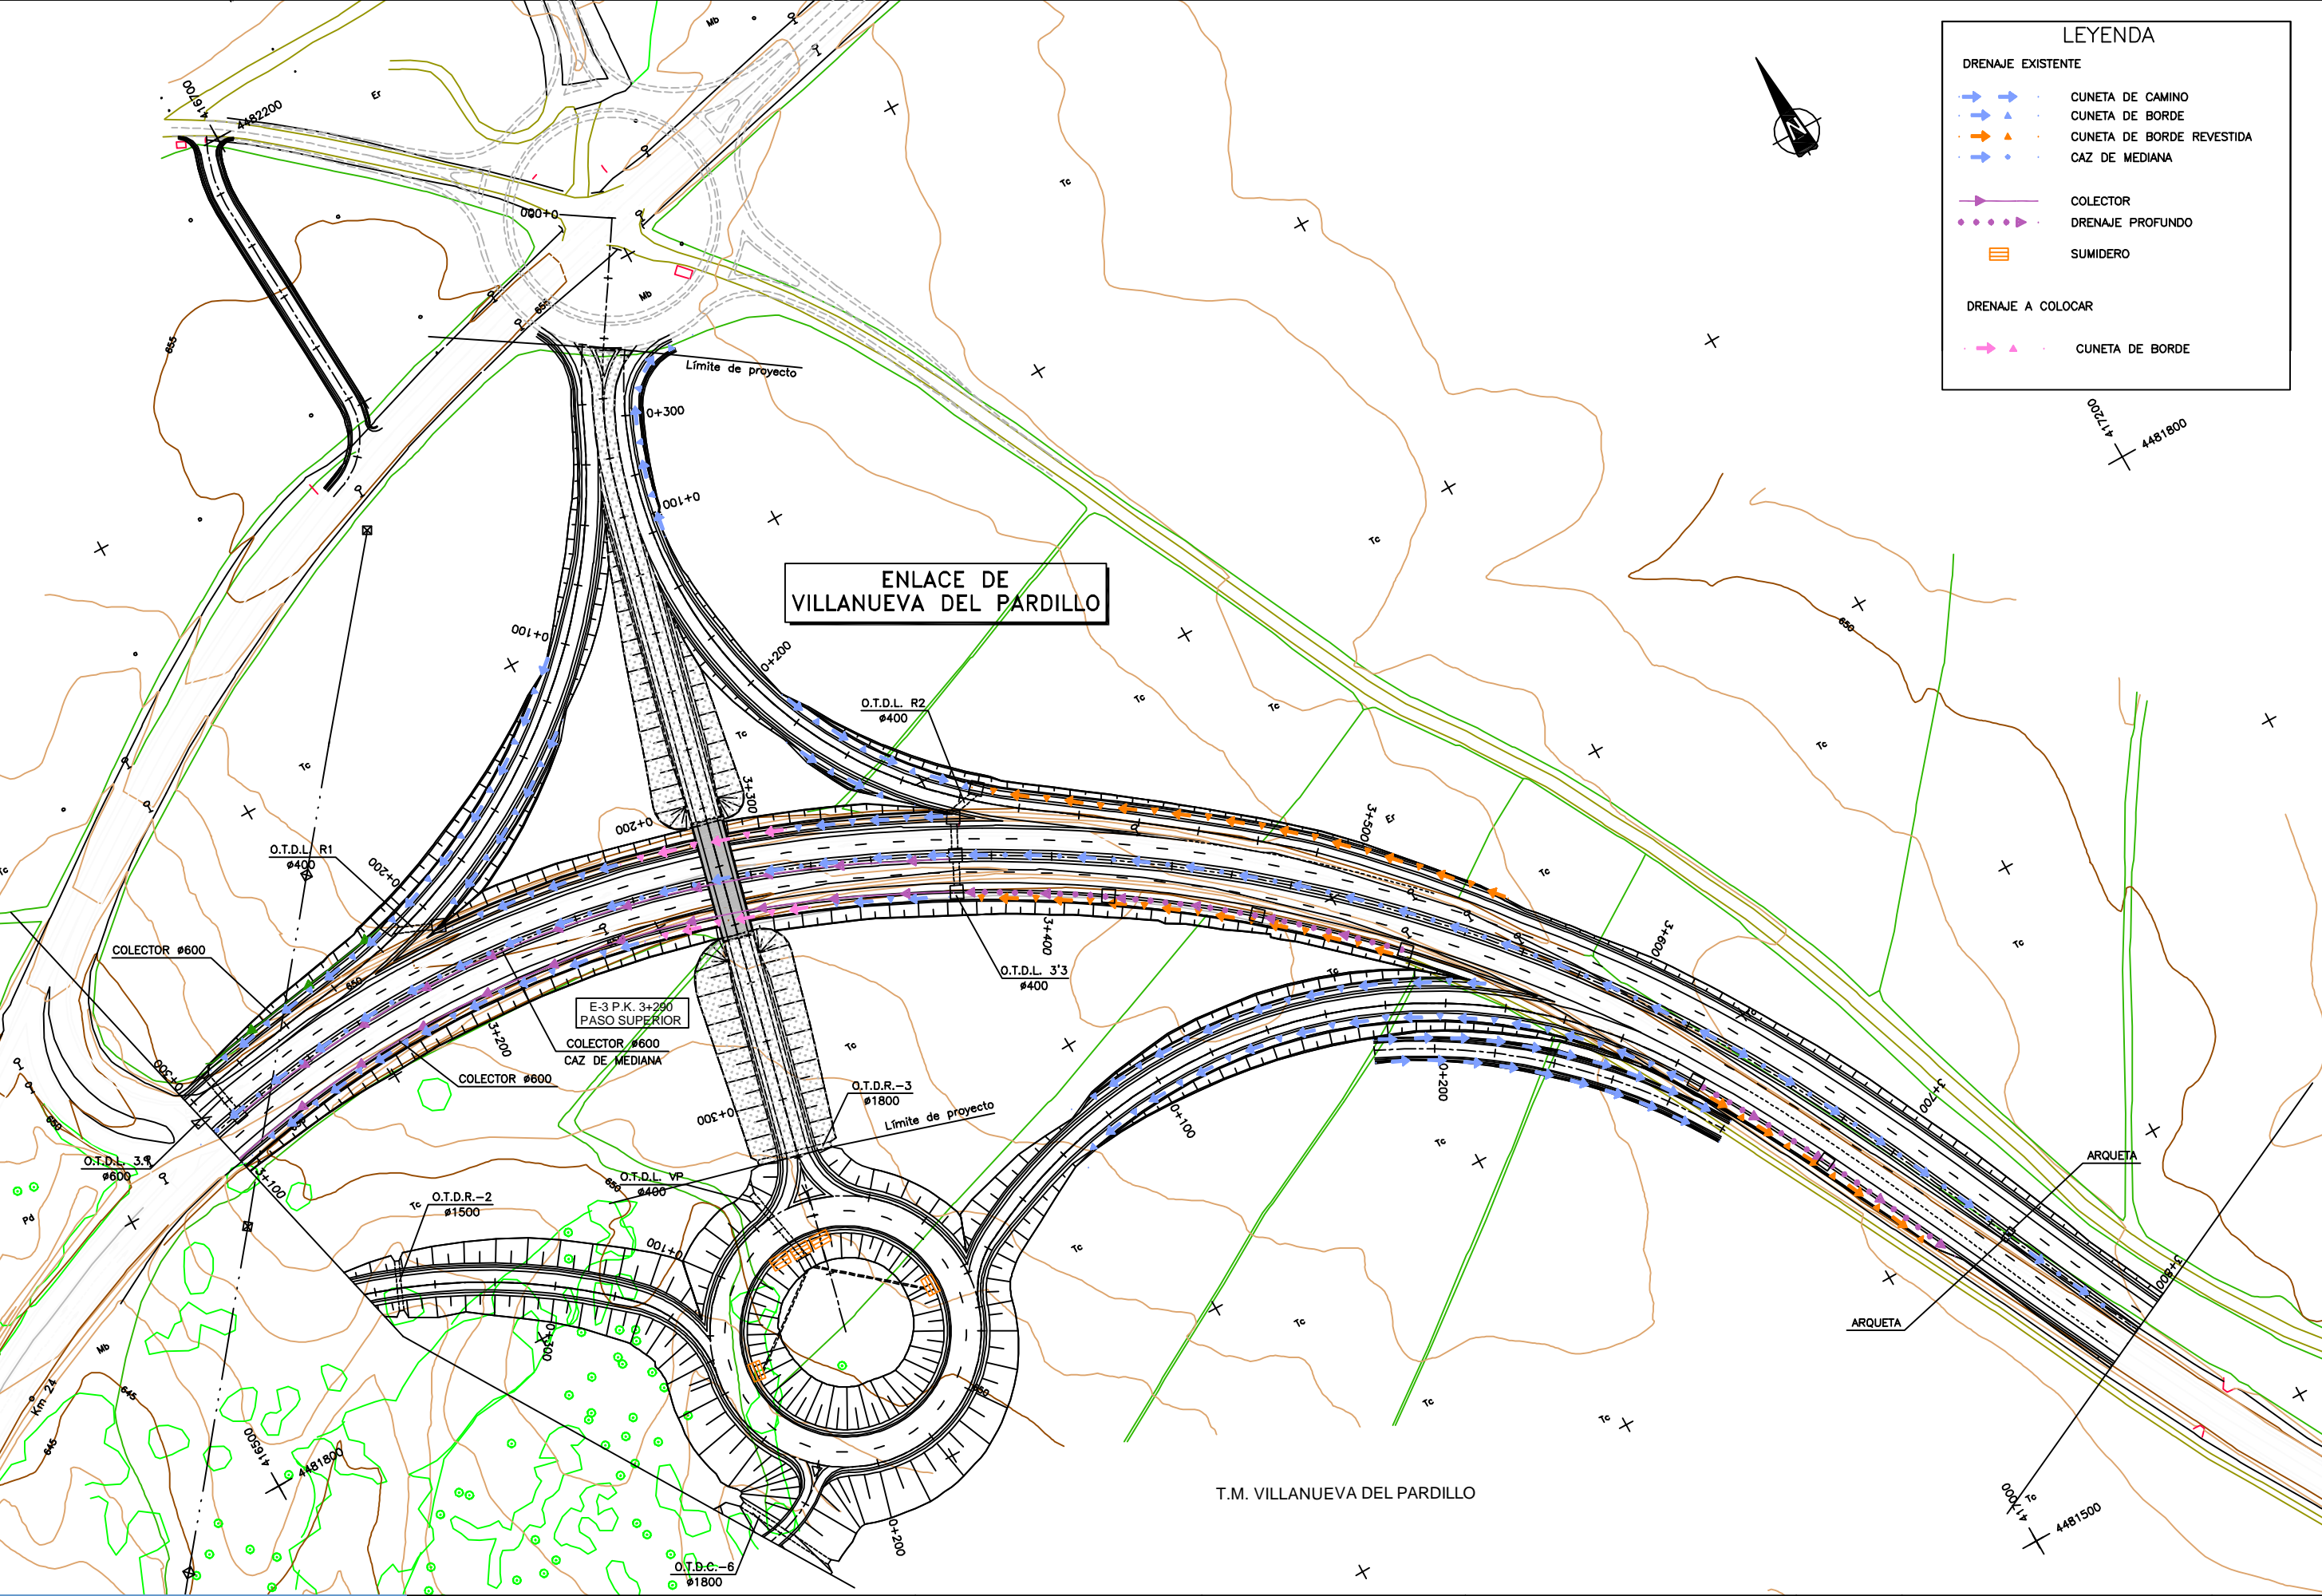

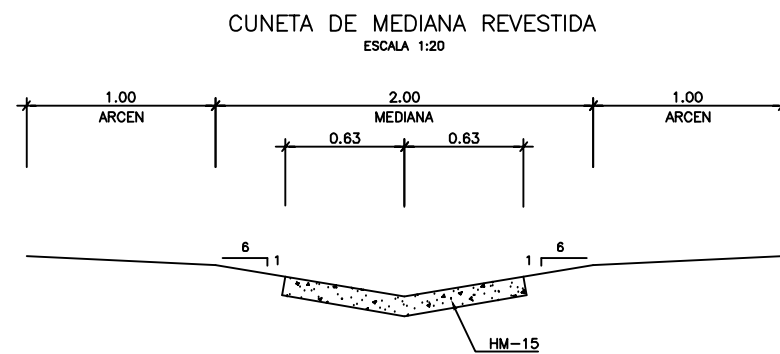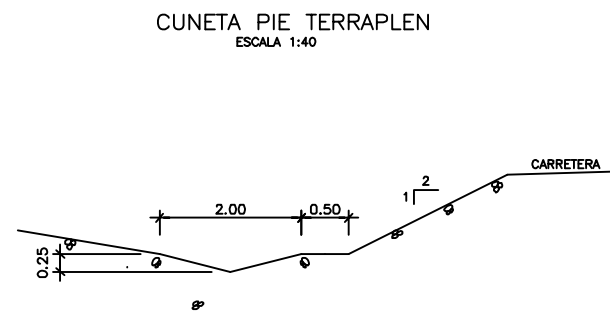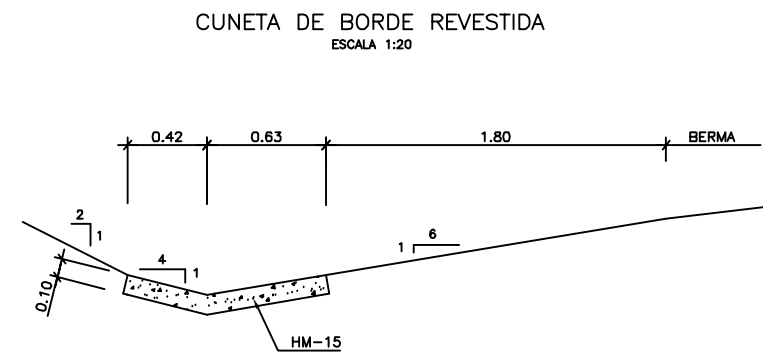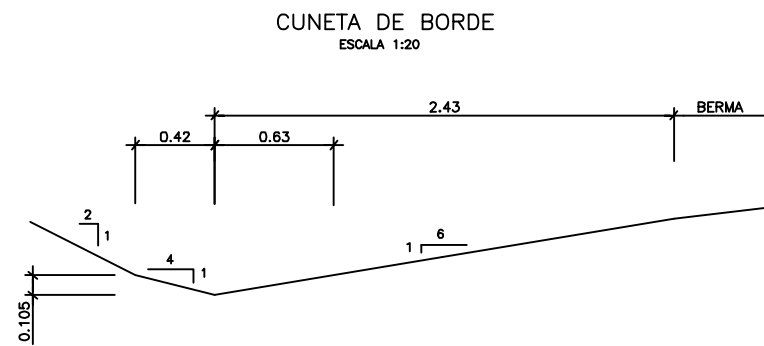


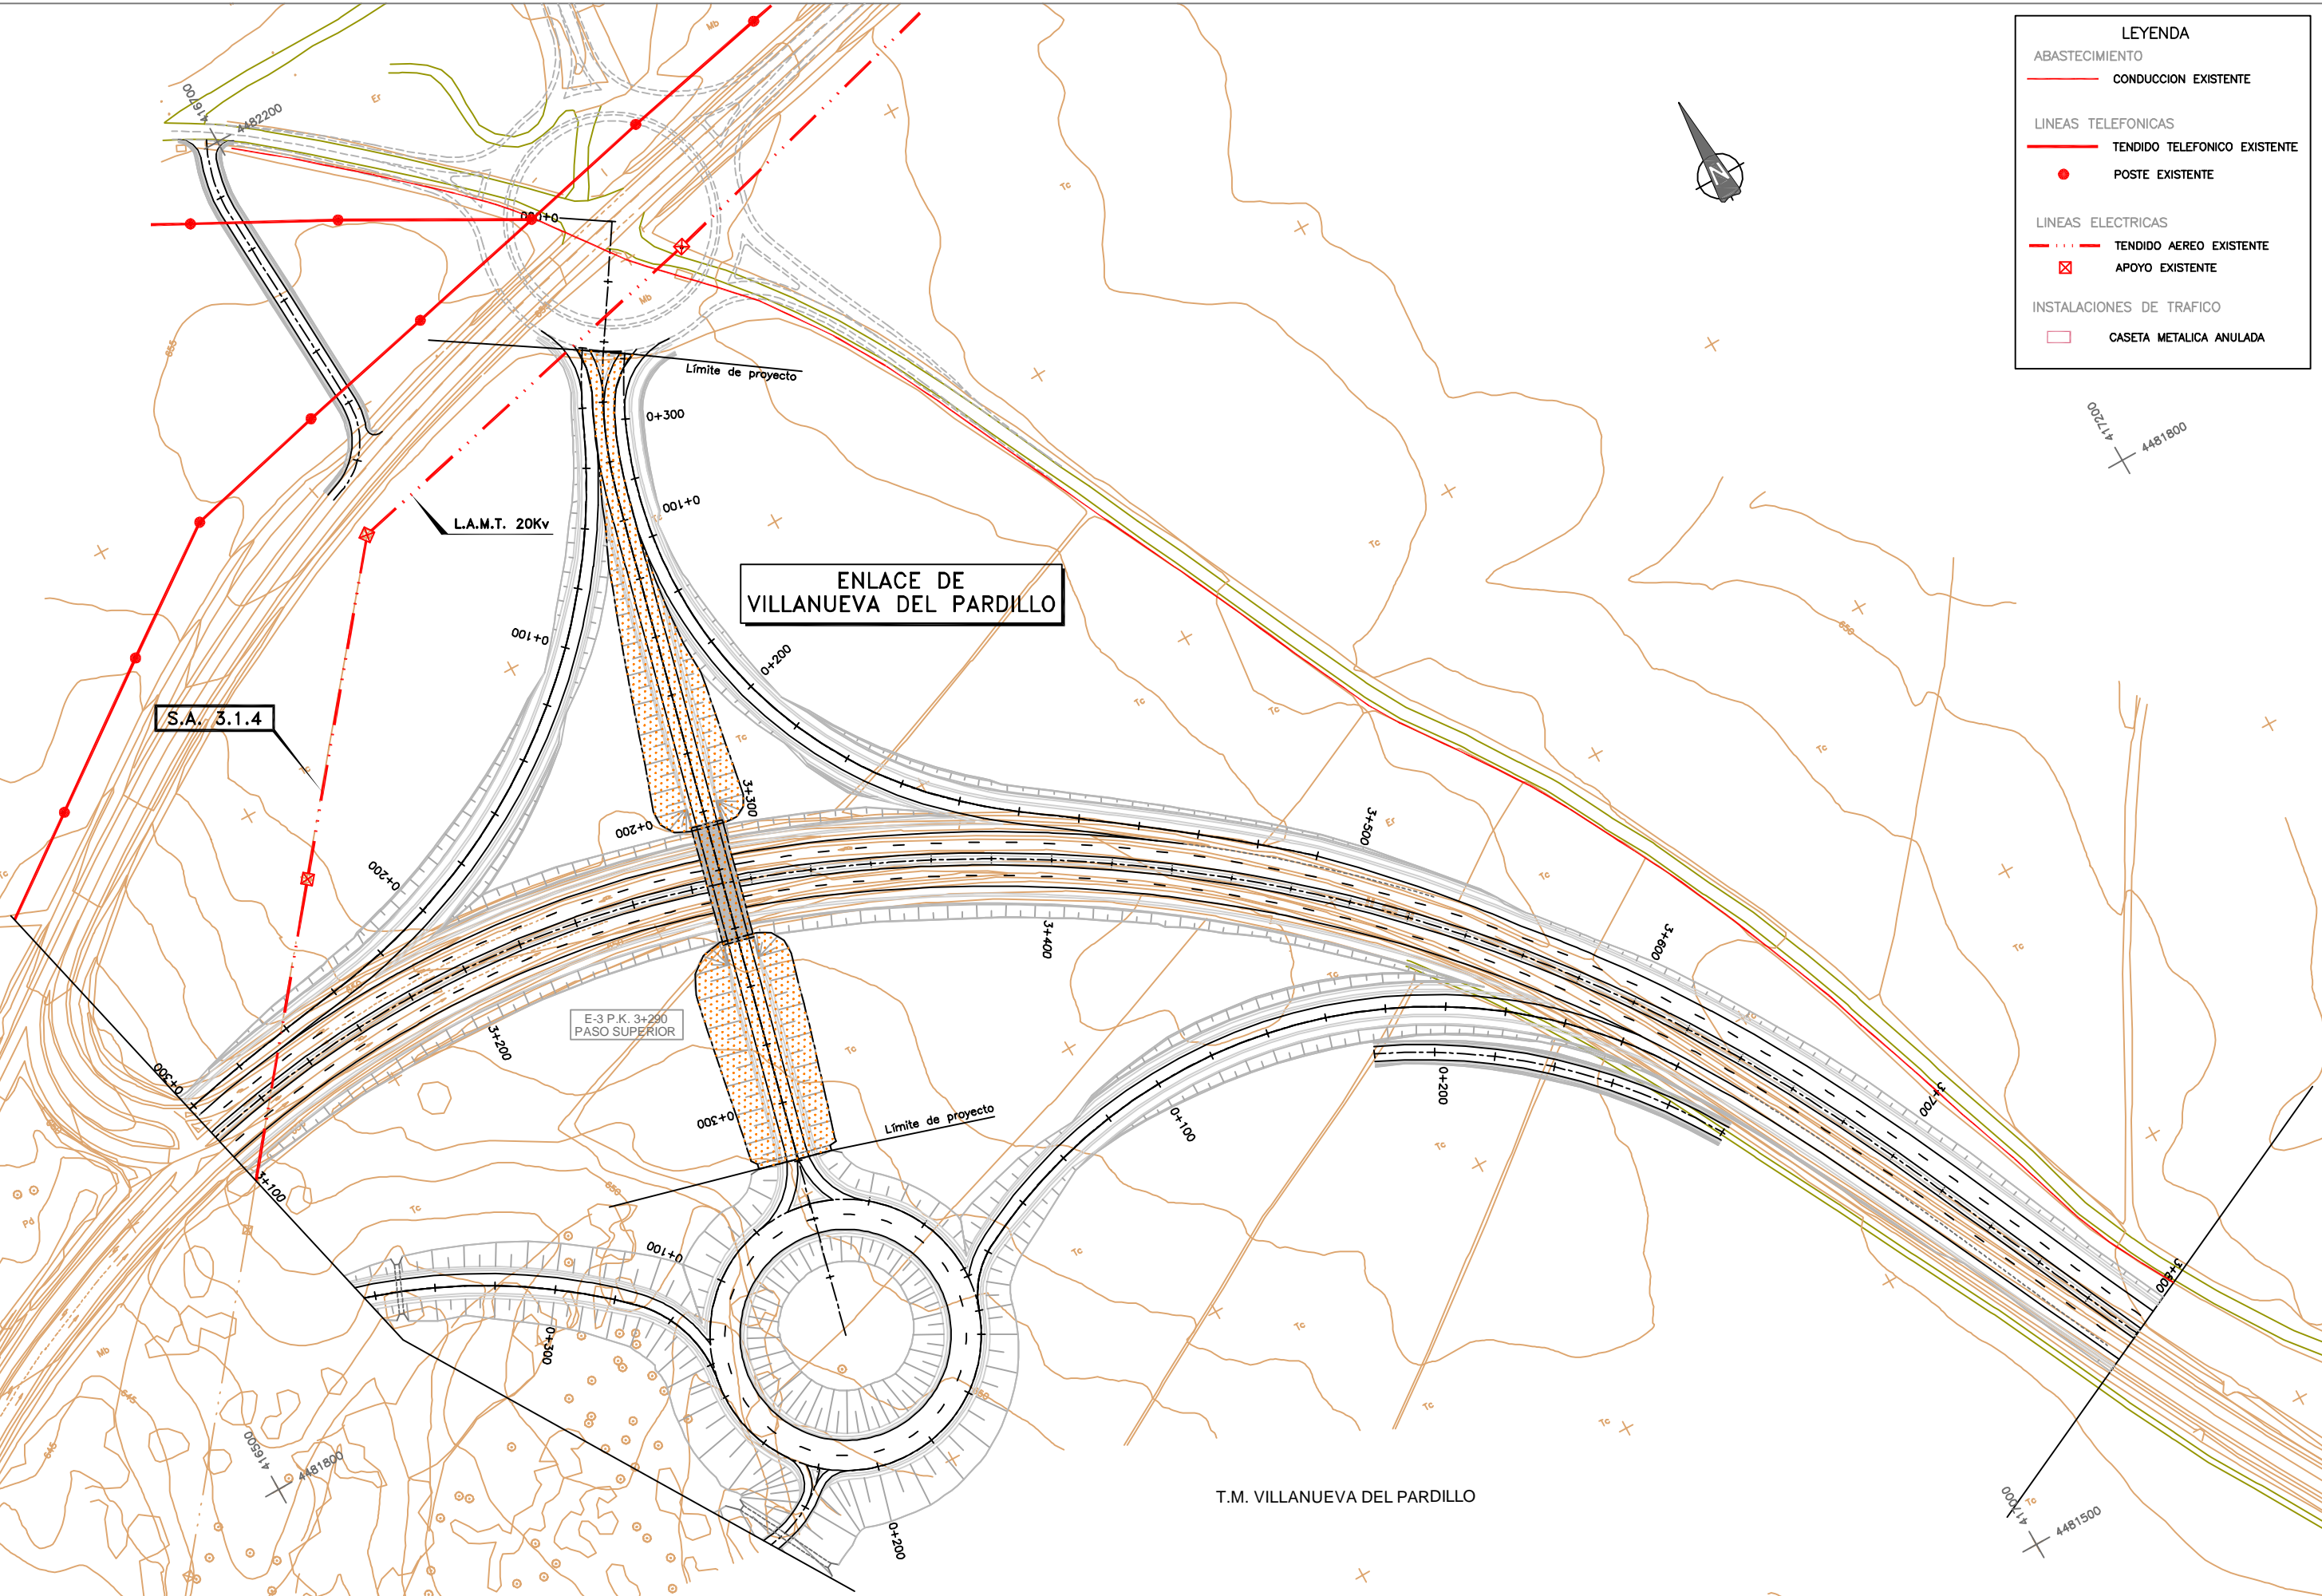


LEYENDA	
ABASTECIMIENTO	
CONDUCCION EXISTENTE	
LINEAS TELEFONICAS	
TENDIDO TELEFONICO EXISTENTE	
POSTE EXISTENTE	
LINEAS ELECTRICAS	
TENDIDO AEREO EXISTENTE	
APOYO EXISTENTE	
INSTALACIONES DE TRAFICO	
CASETA METALICA ANULADA	

 UNIVERSITAT POLITÈCNICA DE CATALUNYA	TITULO	LA AUTORA DEL PROYECTO	LA TUTORA DEL PROYECTO	ESCALA 1:1000 0 10 20 30 40m ORIGINALES A1	Nº DE PLANO 2.7	TITULO DEL PLANO PLANTA DE SERVICIOS EXISTENTES		FECHA ABRIL 2009
	PROYECTO DEL PASO SUPERIOR SOBRE LA M-503 Y ACCESOS. ENLACE CON VILLANUEVA DEL PARDILLO EN EL P.K. 3+290. (MADRID)	ALBA ALONSO PLACIN	ADRIANA MARTÍNEZ REGUERO		Nº DE HOJA HOJA 1 DE 1			

ENLACE DE VILLANUEVA DEL PARDILLO
ALTER2 PASO SOBRE M-503

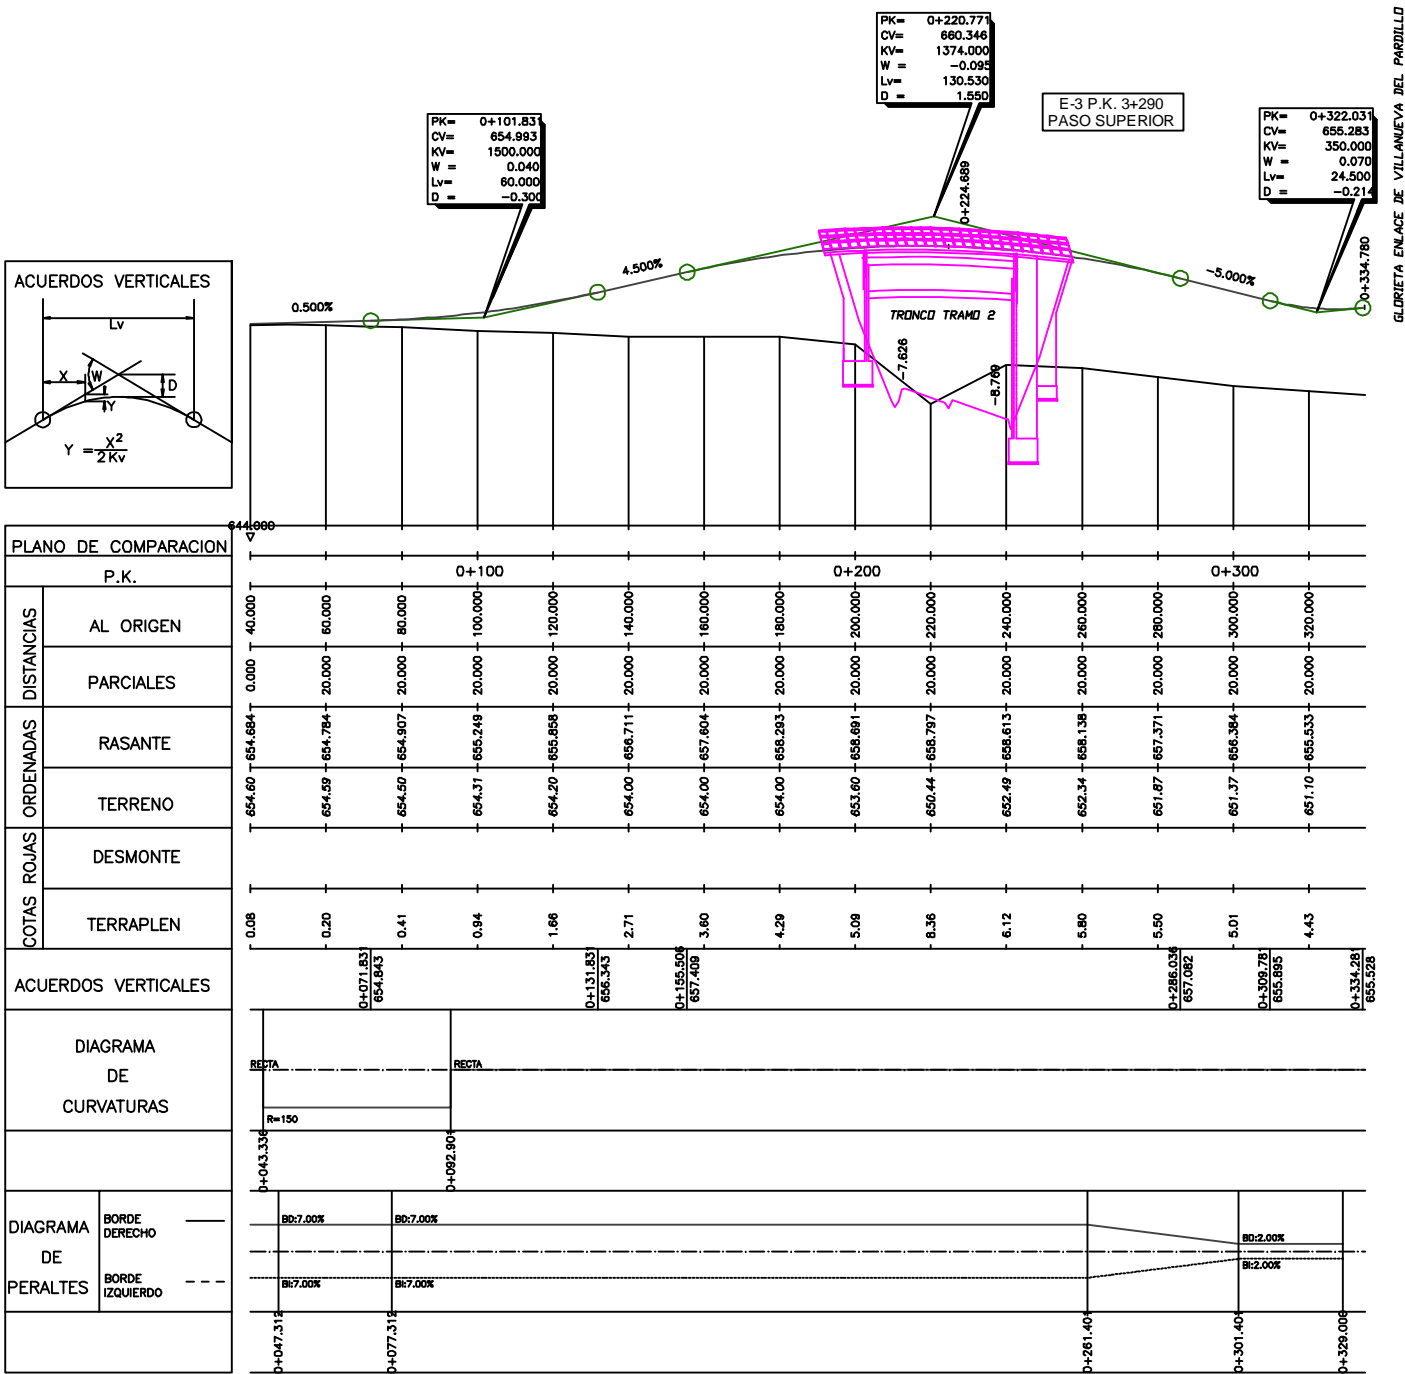


ENLACE DE VILLANUEVA DEL PARDILLO
ALTER 2 PASO SOBRE M-503

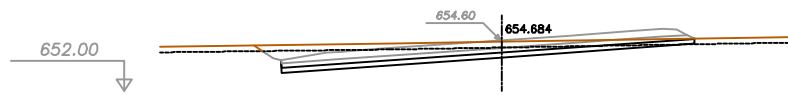

Pk=0+040
S. D. TIERRA = 12.56 m2. S. TERRAPLEN = 0.01 m2.
S. VEGETAL = 6.92 m2. S. FIRME = 8.14 m2.
S. SUELO_EST_1 = 5.47 m2.
S. SUELO_EST_2 = 5.42 m2.




Pk=0+060
S. D. TIERRA = 10.47 m2. S. TERRAPLEN = 0.49 m2.
S. VEGETAL = 7.03 m2. S. FIRME = 8.15 m2.
S. SUELO_EST_1 = 5.54 m2.
S. SUELO_EST_2 = 5.43 m2.

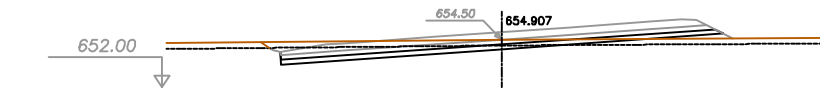


Pk=0+080
S. D. TIERRA = 6.73 m2. S. TERRAPLEN = 2.62 m2.
S. VEGETAL = 7.42 m2. S. FIRME = 8.57 m2.
S. SUELO_EST_1 = 5.80 m2.
S. SUELO_EST_2 = 5.69 m2.




Pk=0+100
S. D. TIERRA = 1.39 m2. S. TERRAPLEN = 4.36 m2.
S. VEGETAL = 5.52 m2. S. FIRME = 6.87 m2.
S. SUELO_EST_1 = 4.59 m2.
S. SUELO_EST_2 = 4.59 m2.

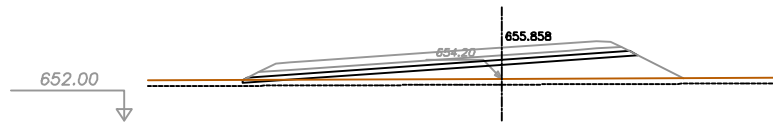


Pk=0+120
S. VEGETAL = 7.00 m2. S. FIRME = 7.33 m2.
S. SUELO_EST_1 = 5.16 m2.
S. SUELO_EST_2 = 4.93 m2.
S. TERRAPLEN = 19.83 m2.

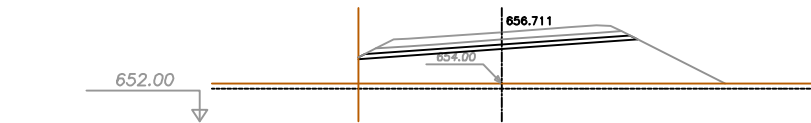


Pk=0+140
S. VEGETAL = 5.82 m2. S. FIRME = 4.84 m2.
S. SUELO_EST_1 = 3.62 m2.
S. SUELO_EST_2 = 3.37 m2.
S. TERRAPLEN = 37.74 m2.

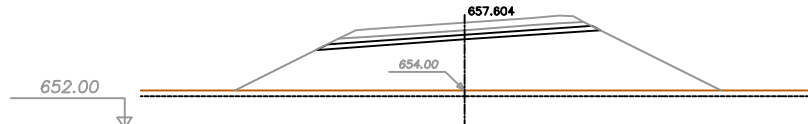


Pk=0+160
S. VEGETAL = 7.72 m2. S. FIRME = 4.84 m2.
S. SUELO_EST_1 = 3.63 m2.
S. SUELO_EST_2 = 3.37 m2.
S. TERRAPLEN = 62.93 m2.

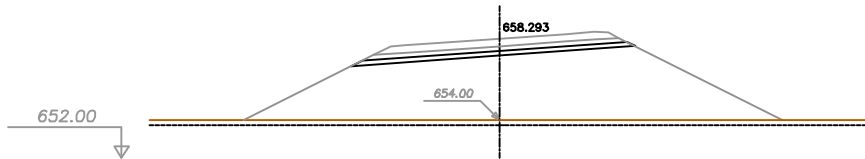


Pk=0+180
S. VEGETAL = 8.55 m2. S. FIRME = 4.84 m2.
S. SUELO_EST_1 = 3.63 m2.
S. SUELO_EST_2 = 3.37 m2.
S. TERRAPLEN = 82.45 m2.

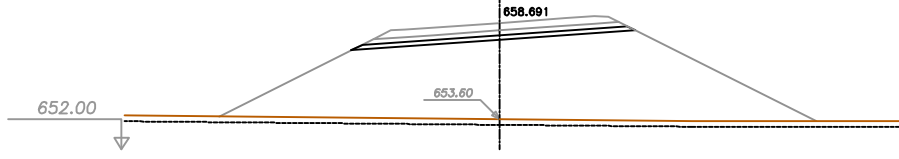


Pk=0+200
S. VEGETAL = 9.49 m2. S. FIRME = 4.84 m2.
S. SUELO_EST_1 = 3.63 m2.
S. SUELO_EST_2 = 3.37 m2.
S. TERRAPLEN = 107.55 m2.

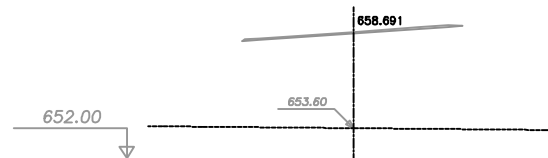


Pk=0+200
ESTRUCTURA E-3
S. FIRME = 0.90 m2.

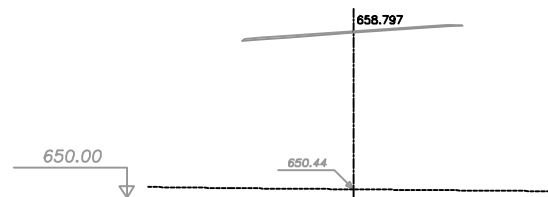


Pk=0+220
ESTRUCTURA E-3
S. FIRME = 0.90 m2.

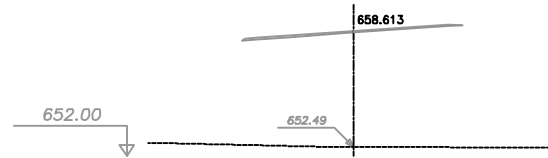


Pk=0+240
ESTRUCTURA E-3
S. FIRME = 0.90 m2.

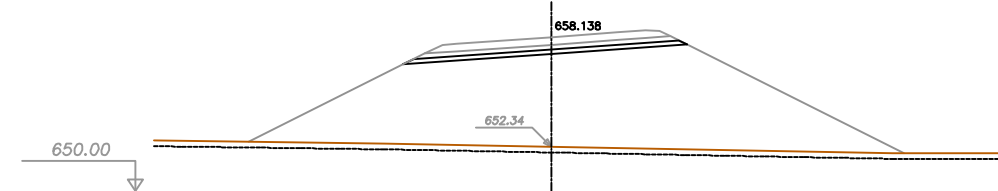


Pk=0+260
S. VEGETAL = 10.41 m2. S. FIRME = 4.84 m2.
S. SUELO_EST_1 = 3.63 m2.
S. SUELO_EST_2 = 3.37 m2.
S. TERRAPLEN = 132.65 m2.

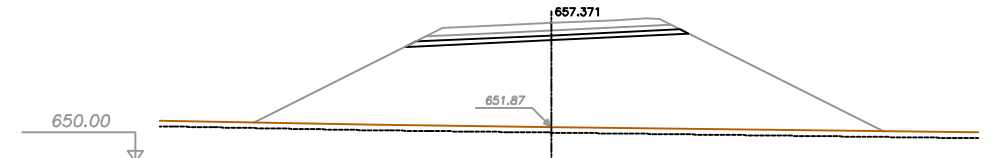


Pk=0+280
S. VEGETAL = 10.00 m2. S. FIRME = 4.86 m2.
S. SUELO_EST_1 = 3.63 m2.
S. SUELO_EST_2 = 3.37 m2.
S. TERRAPLEN = 121.40 m2.

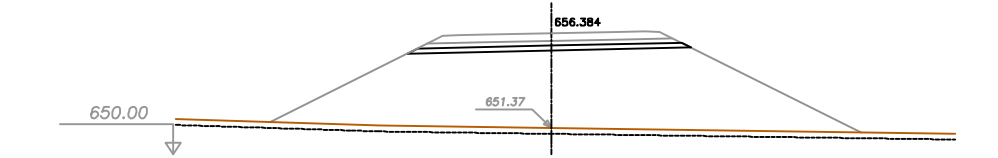

Pk=0+300
S. VEGETAL = 9.38 m2. S. FIRME = 4.85 m2.
S. SUELO_EST_1 = 3.62 m2.
S. SUELO_EST_2 = 3.37 m2.
S. TERRAPLEN = 104.74 m2.

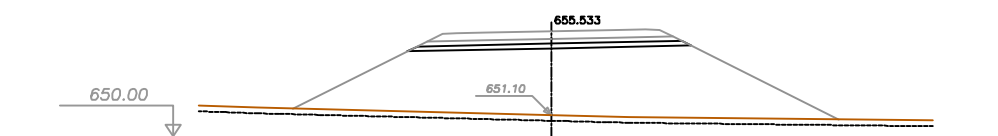

Pk=0+320
S. VEGETAL = 8.66 m2. S. FIRME = 4.85 m2.
S. SUELO_EST_1 = 3.62 m2.
S. SUELO_EST_2 = 3.37 m2.
S. TERRAPLEN = 85.98 m2.

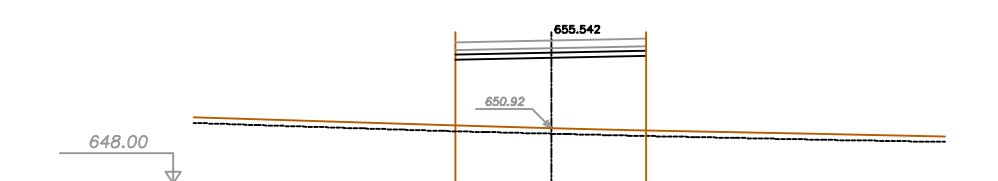

Pk=0+335
S. VEGETAL = 3.03 m2. S. FIRME = 4.03 m2.
S. SUELO_EST_1 = 2.52 m2.
S. SUELO_EST_2 = 2.82 m2.
S. TERRAPLEN = 40.57 m2.



UNIVERSITAT POLITÈCNICA
DE CATALUNYA

TÍTULO
PROYECTO DEL PASO SUPERIOR SOBRE
LA M-503 Y ACCESOS.
ENLACE CON VILLANUEVA DEL PARDILLO EN
EL P.K. 3+290. (MADRID)

LA AUTORA DEL PROYECTO
ALBA ALONSO PLACÍN

LA TUTORA DEL PROYECTO
ADRIANA MARTÍNEZ REGUERO


ESCALA
1:200
0 2 4 6 8m
ORIGINALES A1

Nº DE PLANO
2.9
Nº DE HOJA
HOJA 1 DE 1


TÍTULO DEL PLANO
PERFILES TRANSVERSALES
ENLACE DE
VILLANUEVA DEL PARDILLO


FECHA
ABRIL 2009

DETALLE A – SECCION ESTRUCTURAL DE FIRME 122 CON ARCEN DE 1.75m
TRONCO Y ENLACE DE VILLANUEVA DEL PARDILLO
ESCALA 1:20

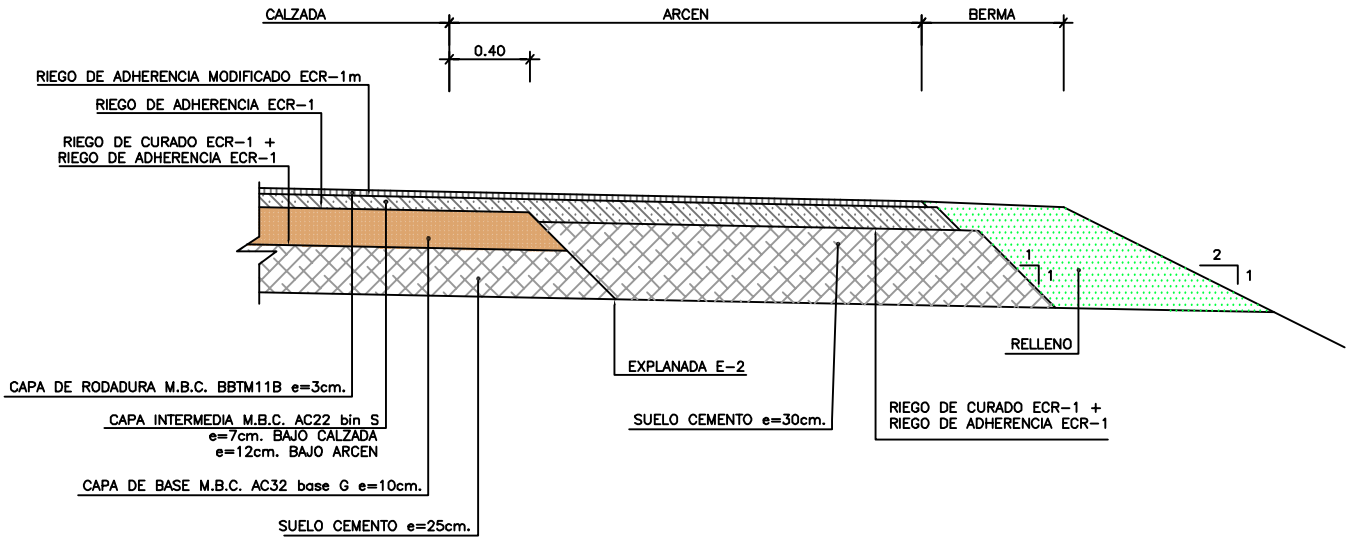


SECCION TIPO PASO SUPERIOR
ESCALA 1:50

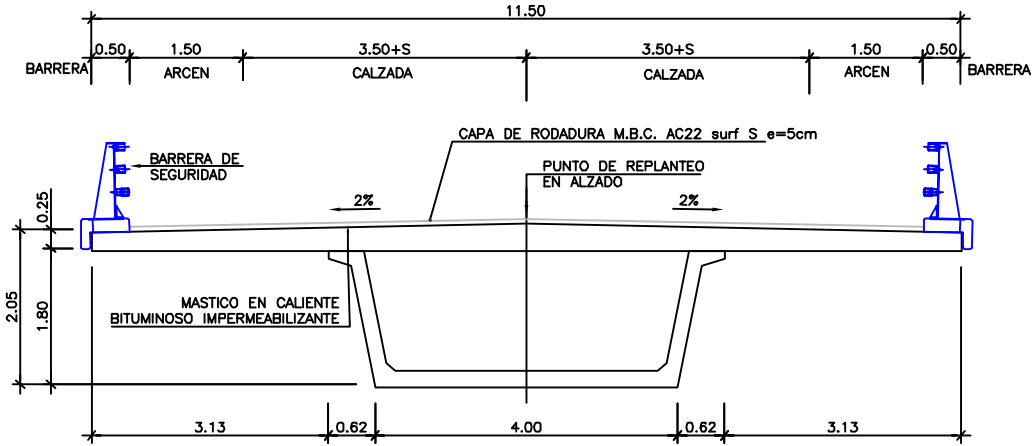

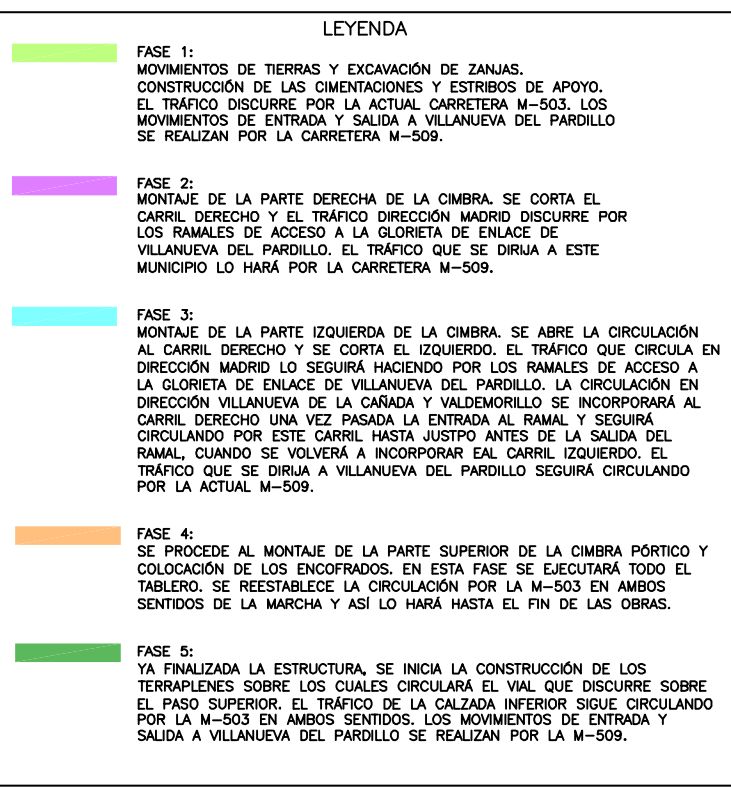


ZONA DE OBRAS FASE 1

CIRCULACIÓN DEL TRÁFICO EN FASE 1

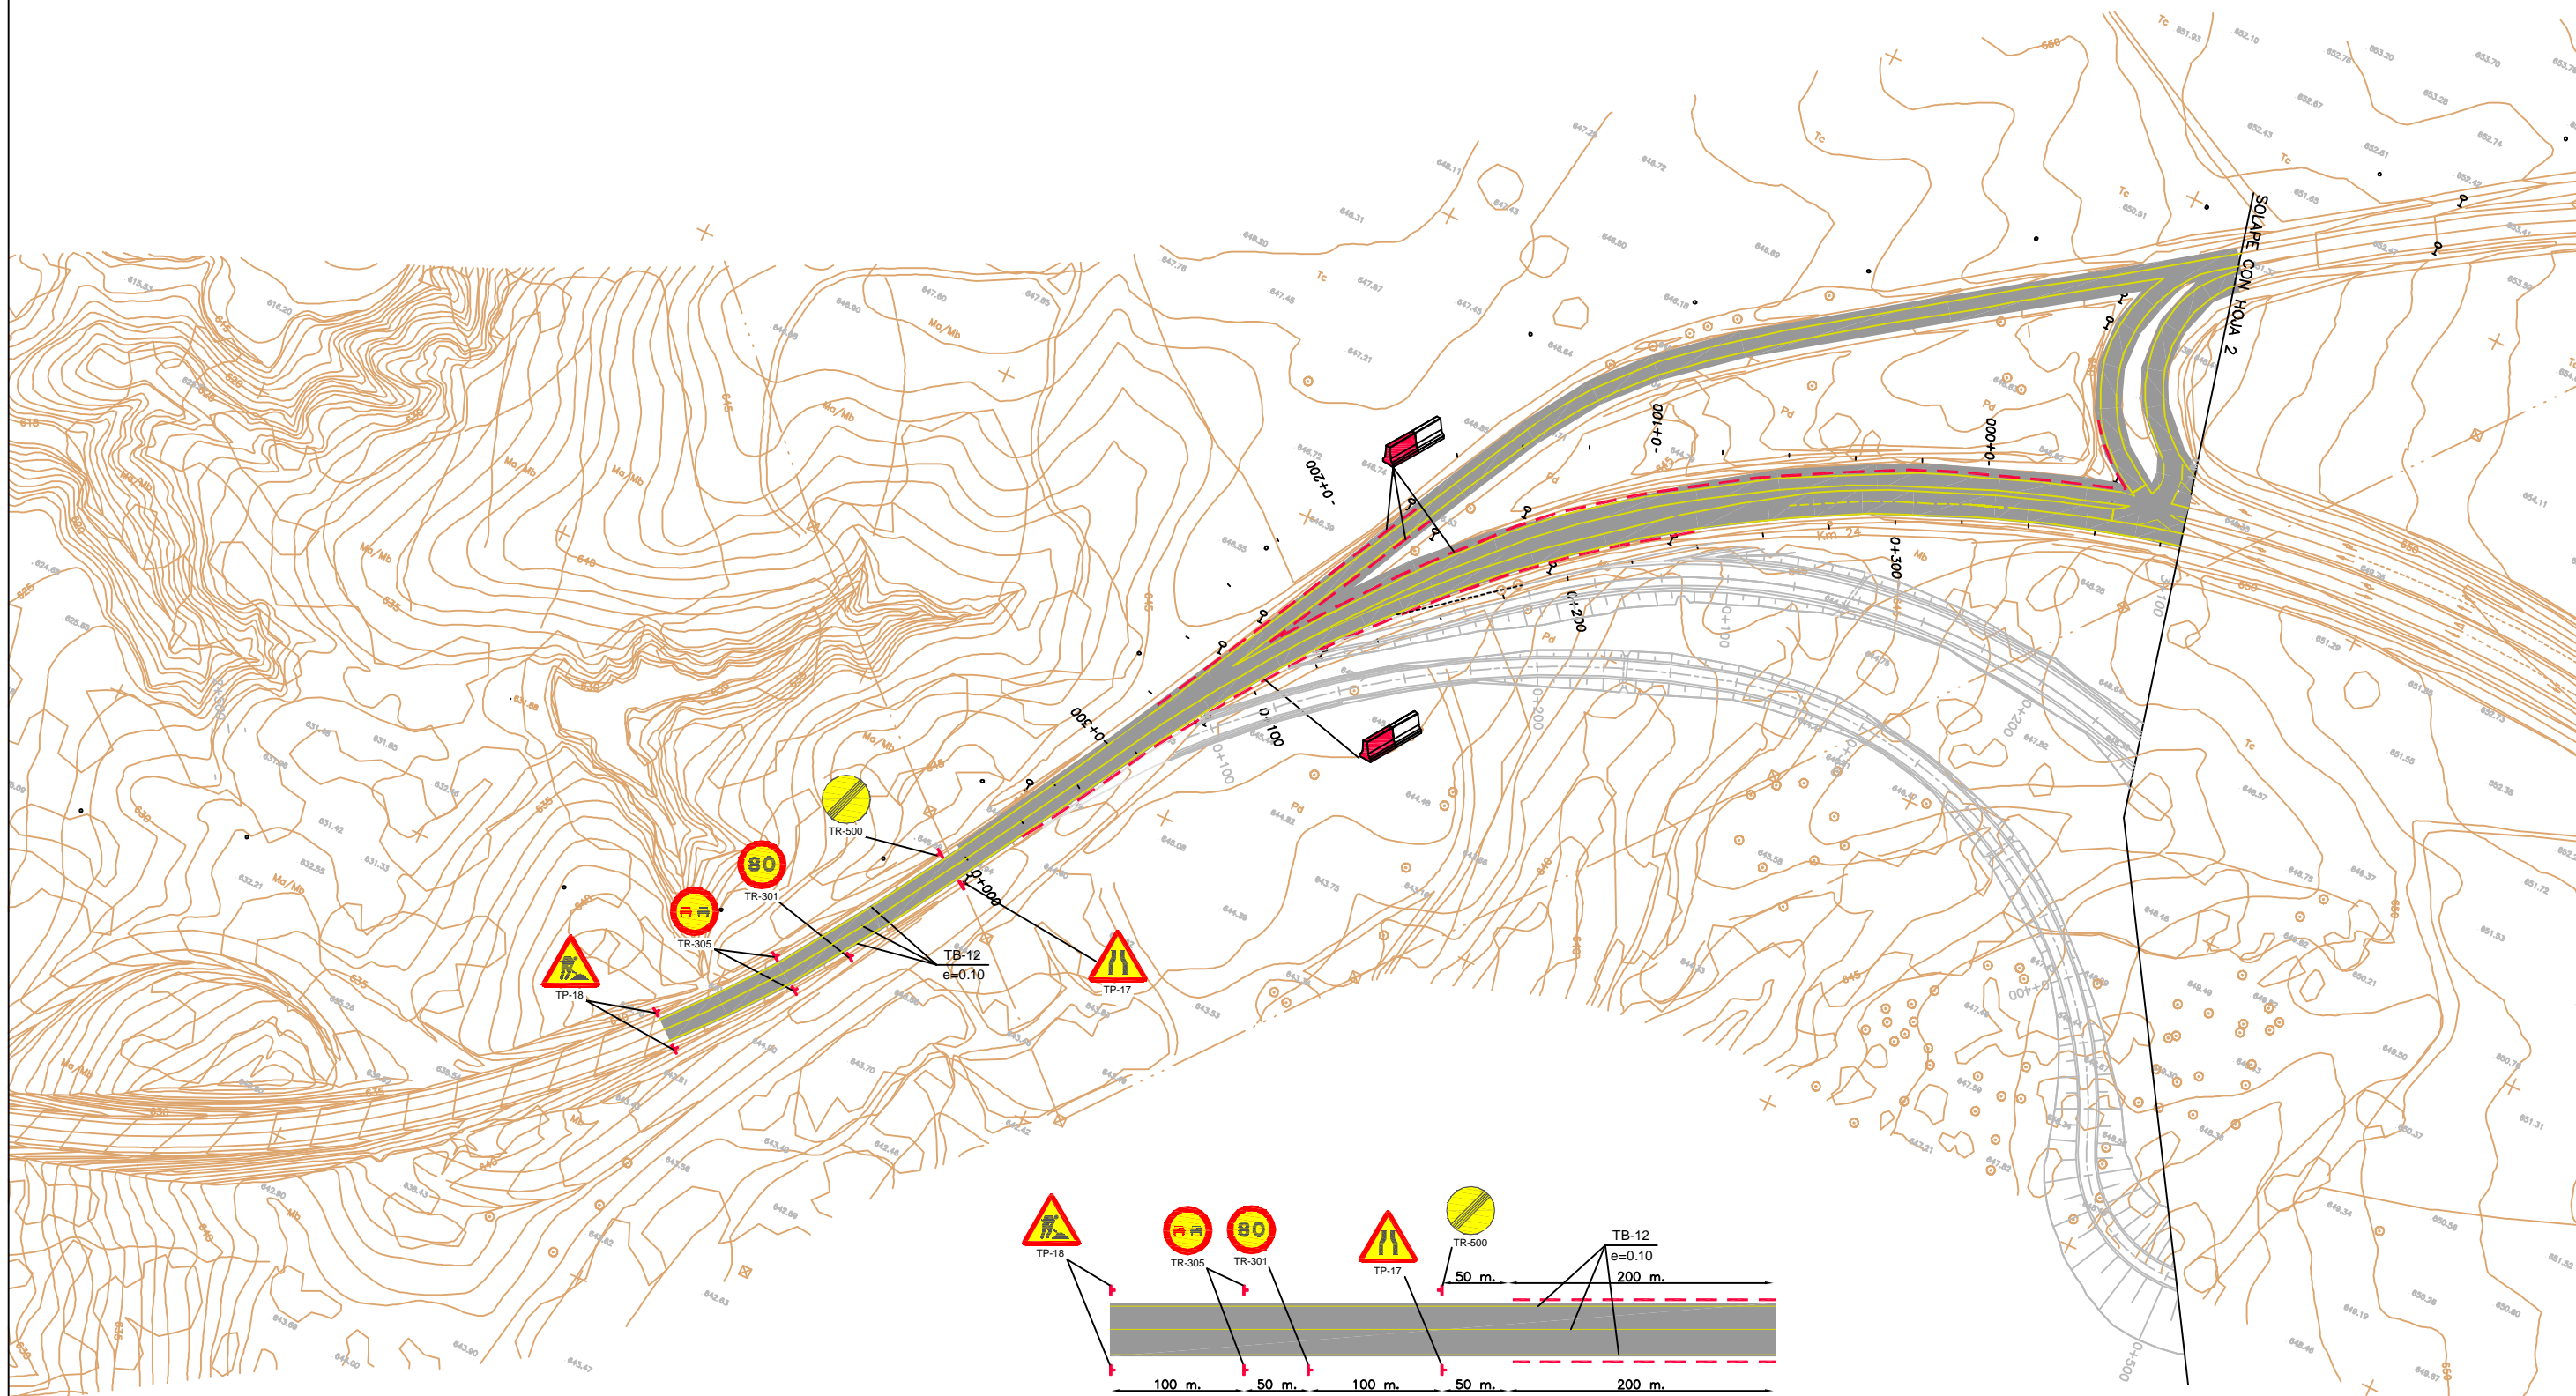

Croquis de Señalización

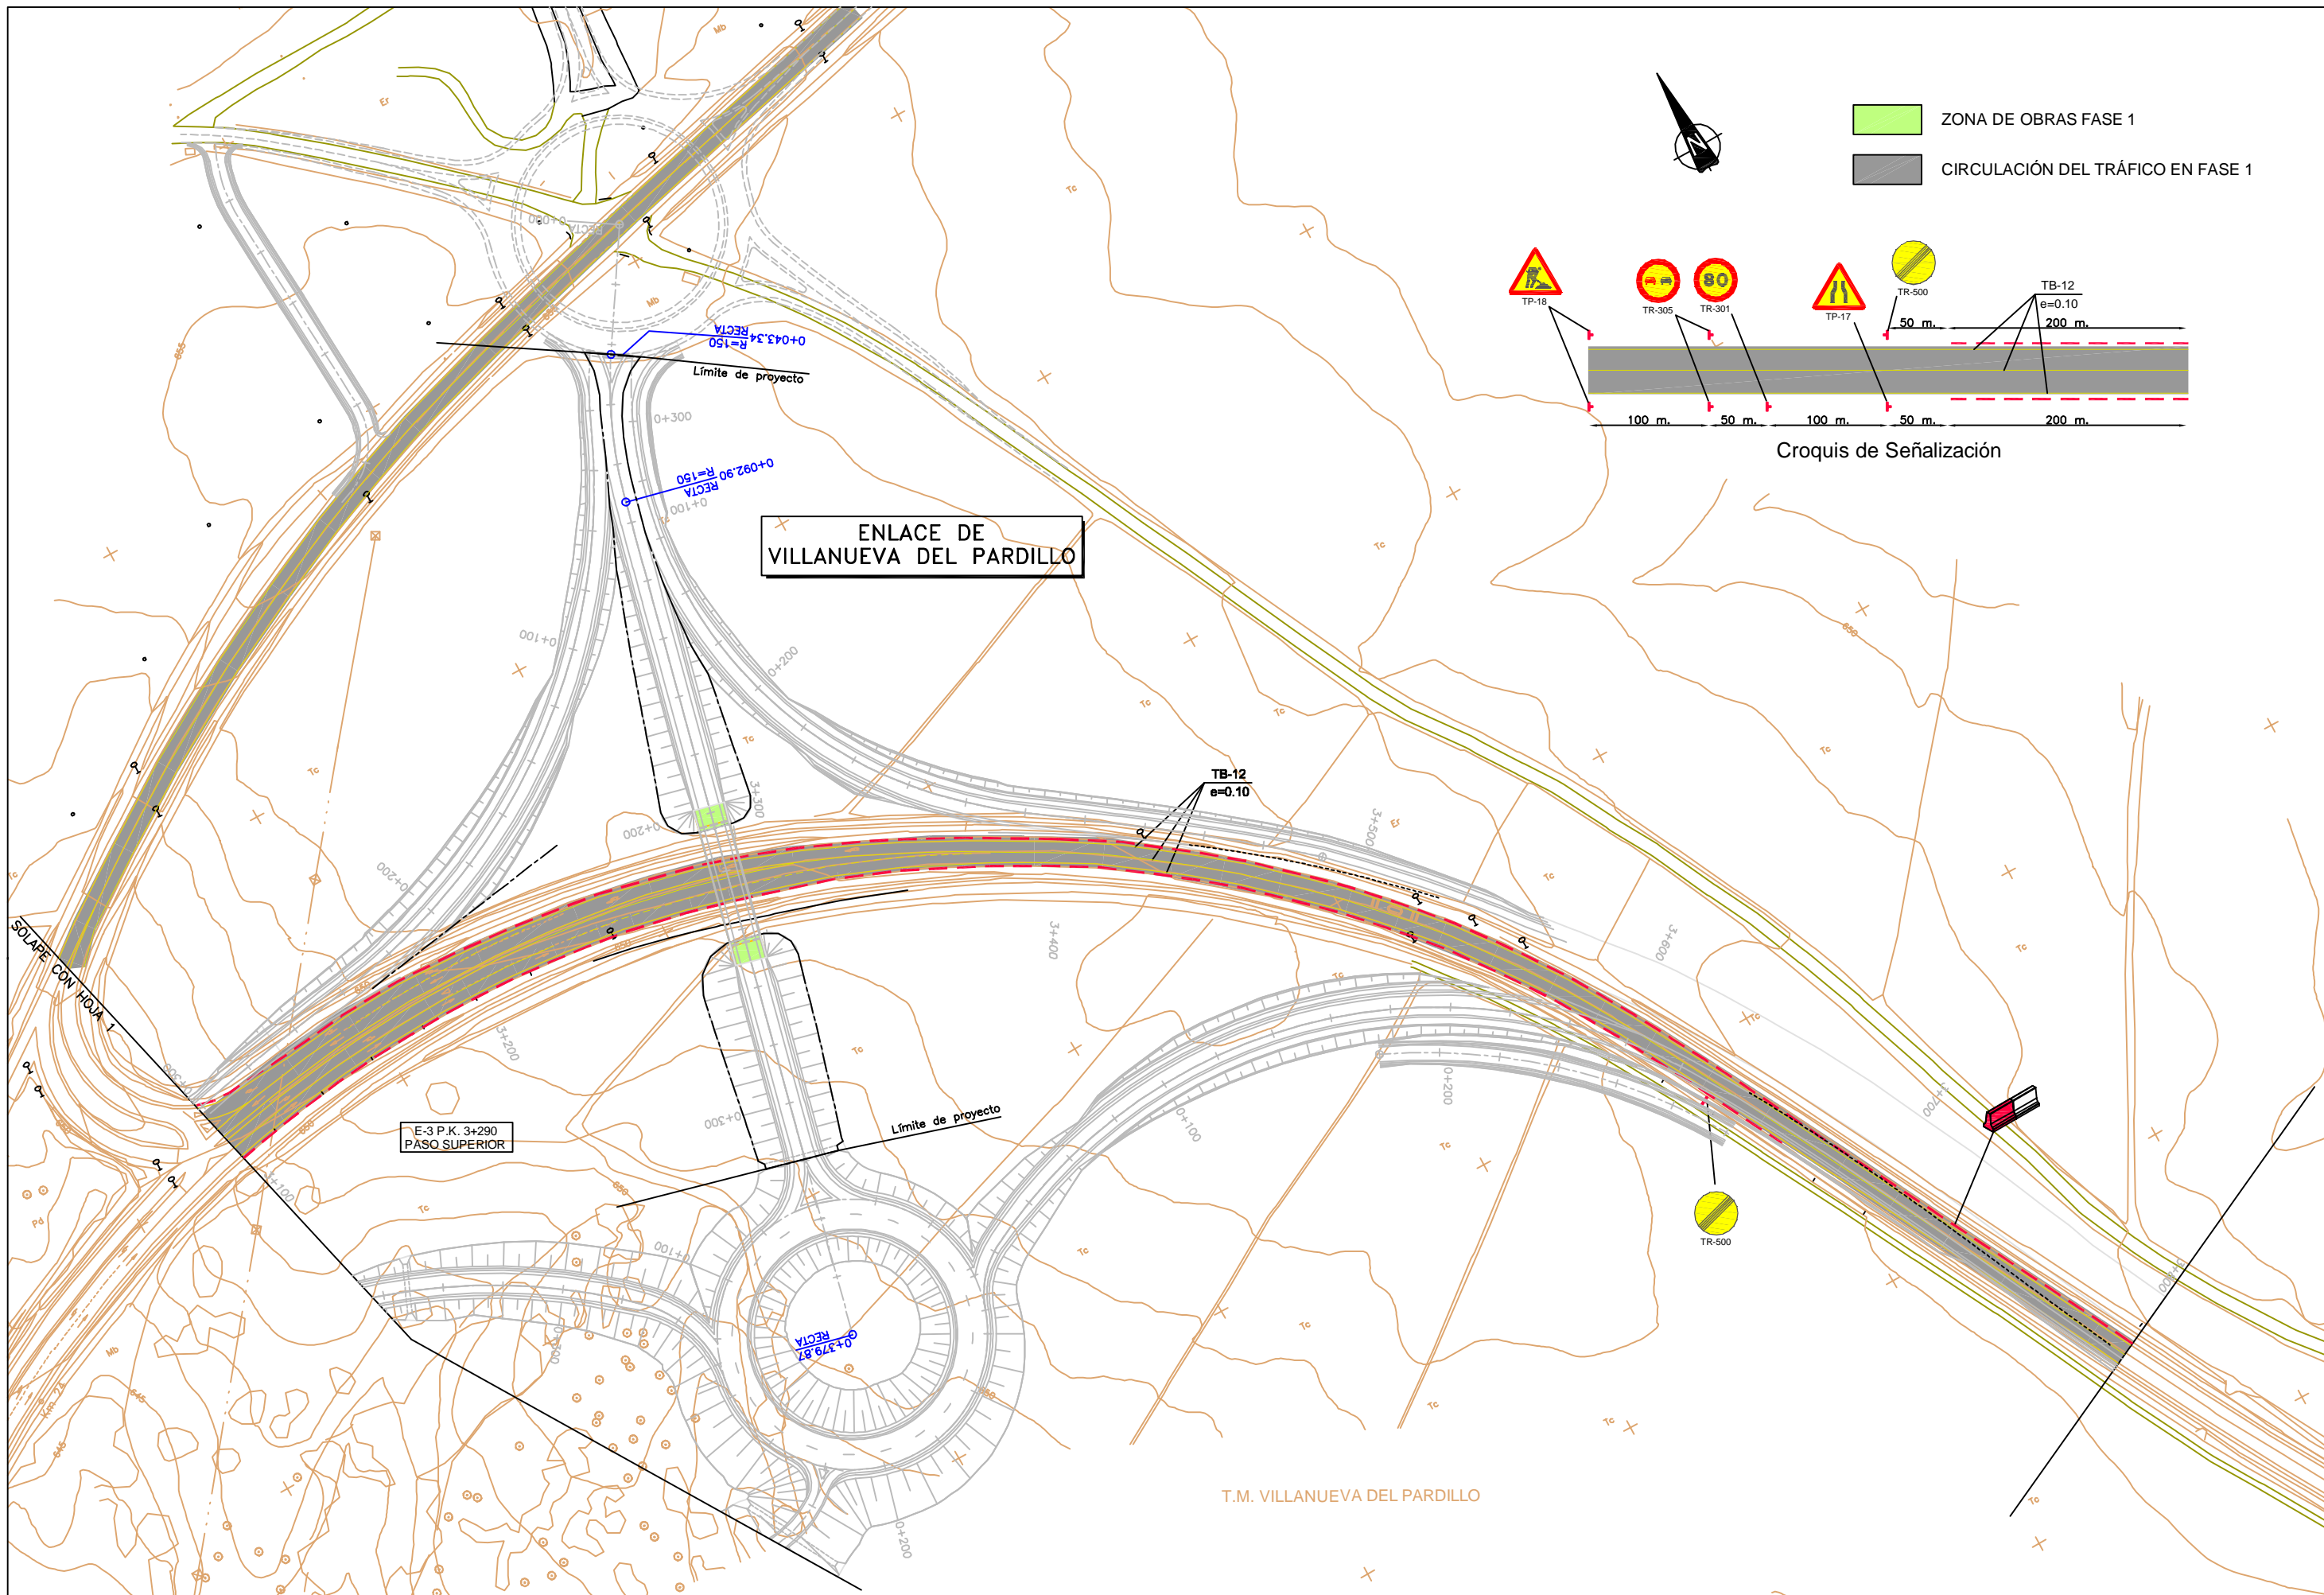

UNIVERSITAT POLITÈCNICA
DE CATALUNYA

TÍTULO
PROYECTO DEL PASO SUPERIOR SOBRE
LA M-503 Y ACCESOS.
ENLACE CON VILLANUEVA DEL PARDILLO EN
EL P.K. 3+290. (MADRID)

LA AUTORA DEL PROYECTO
ALBA ALONSO PLACIN

LA TUTORA DEL PROYECTO
ADRIANA MARTÍNEZ REGUERO

ESCALA
1:1000
0 10 20 30 40m
ORIGINALES A1



Nº DE PLANO
2.11.2
Nº DE HOJA
HOJA 2 DE 10


TÍTULO DEL PLANO
SOLUCIONES PROPUESTAS AL
TRAFICO DURANTE LA EJECUCION
DE LAS OBRAS. SEÑALIZACION


FECHA
ABRIL 2009

ZONA DE OBRAS FASE 2

CIRCULACIÓN DEL TRÁFICO EN FASE 2

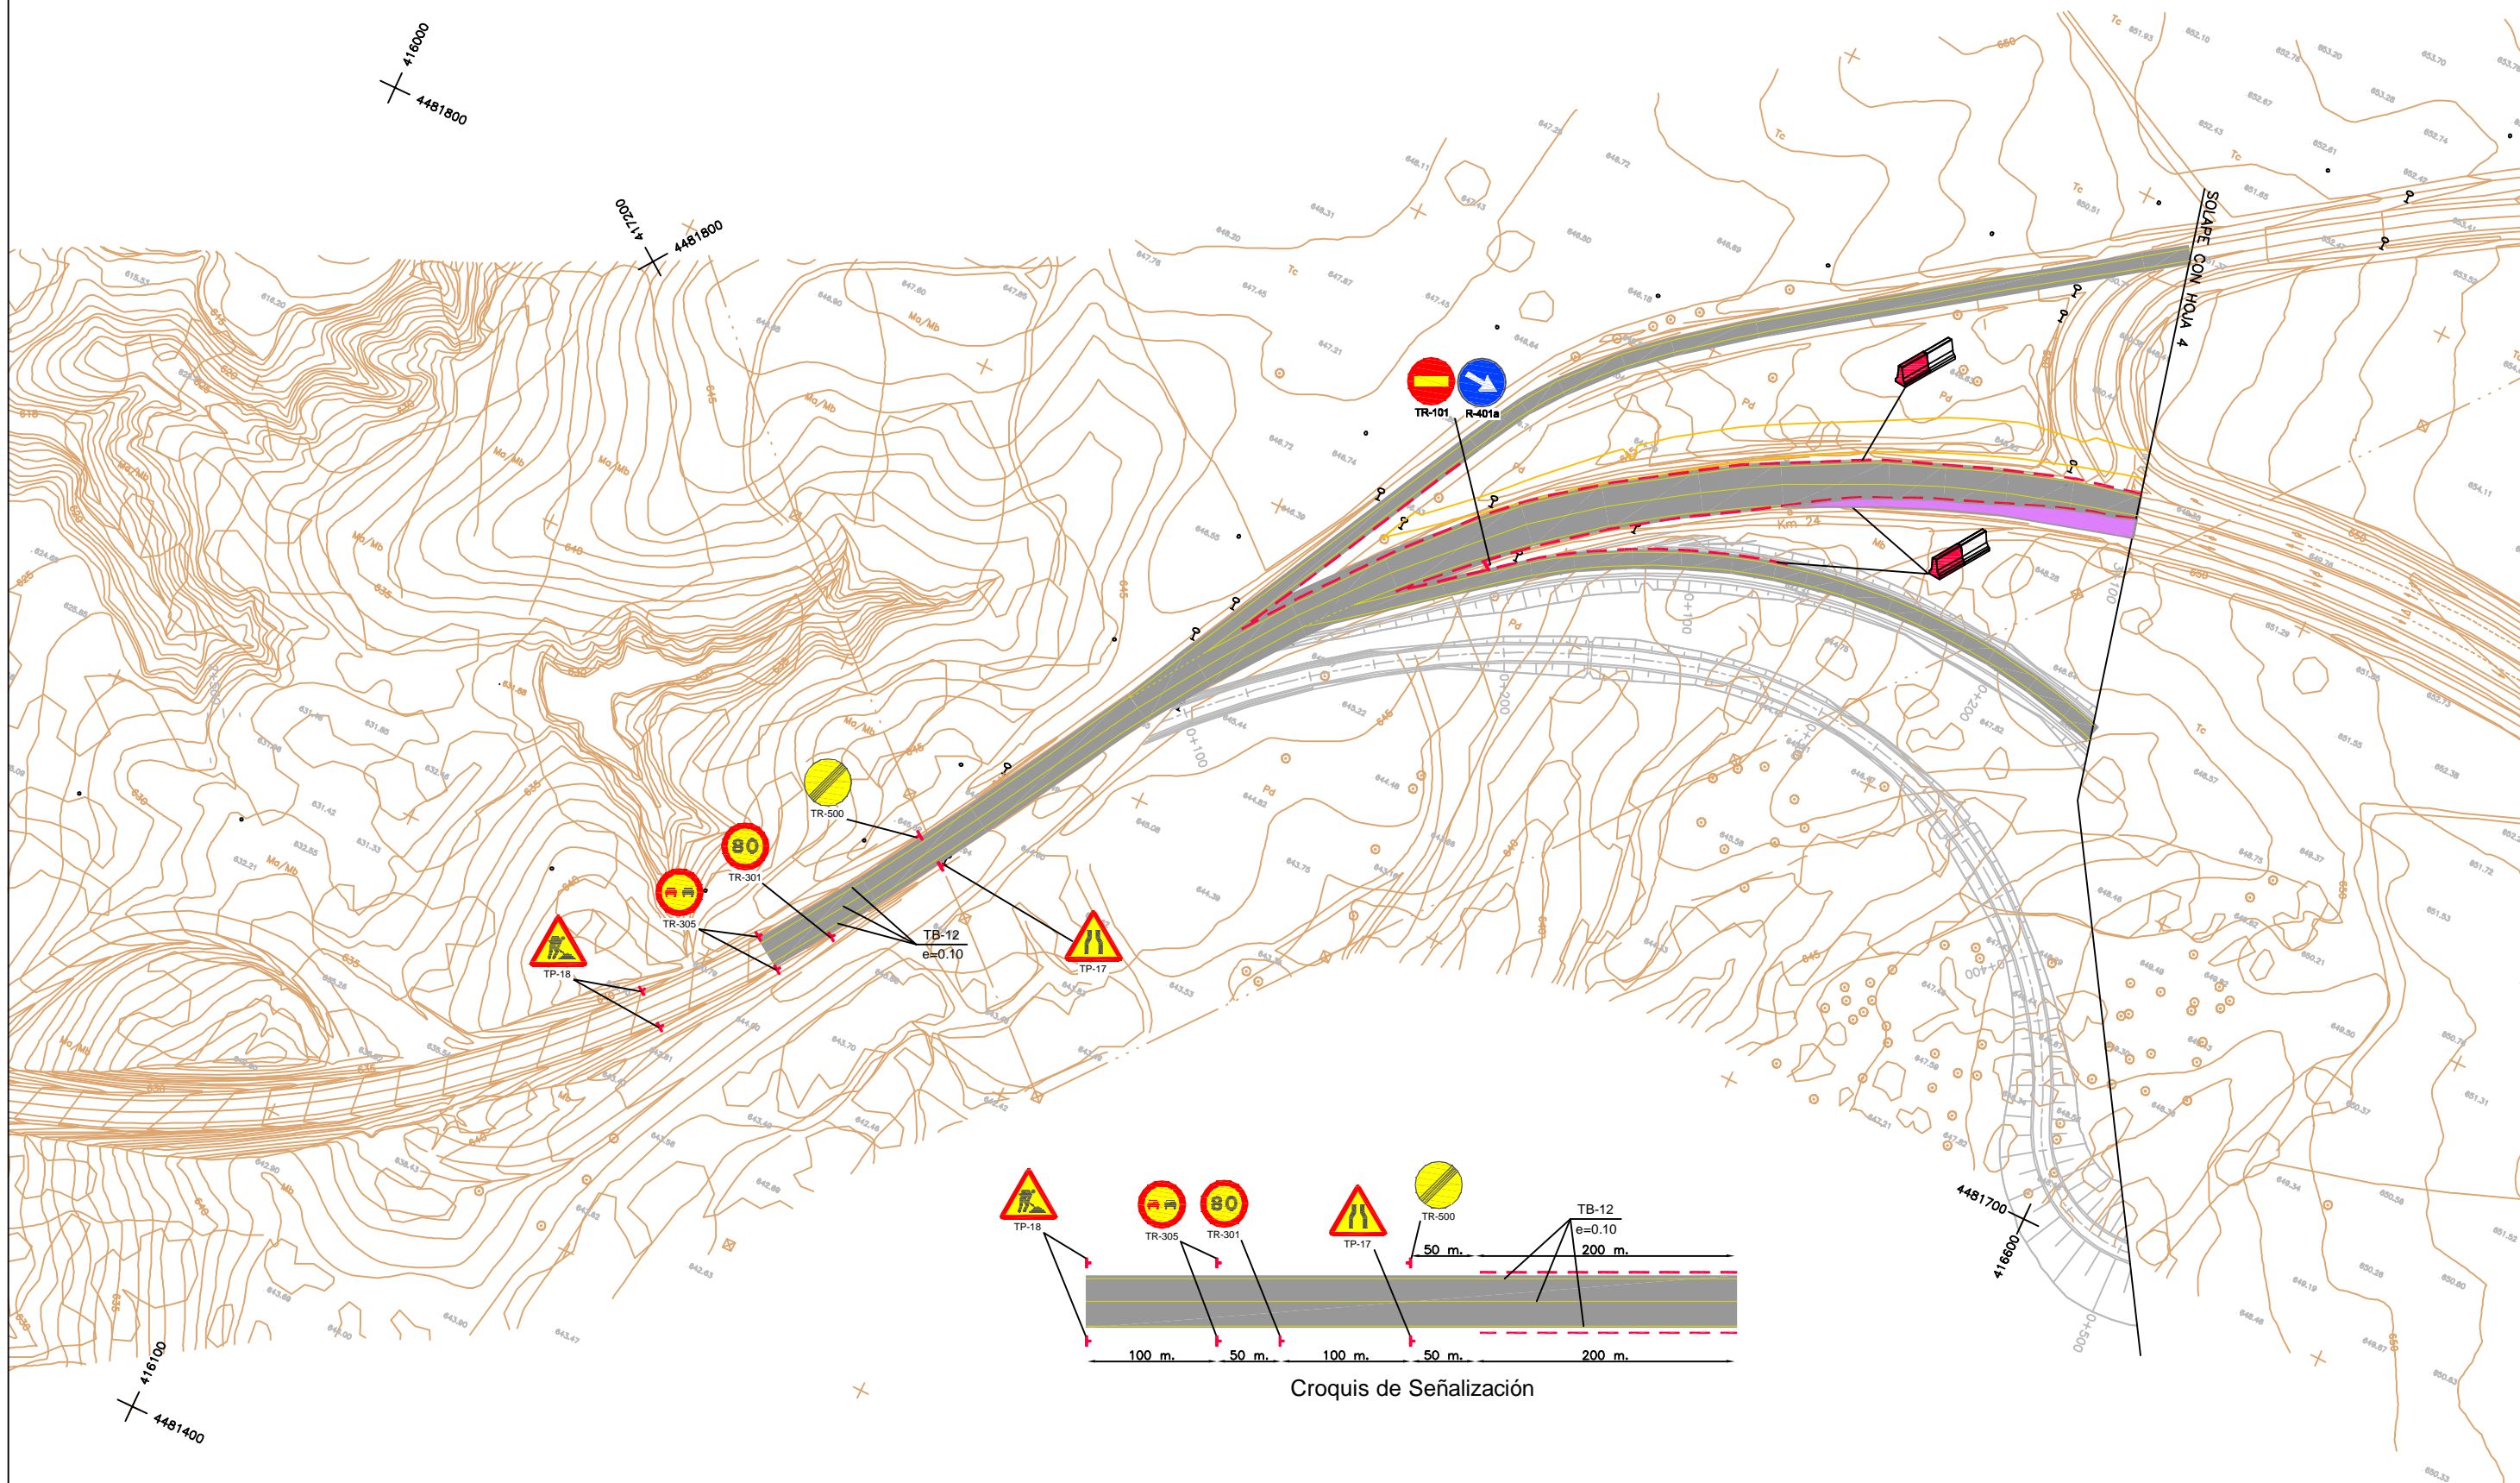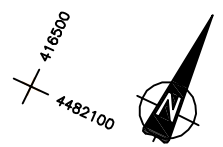

 UNIVERSITAT POLITÈCNICA DE CATALUNYA	TÍTULO PROYECTO DEL PASO SUPERIOR SOBRE LA M-503 Y ACCESOS. ENLACE CON VILLANUEVA DEL PARDILLO EN EL P.K. 3+290. (MADRID)	LA AUTORA DEL PROYECTO ALBA ALONSO PLACÍN	LA TUTORA DEL PROYECTO ADRIANA MARTÍNEZ REGUERO	ESCALA 1:1000 0 10 20 30 40m ORIGINALES A1	Nº DE PLANO 2.11.2 Nº DE HOJA HOJA 3 DE 10	TÍTULO DEL PLANO SOLUCIONES PROPUESTAS AL TRAFICO DURANTE LA EJECUCION DE LAS OBRAS. SEÑALIZACION	FECHA ABRIL 2009
---	---	---	---	--	---	---	----------------------------

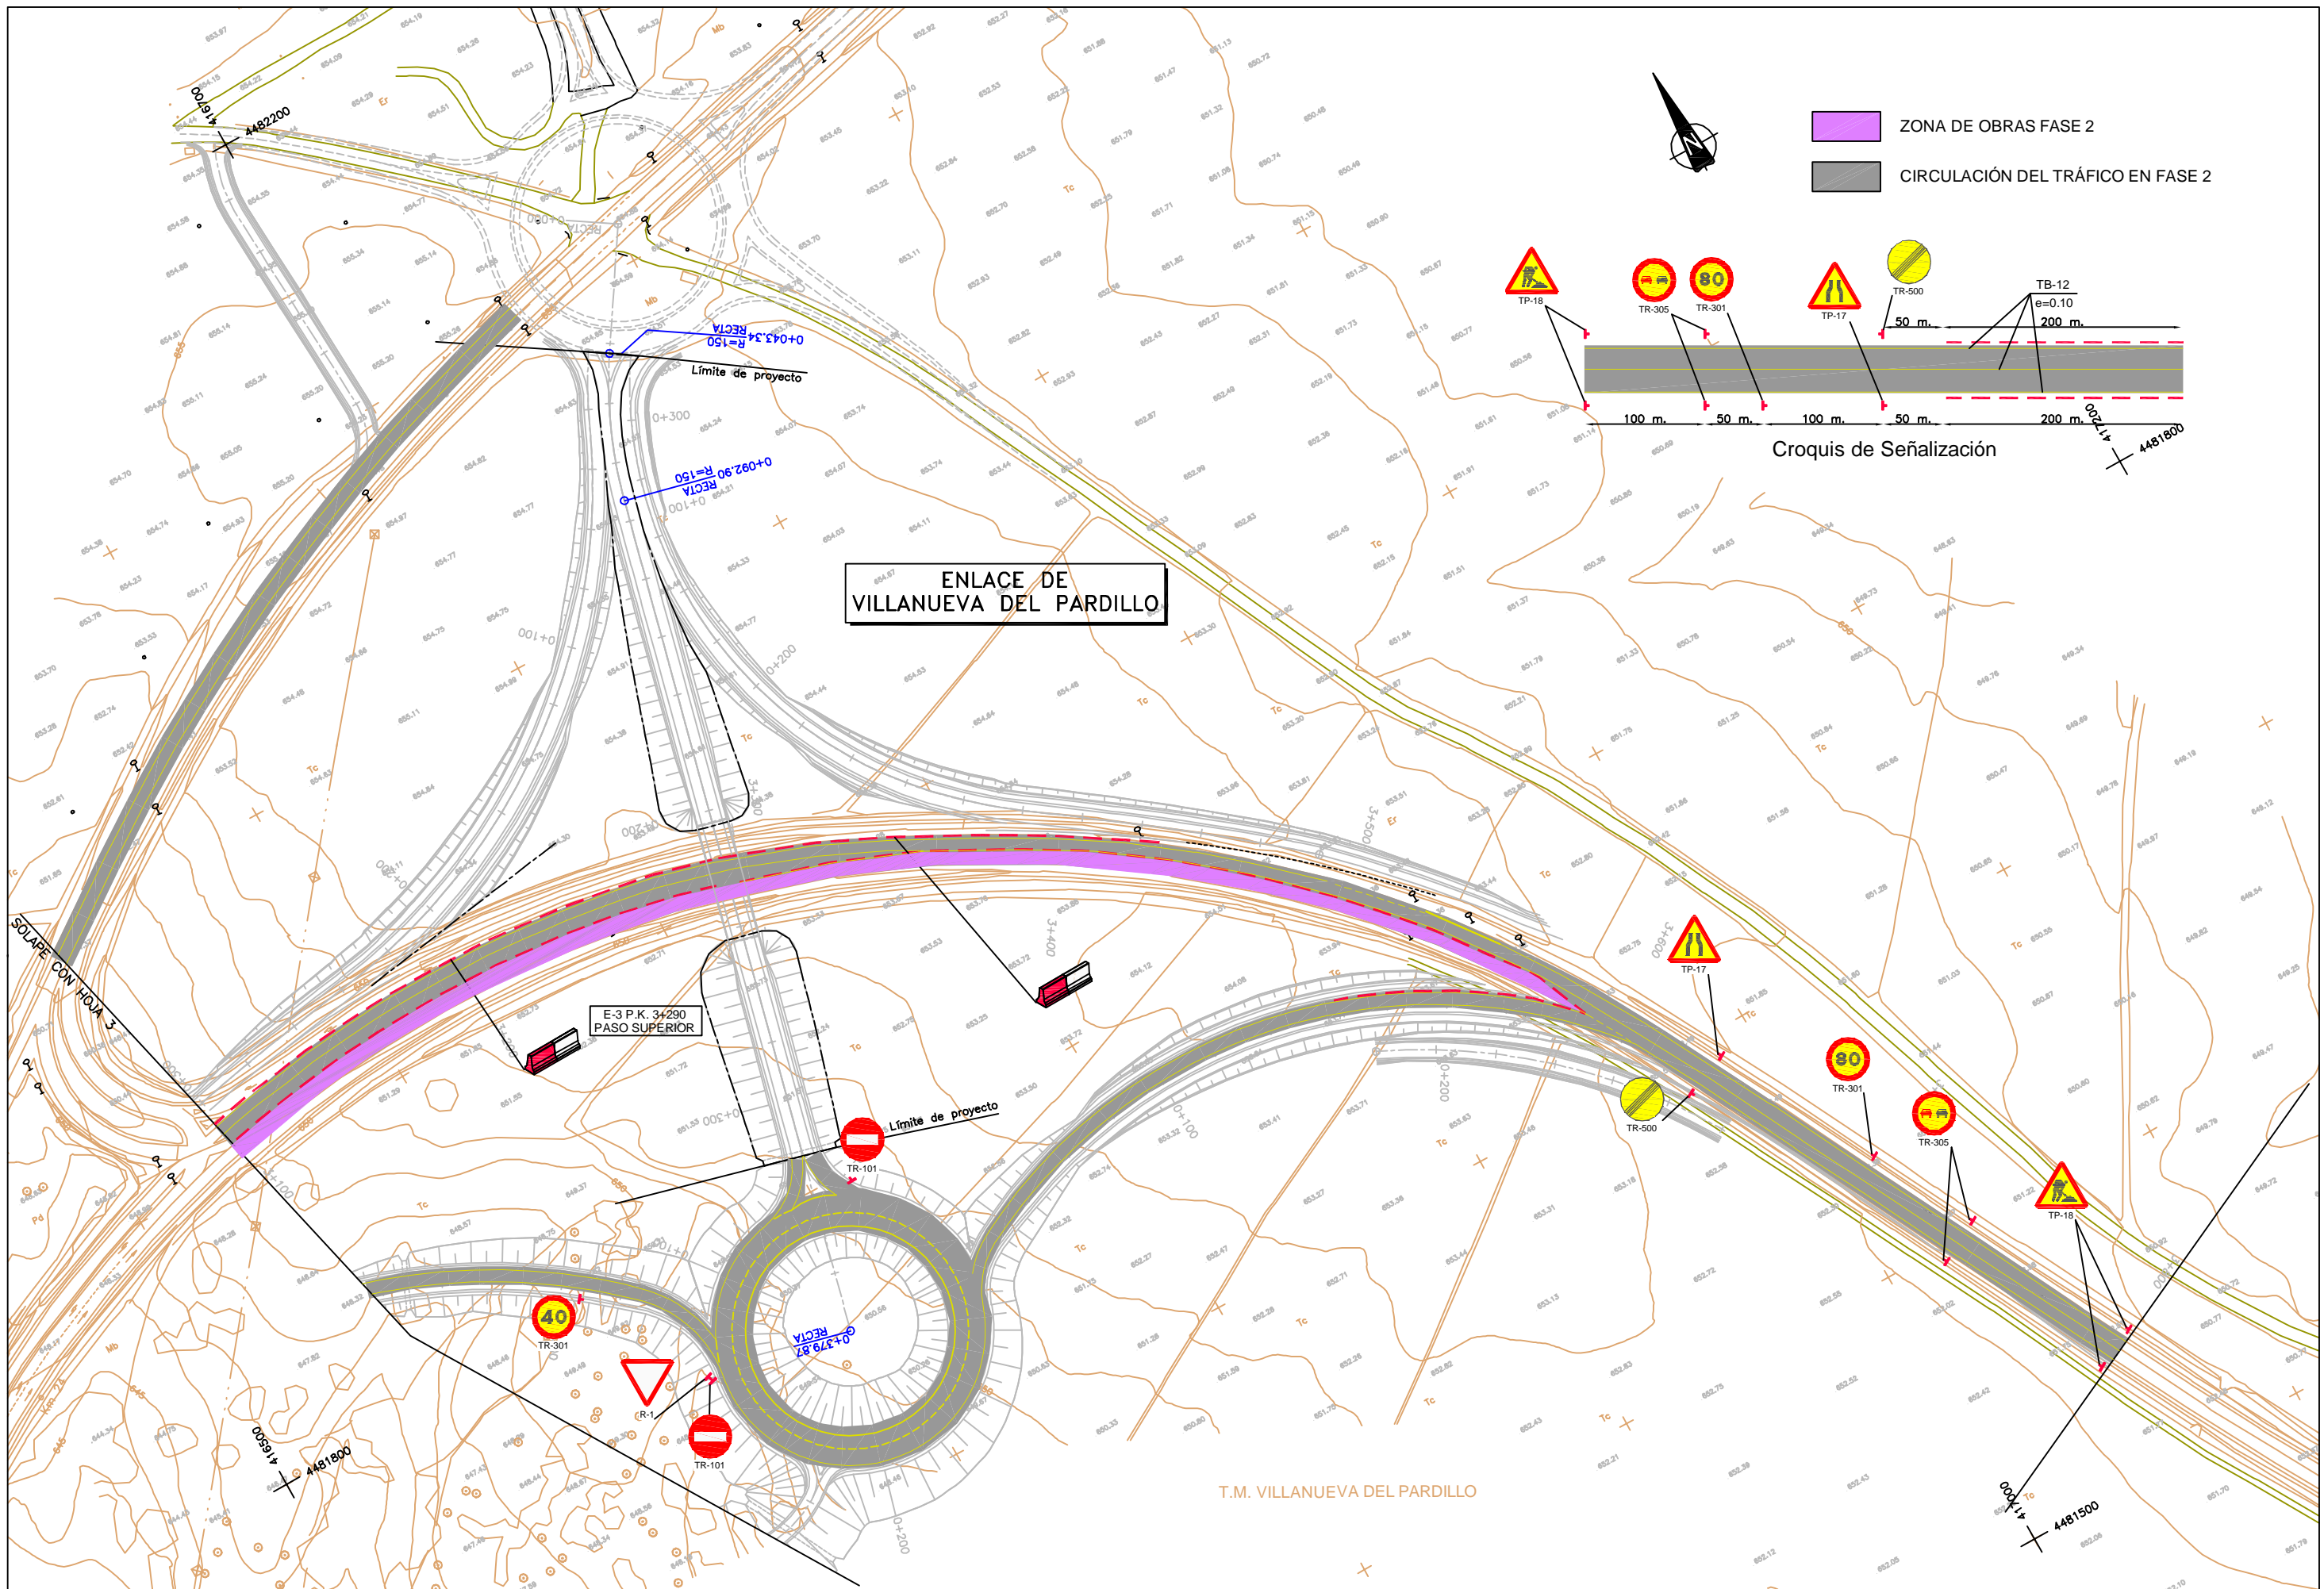

UNIVERSITAT POLITÈCNICA
DE CATALUNYA

TÍTULO
PROYECTO DEL PASO SUPERIOR SOBRE
LA M-503 Y ACCESOS.
ENLACE CON VILLANUEVA DEL PARDILLO EN
EL P.K. 3+290. (MADRID)

LA AUTORA DEL PROYECTO
ALBA ALONSO PLACIN

LA TUTORA DEL PROYECTO
ADRIANA MARTÍNEZ REGUERO

ESCALA
1:1000
0 10 20 30 40m
ORIGINALES A1



Nº DE PLANO
2.11.2
Nº DE HOJA
HOJA 4 DE 10


TÍTULO DEL PLANO
SOLUCIONES PROPUESTAS AL
TRAFICO DURANTE LA EJECUCION
DE LAS OBRAS. SEÑALIZACION

FECHA
ABRIL 2009

ZONA DE OBRAS FASE 3

CIRCULACIÓN DEL TRÁFICO EN FASE 3

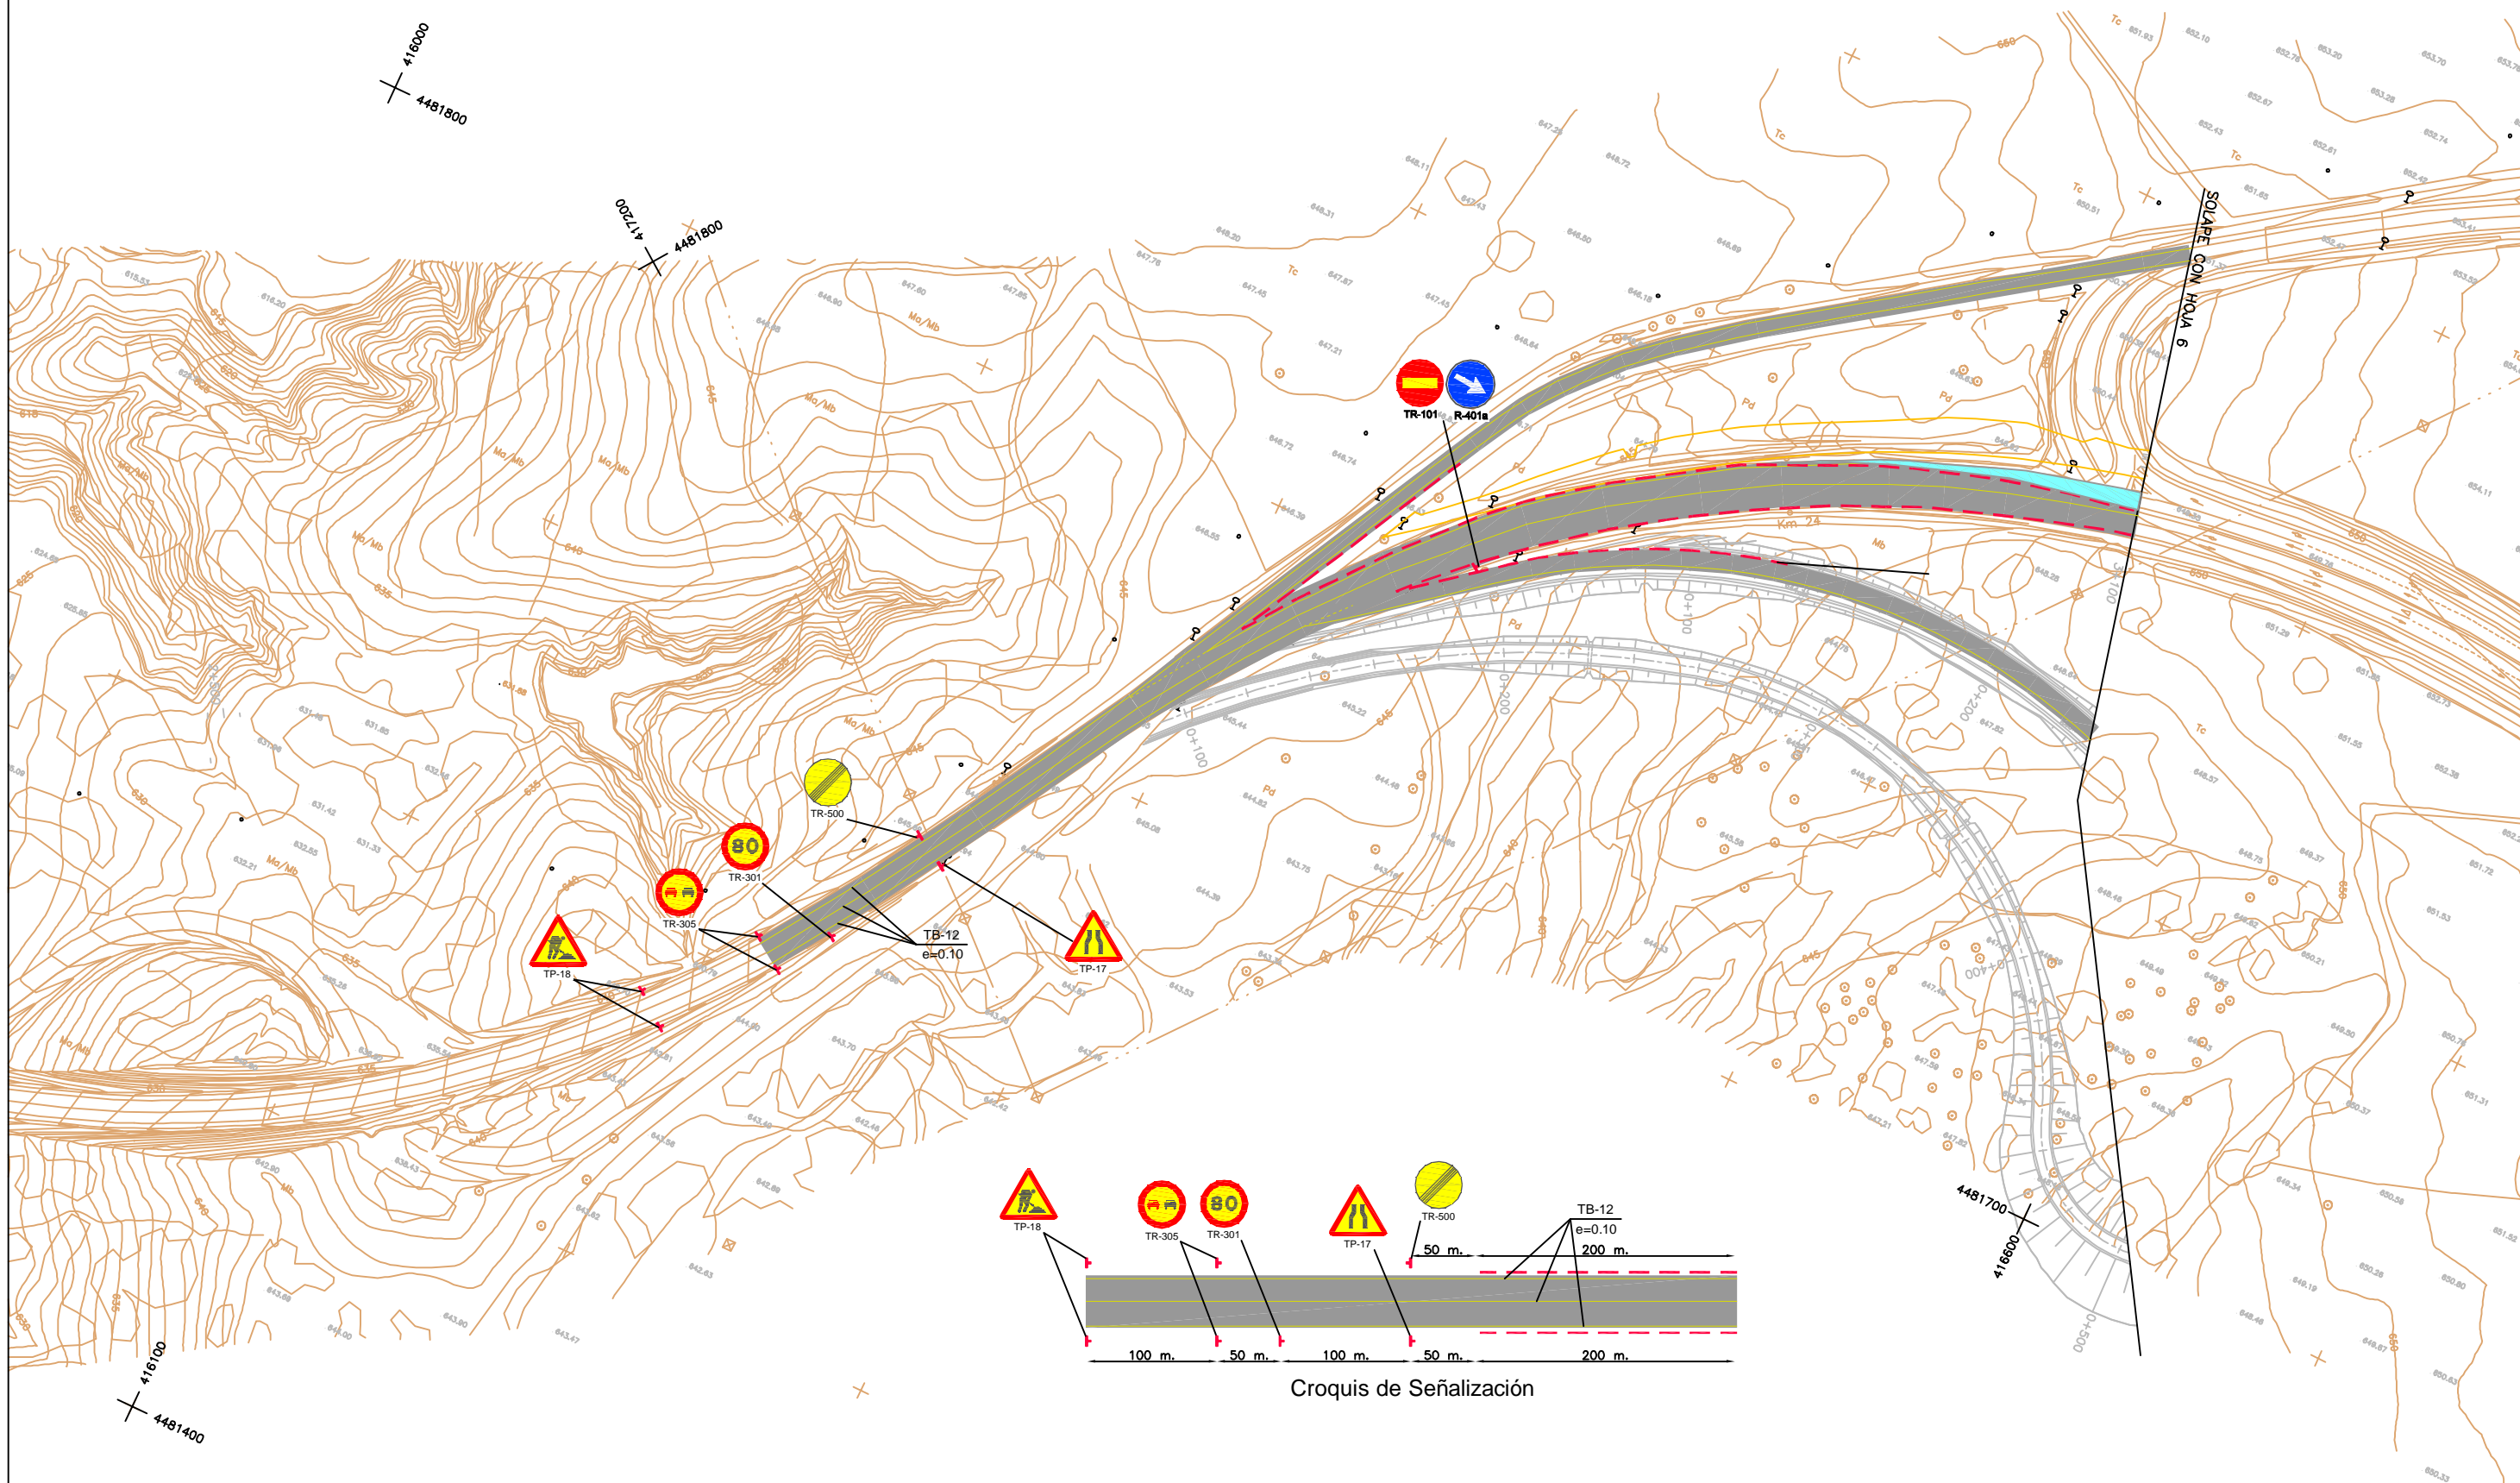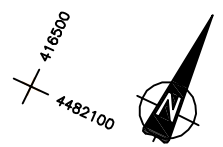

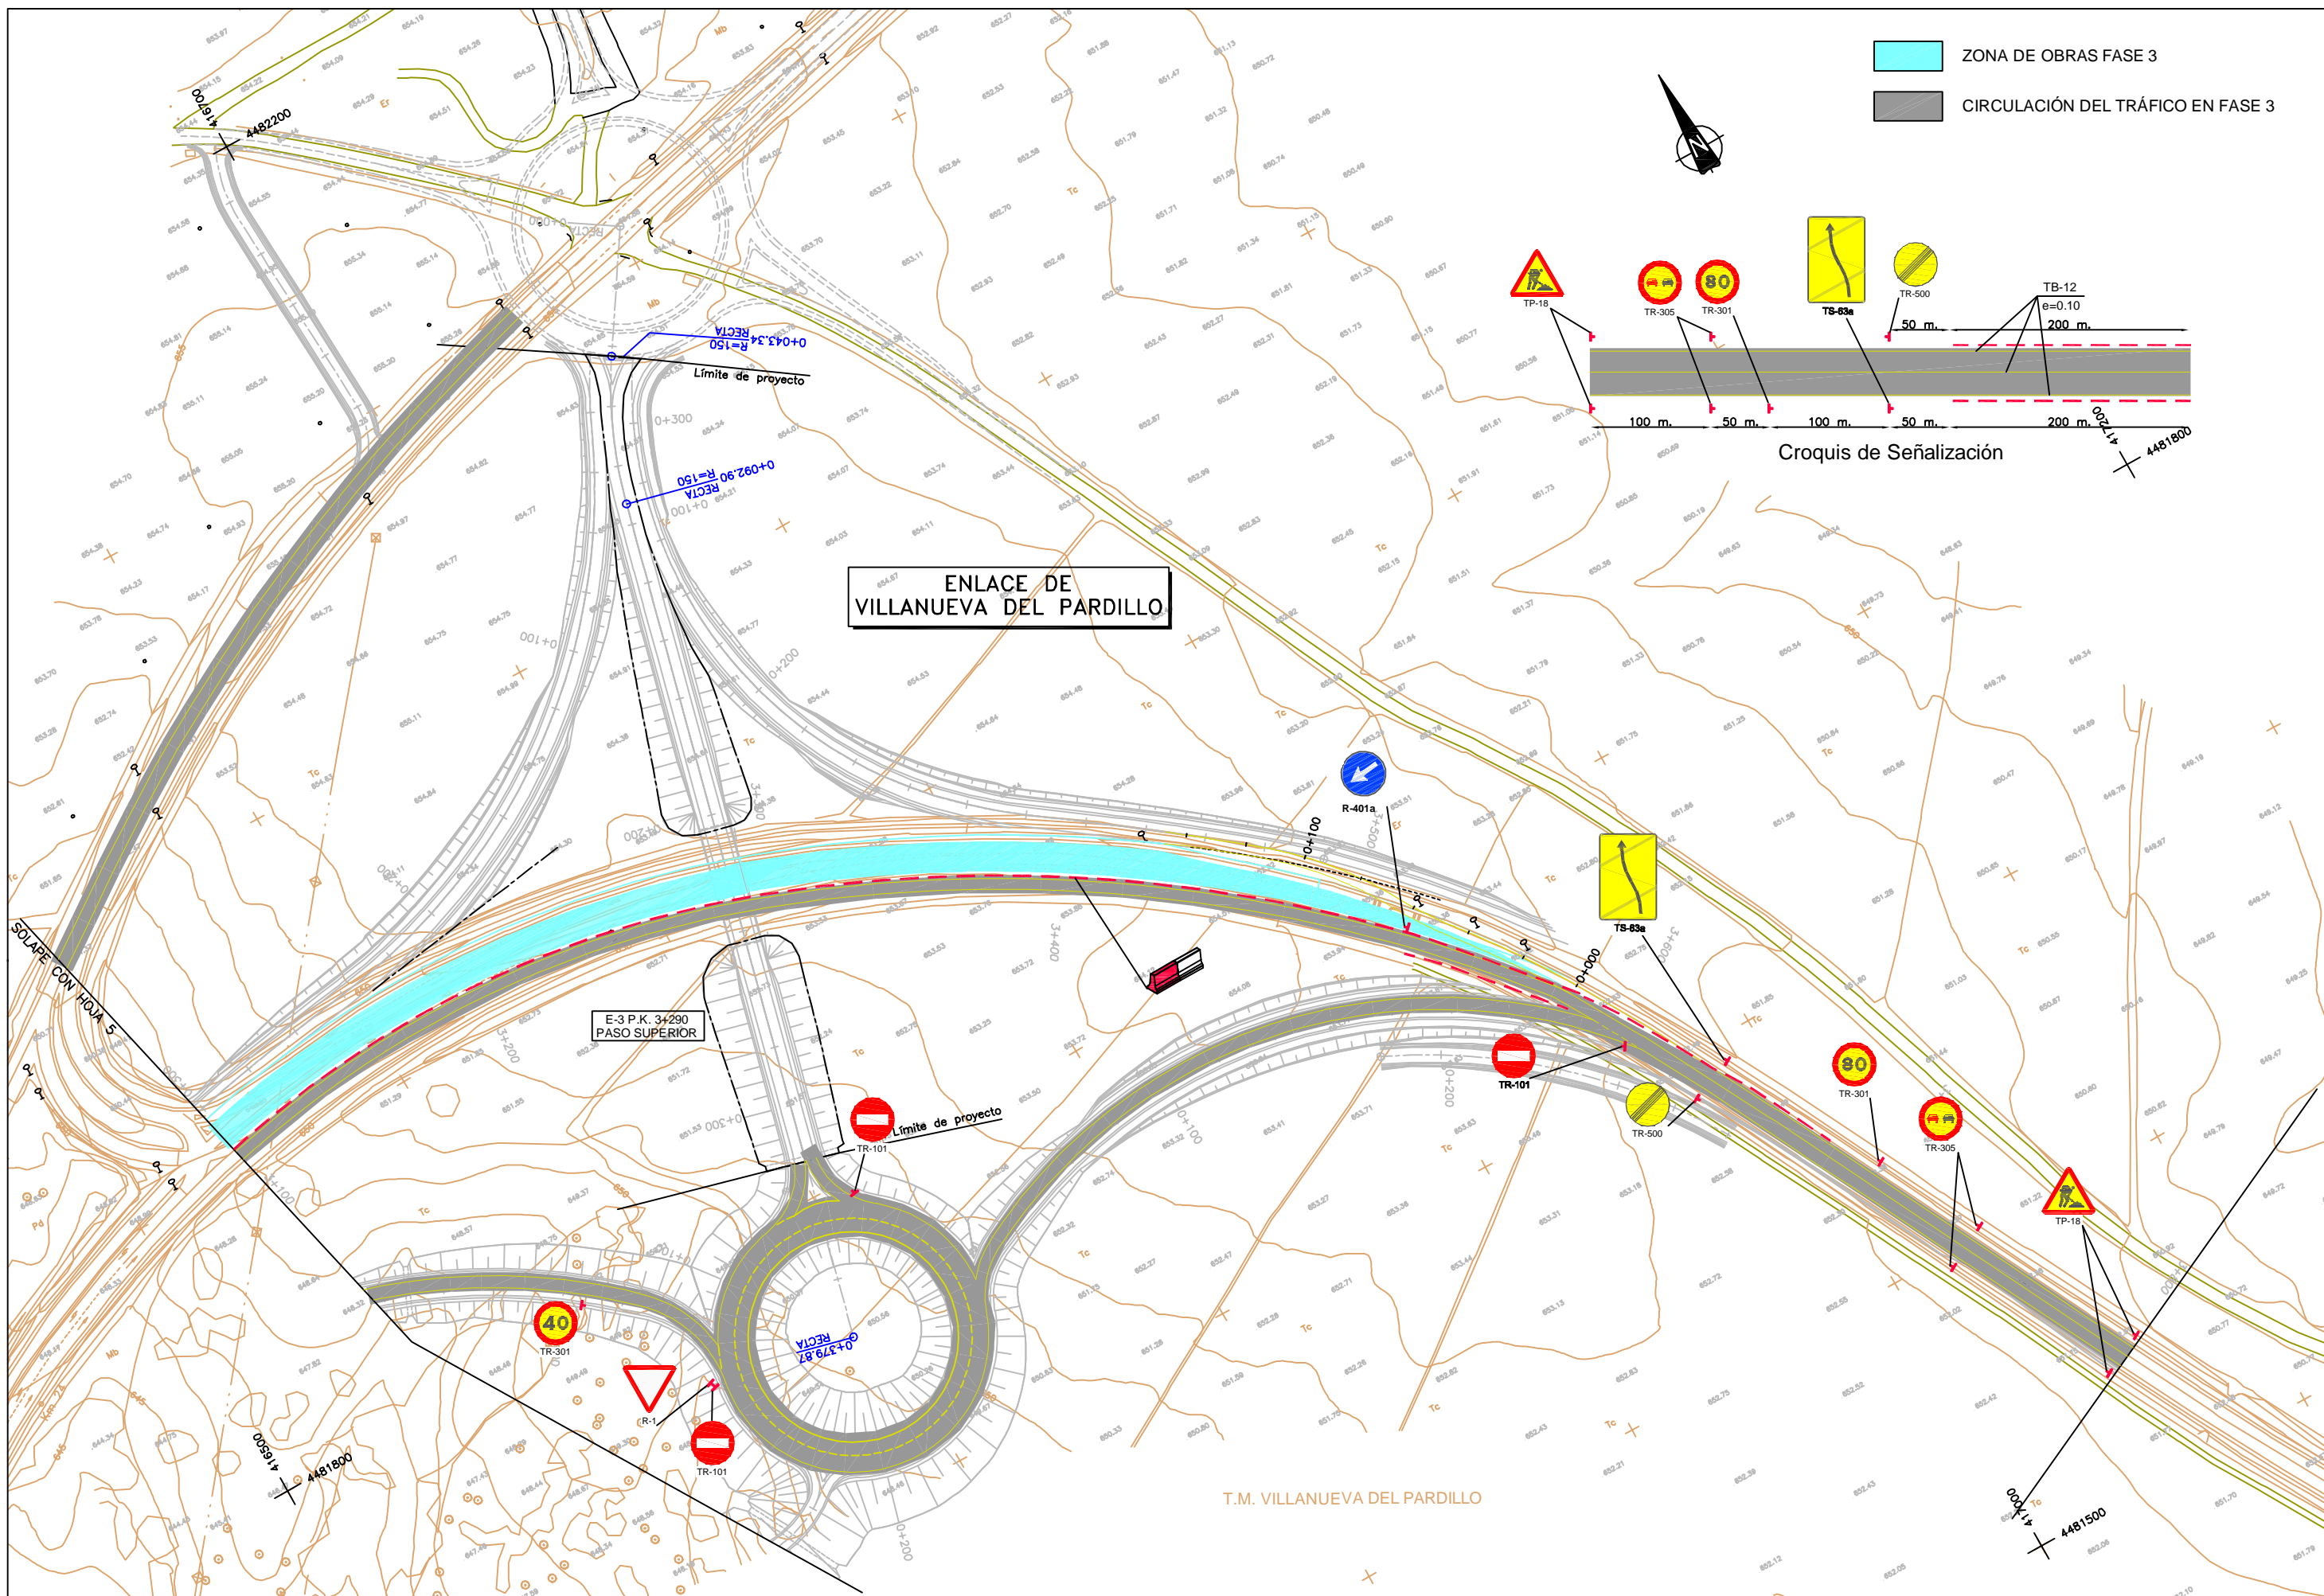

UNIVERSITAT POLITÈCNICA
DE CATALUNYA

TÍTULO
PROYECTO DEL PASO SUPERIOR SOBRE
LA M-503 Y ACCESOS.
ENLACE CON VILLANUEVA DEL PARDILLO EN
EL P.K. 3+290. (MADRID)

LA AUTORA DEL PROYECTO
ALBA ALONSO PLACIN


LA TUTORA DEL PROYECTO
ADRIANA MARTÍNEZ REGUERO


ESCALA
1:1000
0 10 20 30 40m
ORIGINALES A1

Nº DE PLANO
2.11.2
Nº DE HOJA
HOJA 6 DE 10

TÍTULO DEL PLANO
SOLUCIONES PROPUESTAS AL
TRAFICO DURANTE LA EJECUCION
DE LAS OBRAS. SEÑALIZACION



FECHA
ABRIL 2009

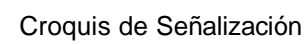

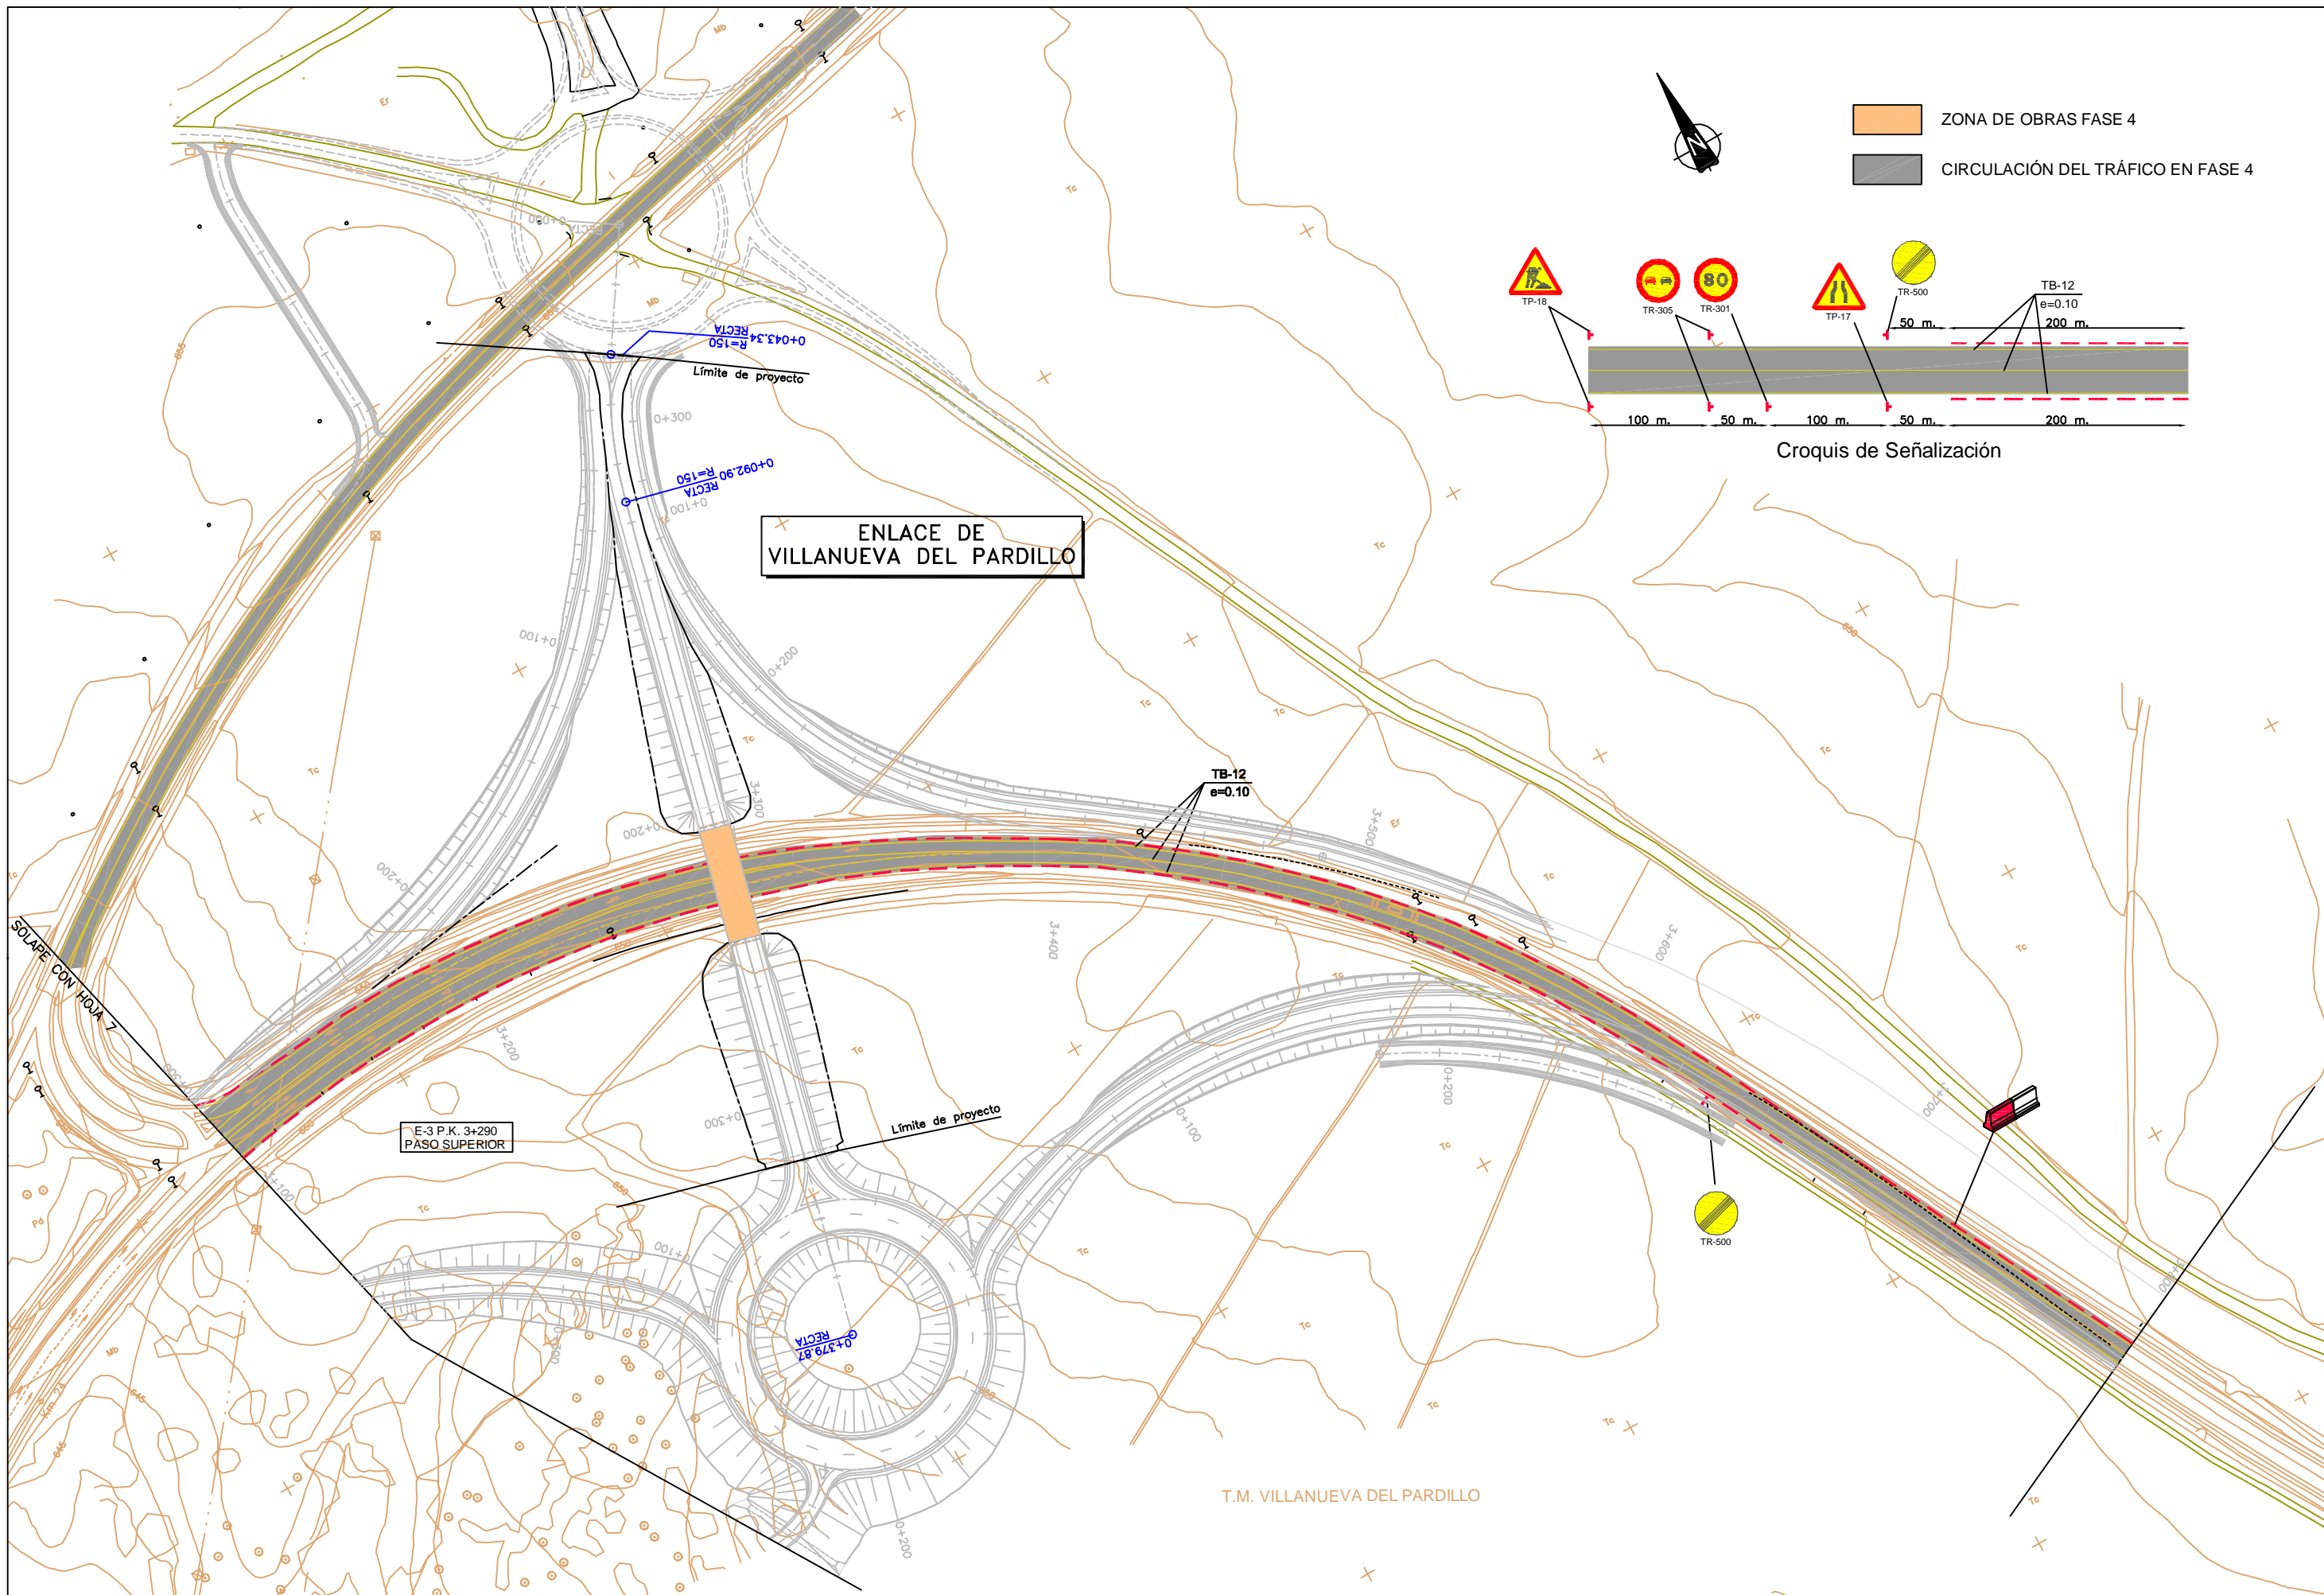


ZONA DE OBRAS FASE 5

CIRCULACIÓN DEL TRÁFICO EN FASE 5

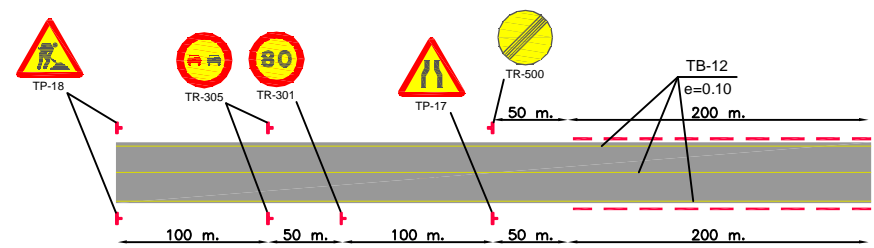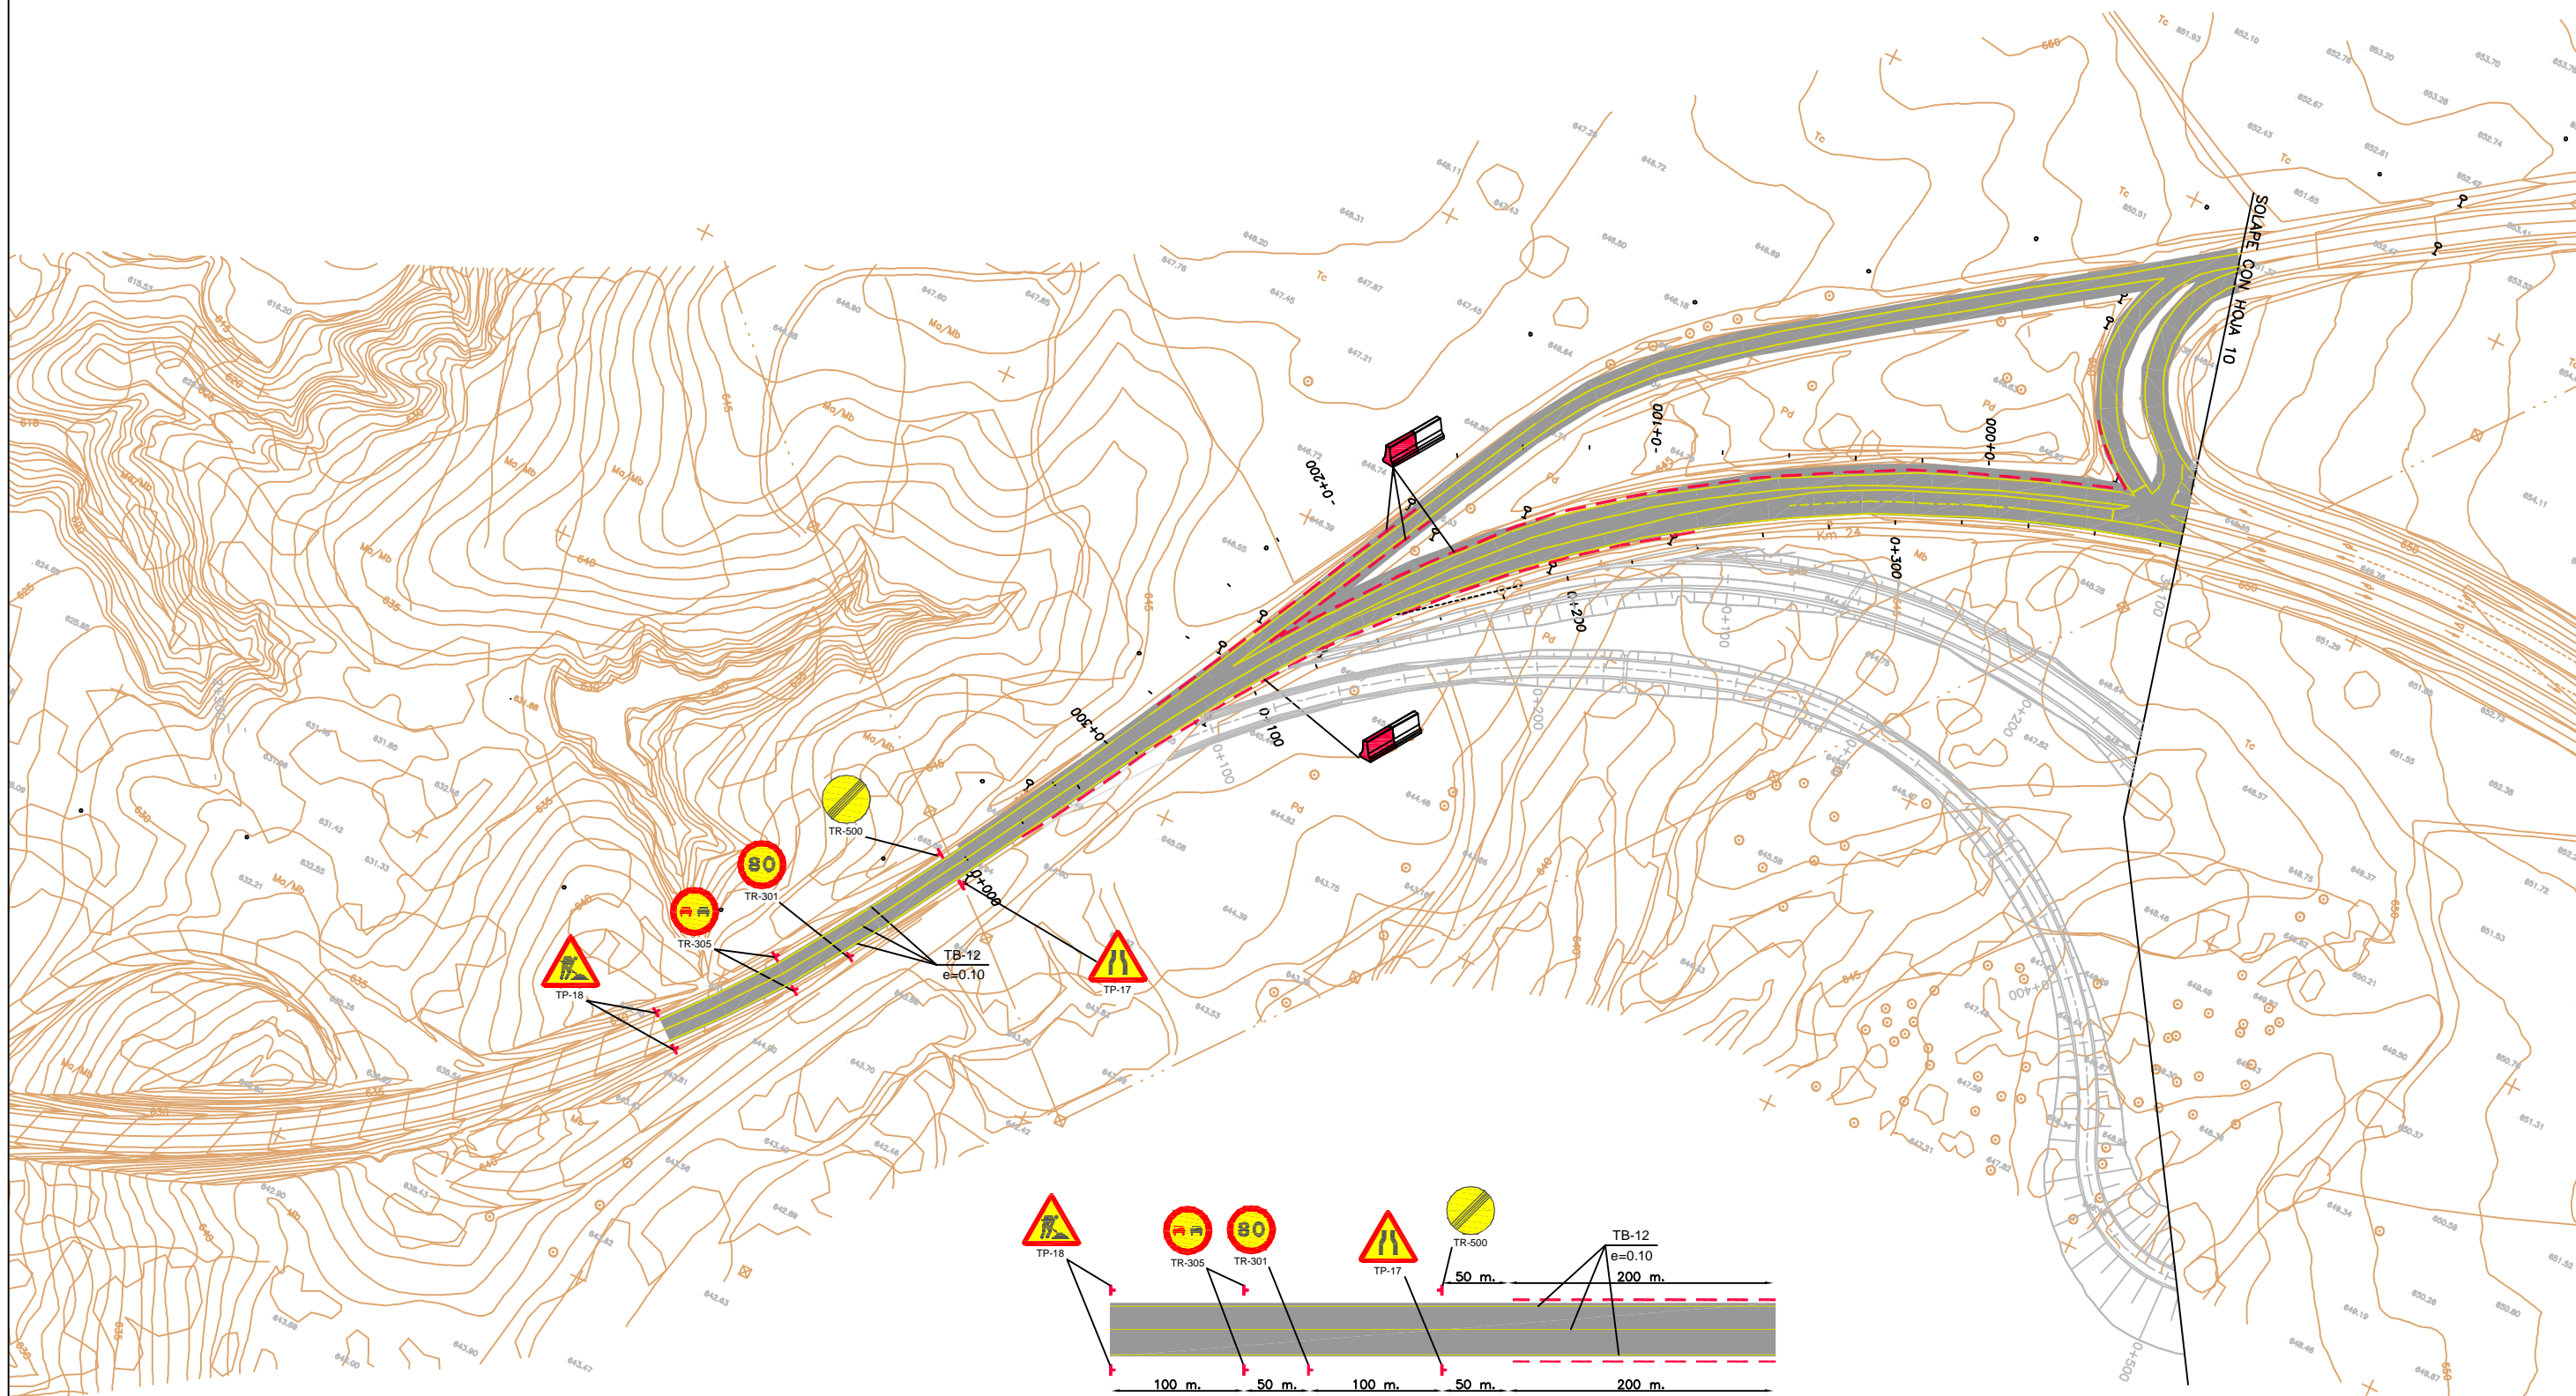


Croquis de Señalización

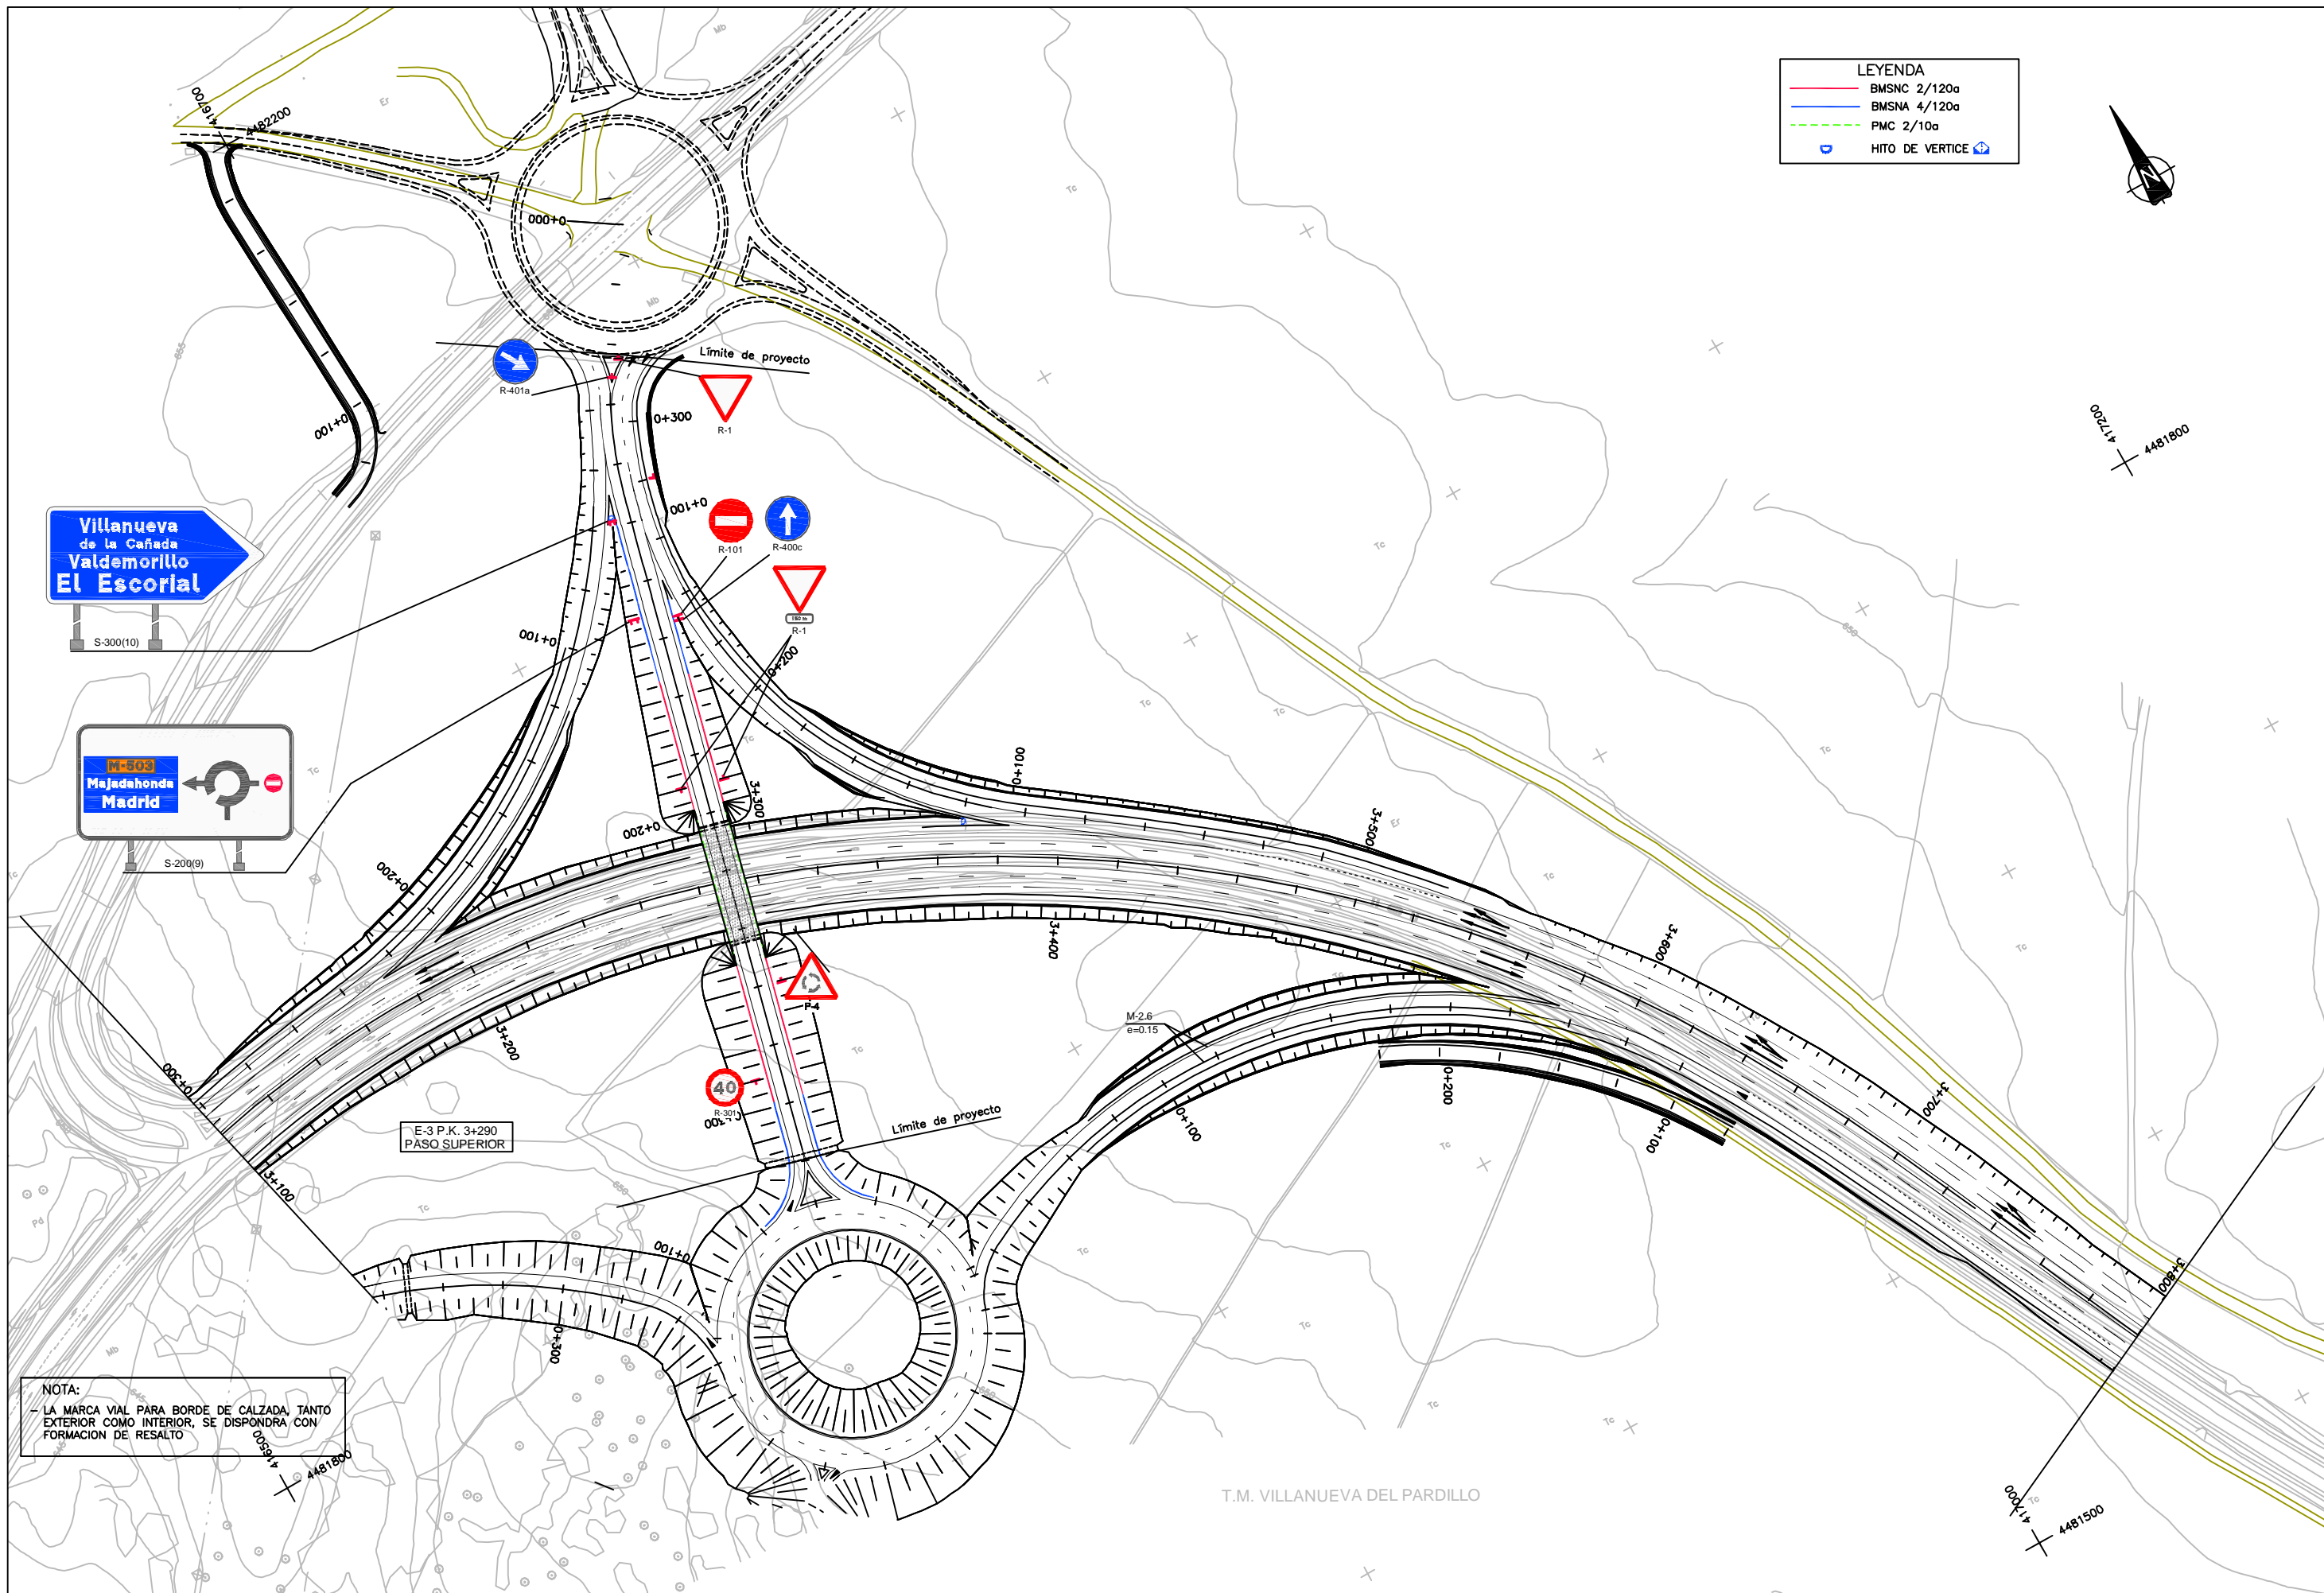

S-300(10)



S-200(9)

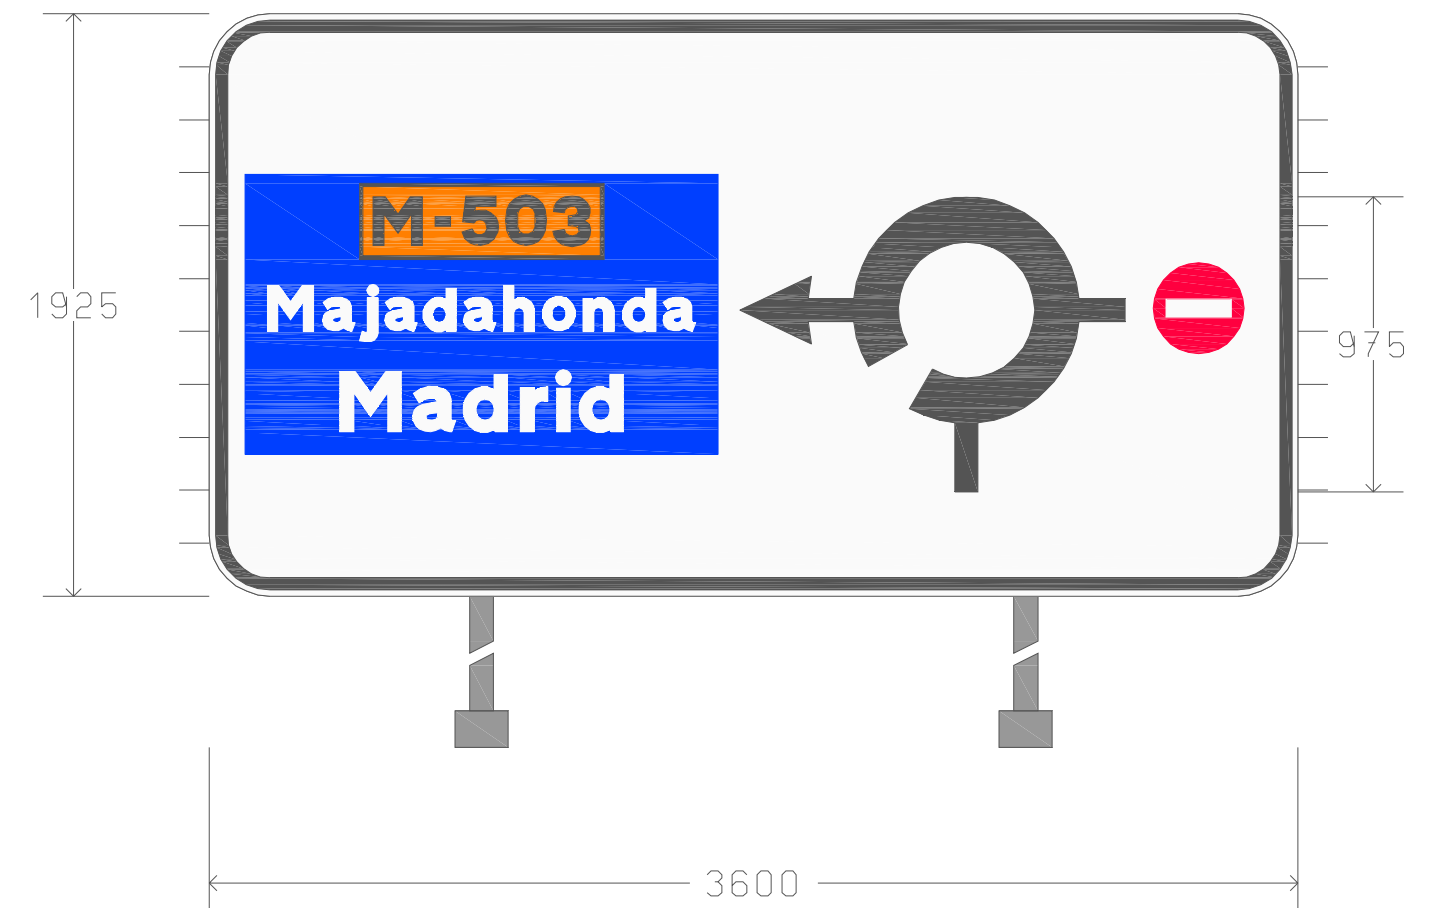

UNIVERSITAT POLITÈCNICA
DE CATALUNYA

TÍTULO PROYECTO DEL PASO SUPERIOR SOBRE
LA M-503 Y ACCESOS.
ENLACE CON VILLANUEVA DEL PARDILLO EN
EL P.K. 3+290. (MADRID)

LA AUTORA DEL PROYECTO

ALBA ALONSO PLACIN

LA TUTORA DEL PROYECTO




ADRIANA MARTÍNEZ REGUERO

ESCALA
1:20 S-300 (10) 0 0,2 0,4 0,6 0,8m
1:10 S-200 (9) 0 0,25 0,5 0,75 1m
ORIGINALES A1


Nº DE PLANO
2.12.2
Nº DE HOJA
HOJA 1 DE 1

TÍTULO DEL PLANO
SEÑALIZACION VERTICAL
CARTELES


FECHA
ABRIL 2009

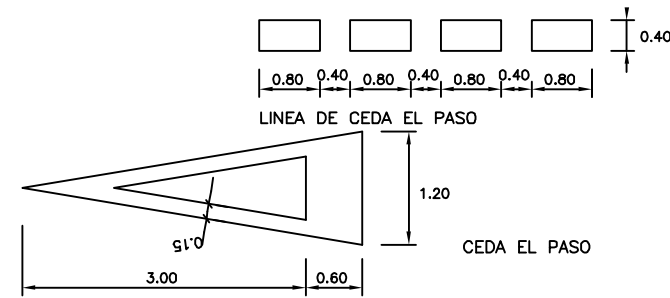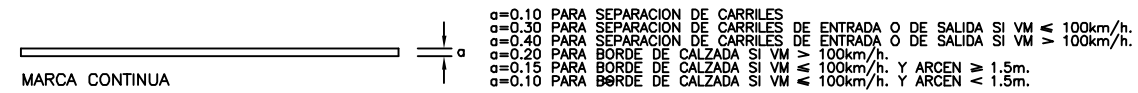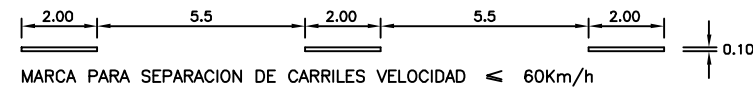

HITO DE VERTICE DE 1.70m. A 2m.
ESCALA: 1/2

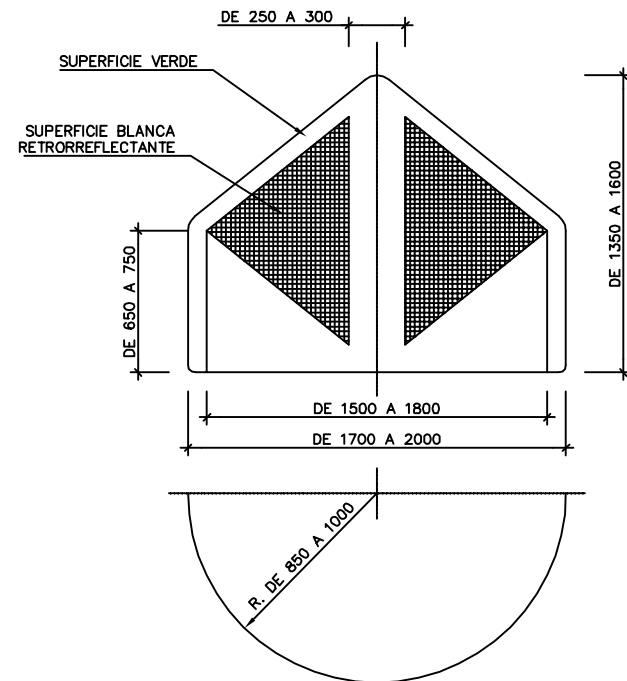


TIPO 1

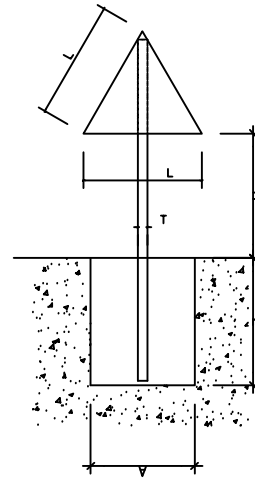


SERIE A
L=1750
D=1200
X=1800

TIPO 2

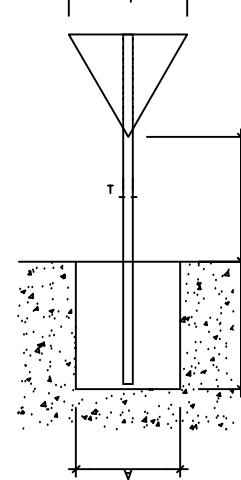


SERIE B
L=1350
D=900
X=1350

TIPO 3

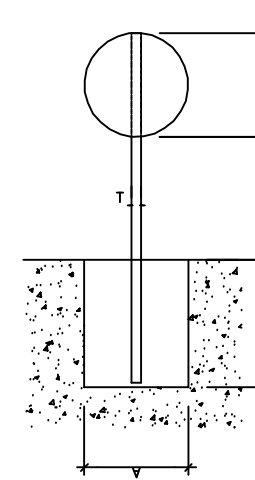

SERIE C
L=900
D=600
X=900

ALZADO LATERAL

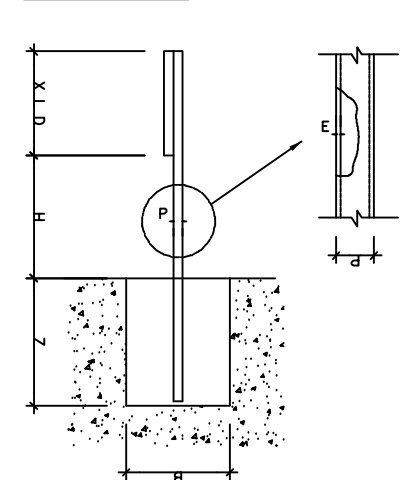

SERIE A

SEÑAL TIPO	ALTURA (m.)	MEDIDAS DEL TUBO (mm.)	MEDIDAS CIMENTACION (m.)
		T P E	A B Z
1	2.00	120 60 3	0.85 0.50 0.80
	2.20	100 80 3	0.65 0.40 0.90
	2.40	100 80 3	0.70 0.40 0.90
	2.60	100 80 3	0.75 0.50 0.90
	2.80	120 60 4	0.75 0.50 0.90
	3.00	120 60 4	0.60 0.40 1.00
3	2.00	100 60 3	0.75 0.50 0.80
	2.20	120 60 3	0.80 0.50 0.80
	2.40	120 60 3	0.85 0.50 0.80
	2.60	100 80 3	0.90 0.50 0.80
	2.80	100 80 3	0.65 0.40 0.90
	3.00	100 80 3	0.70 0.40 0.90


SERIE B

SEÑAL TIPO	ALTURA (m.)	MEDIDAS DEL TUBO (mm.)	MEDIDAS CIMENTACION (m.)
		T P E	A B Z
1	1.50	100 50 3	0.60 0.40 0.70
	1.70	100 50 3	0.65 0.40 0.70
	1.90	100 50 3	0.70 0.40 0.70
	2.10	100 60 3	0.75 0.50 0.70
	2.30	100 60 3	0.80 0.50 0.70
	2.50	100 60 3	0.55 0.40 0.80
2	1.50	100 50 3	0.70 0.40 0.70
	1.70	100 60 3	0.75 0.50 0.70
	1.90	100 60 3	0.80 0.50 0.70
	2.10	100 60 3	0.55 0.40 0.80
	2.30	100 60 3	0.60 0.40 0.80
	2.50	100 60 3	0.65 0.40 0.80
3	1.50	100 50 3	0.50 0.40 0.70
	1.70	100 50 3	0.55 0.40 0.70
	1.90	100 50 3	0.55 0.40 0.70
	2.10	100 50 3	0.60 0.40 0.70
	2.30	100 50 3	0.65 0.40 0.70
	2.50	100 60 3	0.70 0.40 0.70


SERIE C

SEÑAL TIPO	ALTURA (m.)	MEDIDAS DEL TUBO (mm.)	MEDIDAS CIMENTACION (m.)
		T P E	A B Z
1	1.50	80 40 2	0.40 0.40 0.60
	1.70	80 40 2	0.40 0.40 0.60
	1.90	80 40 2	0.45 0.40 0.60
	2.10	80 40 3	0.50 0.40 0.60
	2.30	80 40 3	0.50 0.40 0.60
	2.50	80 40 3	0.55 0.40 0.60
2	1.50	80 40 2	0.45 0.40 0.60
	1.70	80 40 2	0.45 0.40 0.60
	1.90	80 40 3	0.50 0.40 0.60
	2.10	80 40 3	0.55 0.40 0.60
	2.30	80 40 3	0.55 0.40 0.60
	2.50	80 40 3	0.60 0.40 0.60
3	1.50	80 40 2	0.55 0.40 0.50
	1.70	80 40 2	0.40 0.40 0.60
	1.90	80 40 2	0.40 0.40 0.60
	2.10	80 40 2	0.40 0.40 0.60
	2.30	80 40 2	0.45 0.40 0.60
	2.50	80 40 2	0.45 0.40 0.60


ANCLAJE SUPERIOR – TRIANGULO DE 900 mm.

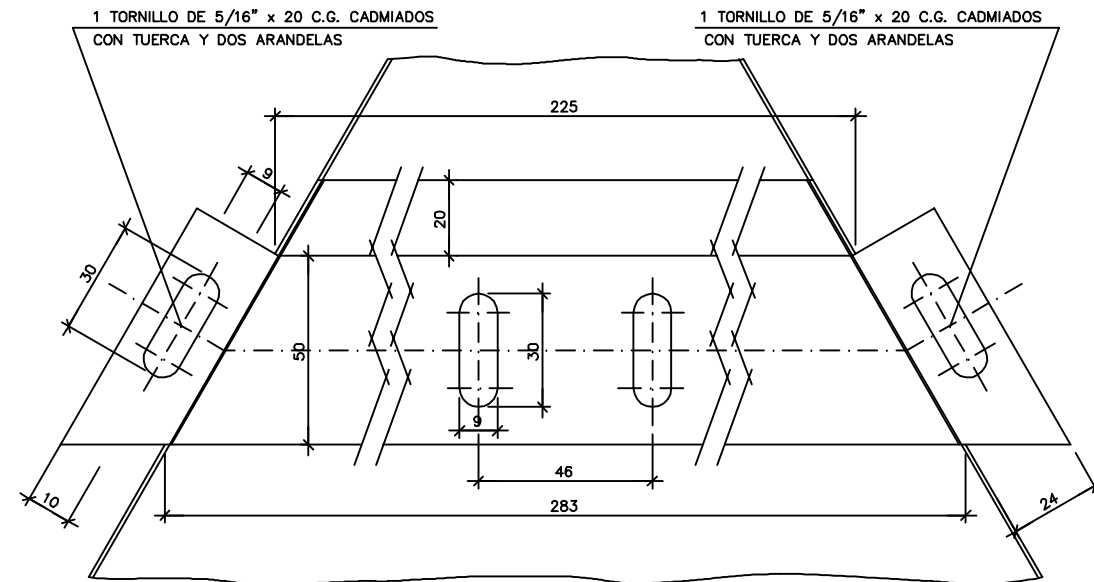

ORIFICIOS PARA ANCLAJE EN DISCOS

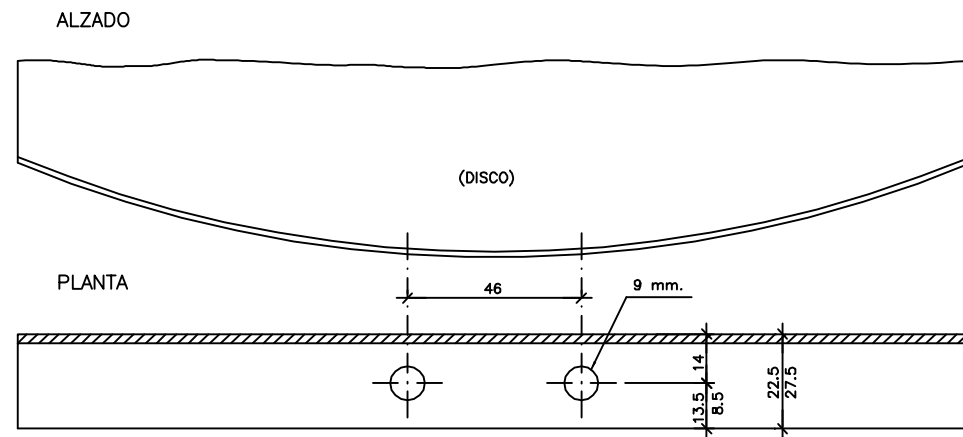


PIEZA DE ANCLAJE

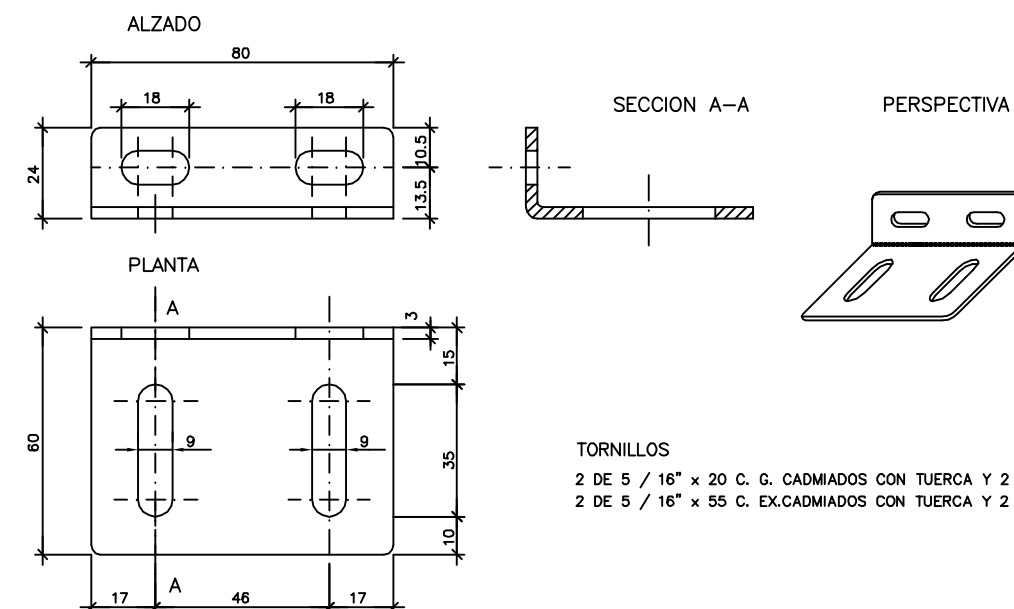

TORNILLOS

2 DE 5 / 16" x 20 C. G. CADMIADOS CON TUERCA Y 2 ARANDELAS
2 DE 5 / 16" x 55 C. EX.CADMIADOS CON TUERCA Y 2 ARANDELAS


UBICACION TRANSVERSAL Y VERTICAL DE SEÑALES

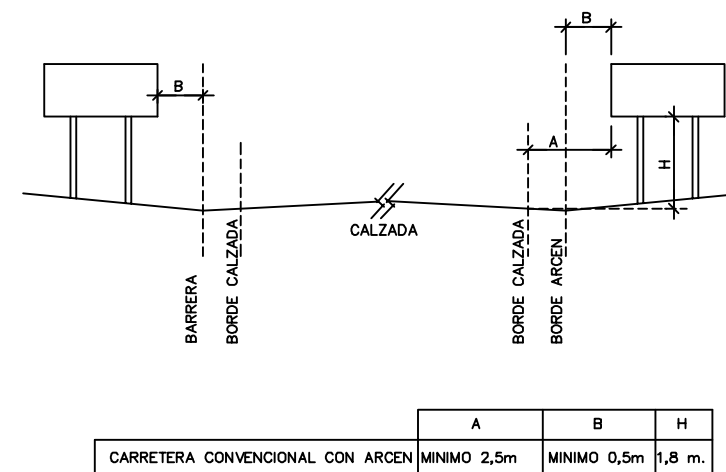


	A	B	H
CARRETERA CONVENCIONAL CON ARCEN	MINIMO 2,5m	MINIMO 0,5m	1,8 m.

ORIENTACION DE SEÑALES EN EL MARGEN DE LA CARRETERA


a) TRAMO RECTO

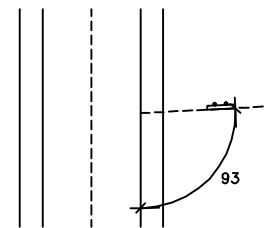

b) CURVA IZQUIERDA

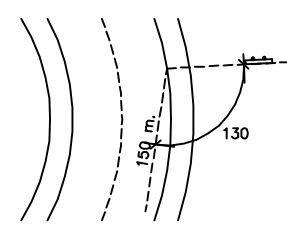


c) CURVA DERECHA

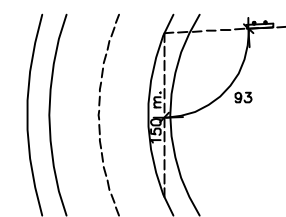

SEÑALES		POSTES	
FORMA	ALTURA	LONGITUD	EMPOTRAMIENTO
TRIANGULAR	1750	4200	890
	1350	3600	630
	900	3000	420
CIRCULAR	1200	3800	820
	900	3300	620
	600	2900	520

ORIFICIOS PARA ANCLAJE DE TRIANGULOS

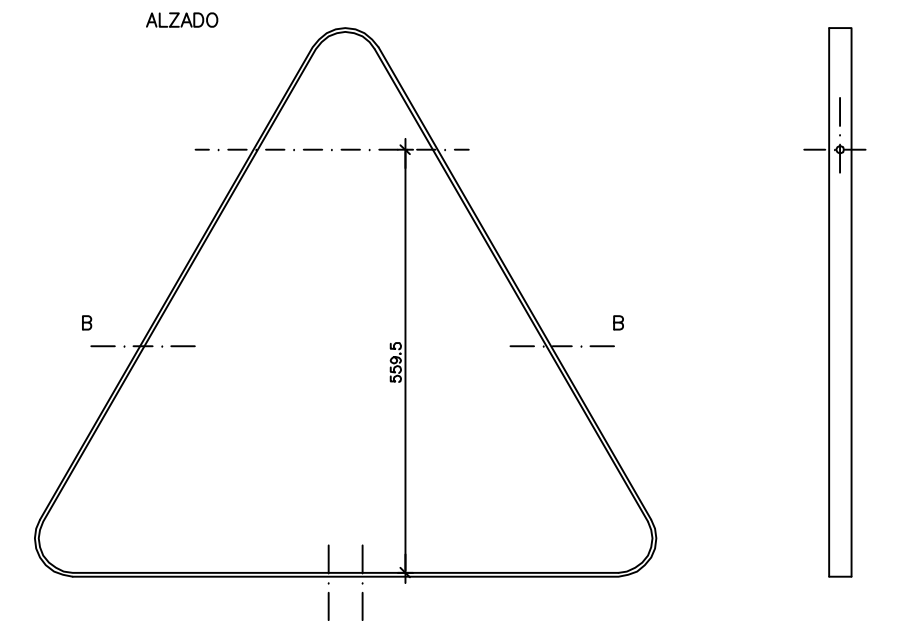


SECCION B-B




DETALLE DE ORIFICIOS EN PLACAS Y CAJETINES

ALZADO

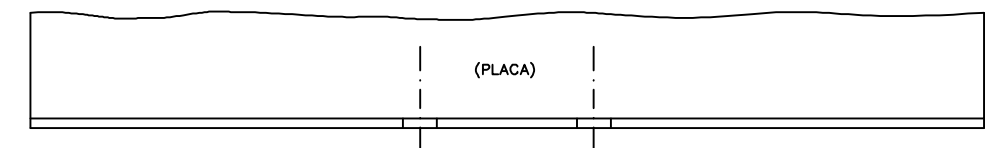

PLANTA

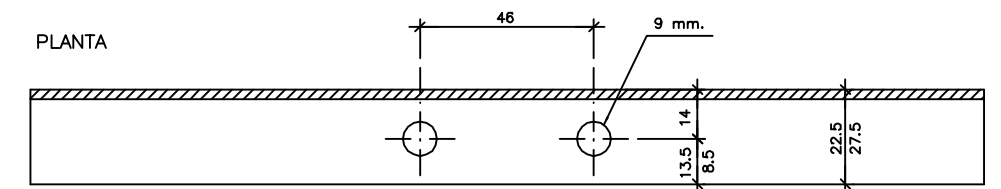

UNIVERSITAT POLITÈCNICA
DE CATALUNYA

TÍTULO PROYECTO DEL PASO SUPERIOR SOBRE
LA M-503 Y ACCESOS.
ENLACE CON VILLANUEVA DEL PARDILLO EN
EL P.K. 3+290. (MADRID)

LA AUTORA DEL PROYECTO
ALBA ALONSO PLACIN


LA TUTORA DEL PROYECTO
ADRIANA MARTÍNEZ REGUERO

ESCALA
VARIAS
ORIGINALES A1


Nº DE PLANO
2.12.3
Nº DE HOJA
HOJA 2 DE 12

TÍTULO DEL PLANO
DETALLES DE SEÑALIZACION


FECHA
ABRIL 2009

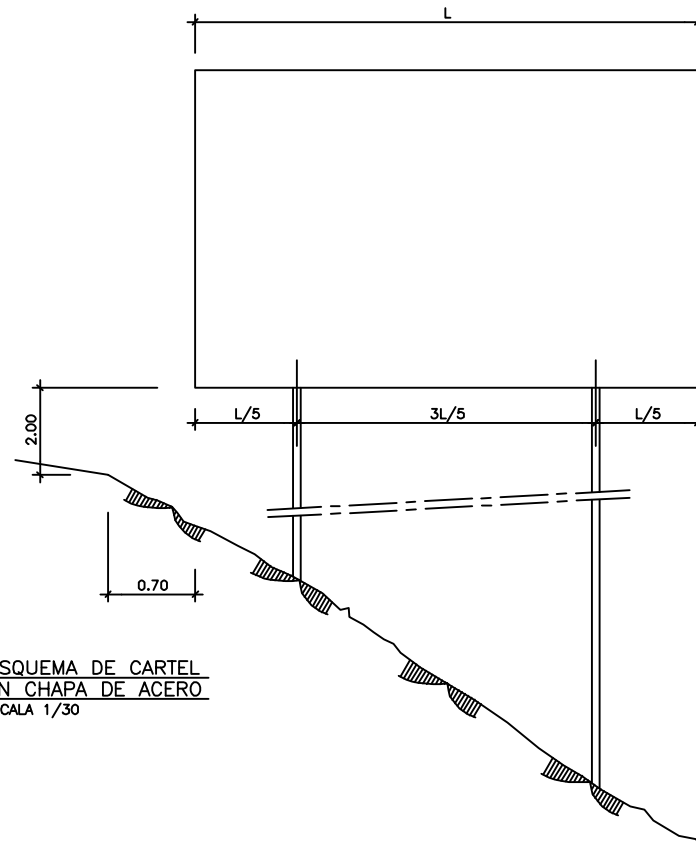


ESQUEMA DE CARTEL
EN CHAPA DE ACERO
ESCALA 1/30

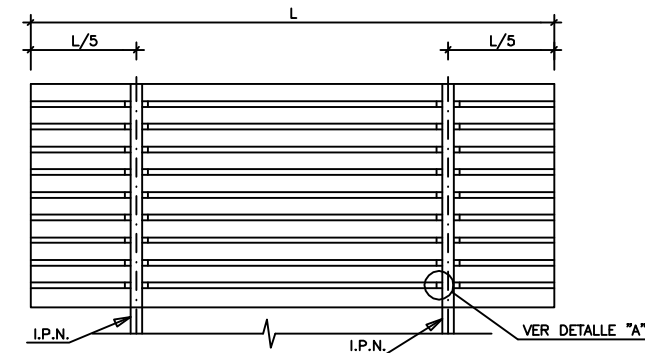

ALZADO POSTERIOR DE CARTEL CON PERFILES DE ALUMINIO

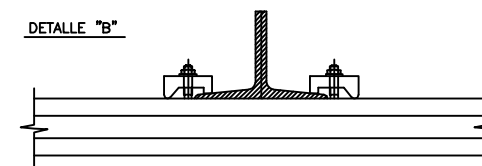


DETALLE DE UNION DE PERFILES AL SOPORTE
ESCALA 1/100

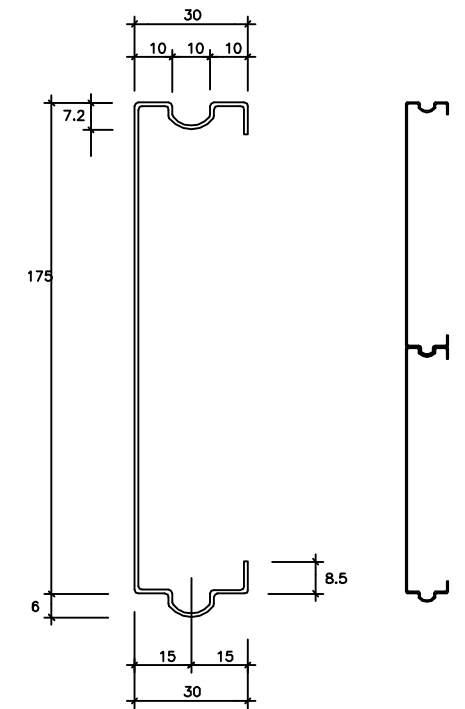


CHAPA DE ACERO GALVANIZADO


CIMENTACION Y ANCLAJE
ESCALA 1/10

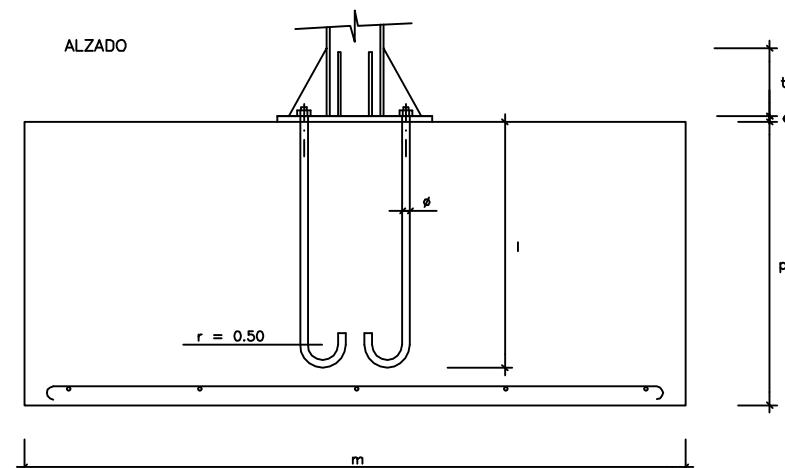


ALZADO

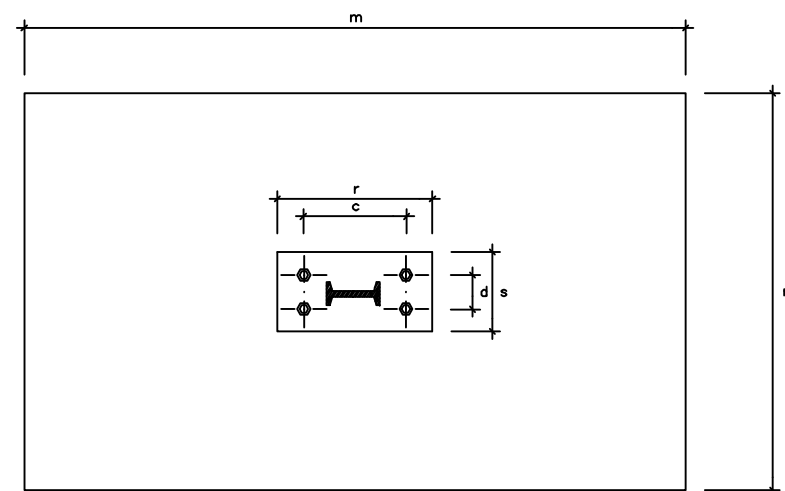


PLANTA

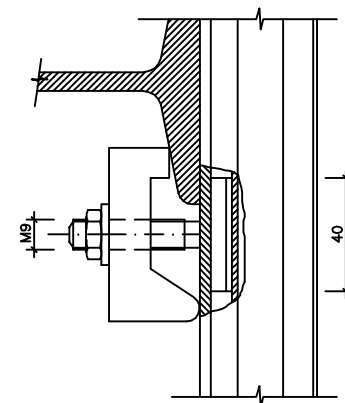


DETALLE DE SUJECCION Y ENJAJE
DE LOS PERFILES DE ALUMINIO

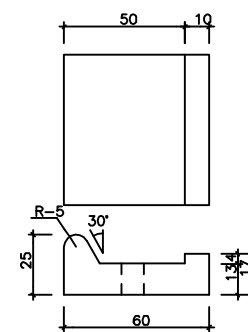


DETALLE "B"

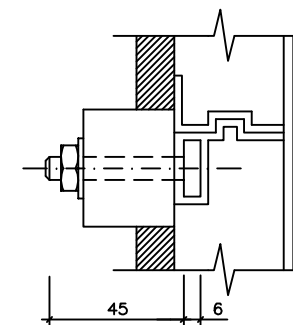

DETALLE "A"

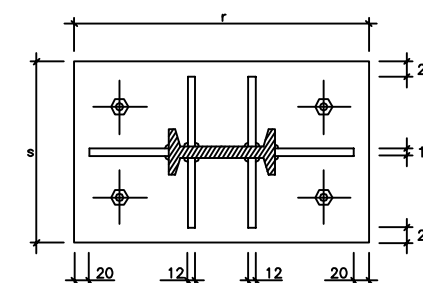

PLACA DE ANCLAJE Y RIGIDIZADORES
ESCALA 1/5

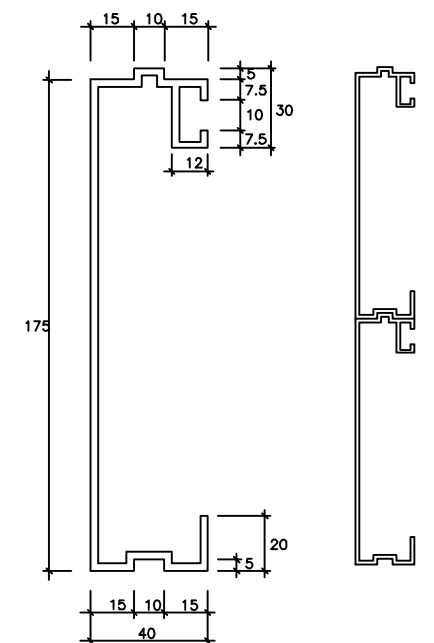

PERFIL DE ALUMINIO PARA CARTELES



UNIVERSITAT POLITÈCNICA
DE CATALUNYA

TÍTULO PROYECTO DEL PASO SUPERIOR SOBRE
LA M-503 Y ACCESOS.
ENLACE CON VILLANUEVA DEL PARDILLO EN
EL P.K. 3+290. (MADRID)

LA AUTORA DEL PROYECTO
ALBA ALONSO PLACÍN

LA TUTORA DEL PROYECTO
ADRIANA MARTÍNEZ REGUERO


ESCALA
VARIAS
ORIGINALES A1

Nº DE PLANO
2.12.3
Nº DE HOJA
HOJA 3 DE 12

TÍTULO DEL PLANO
DETALLES DE SEÑALIZACION

FECHA
ABRIL 2009

BARRERA METALICA
SIMPLE
BMSNA4/120a

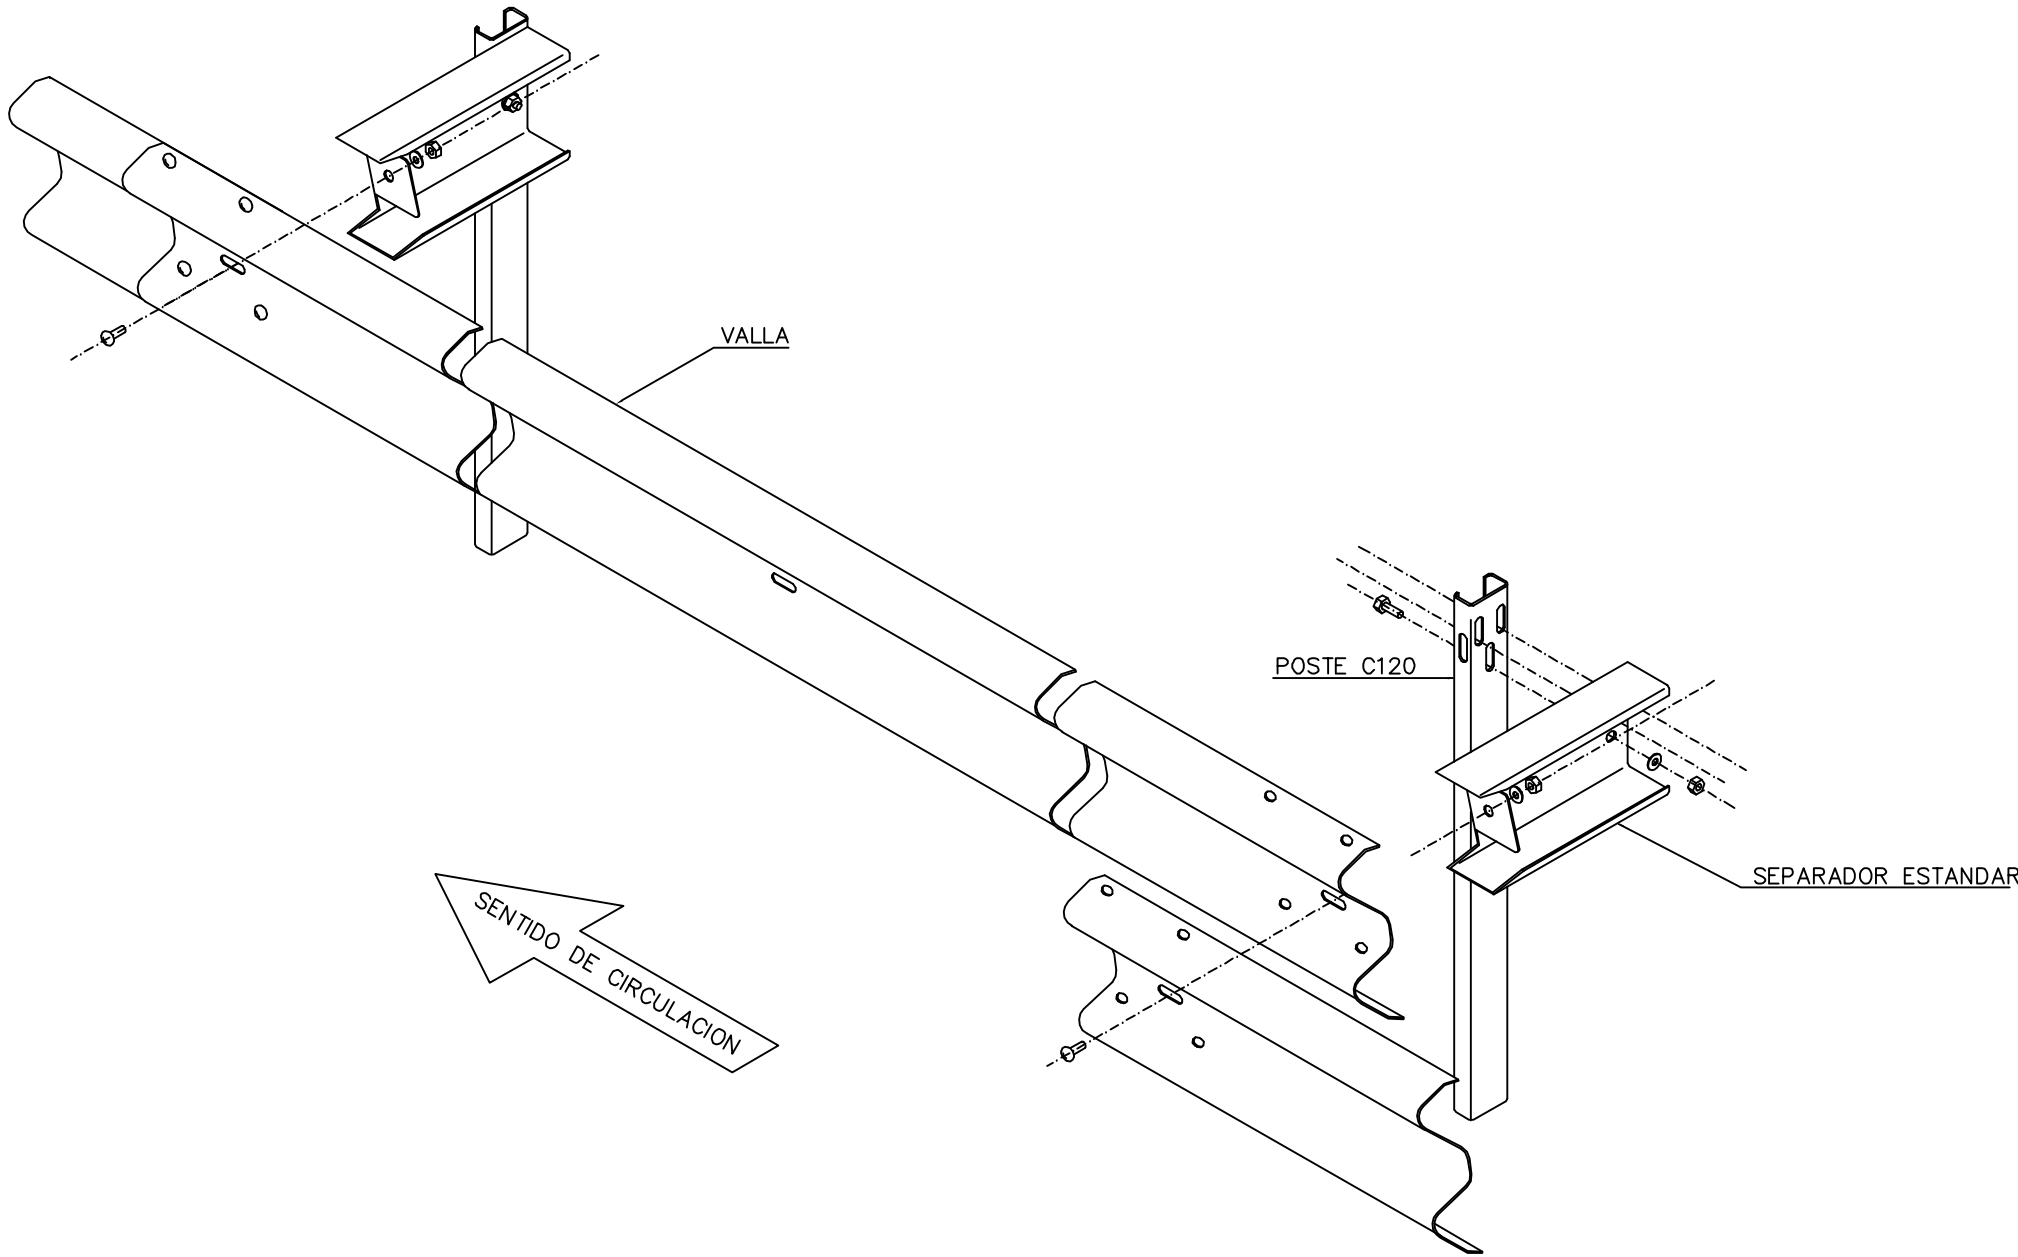



TORNILLO M16*40 DE CABEZA EXAGONAL
+ ARANDELA DE 3mm + TUERCA

TORNILLO M16*40 DE CABEZA REDONDA
+ ARANDELA DE 3mm + TUERCA


8 TORNILLOS M16*30 DE CABEZA REDONDA
+ 8 ARANDELAS DE 3mm + 8 TUERCAS

SECCION DE LA BARRERA

TRANSICIONES Y FINAL DE BARRERA BMSNC 2/120a

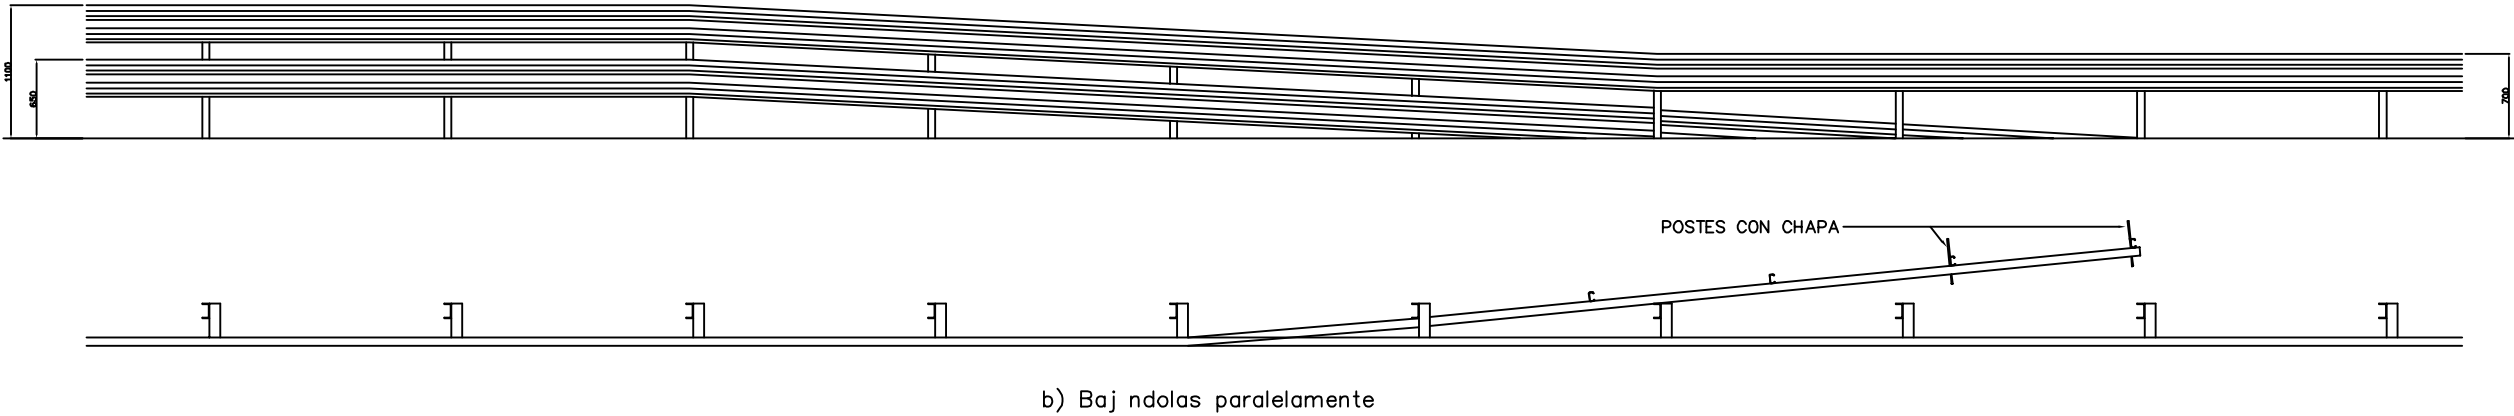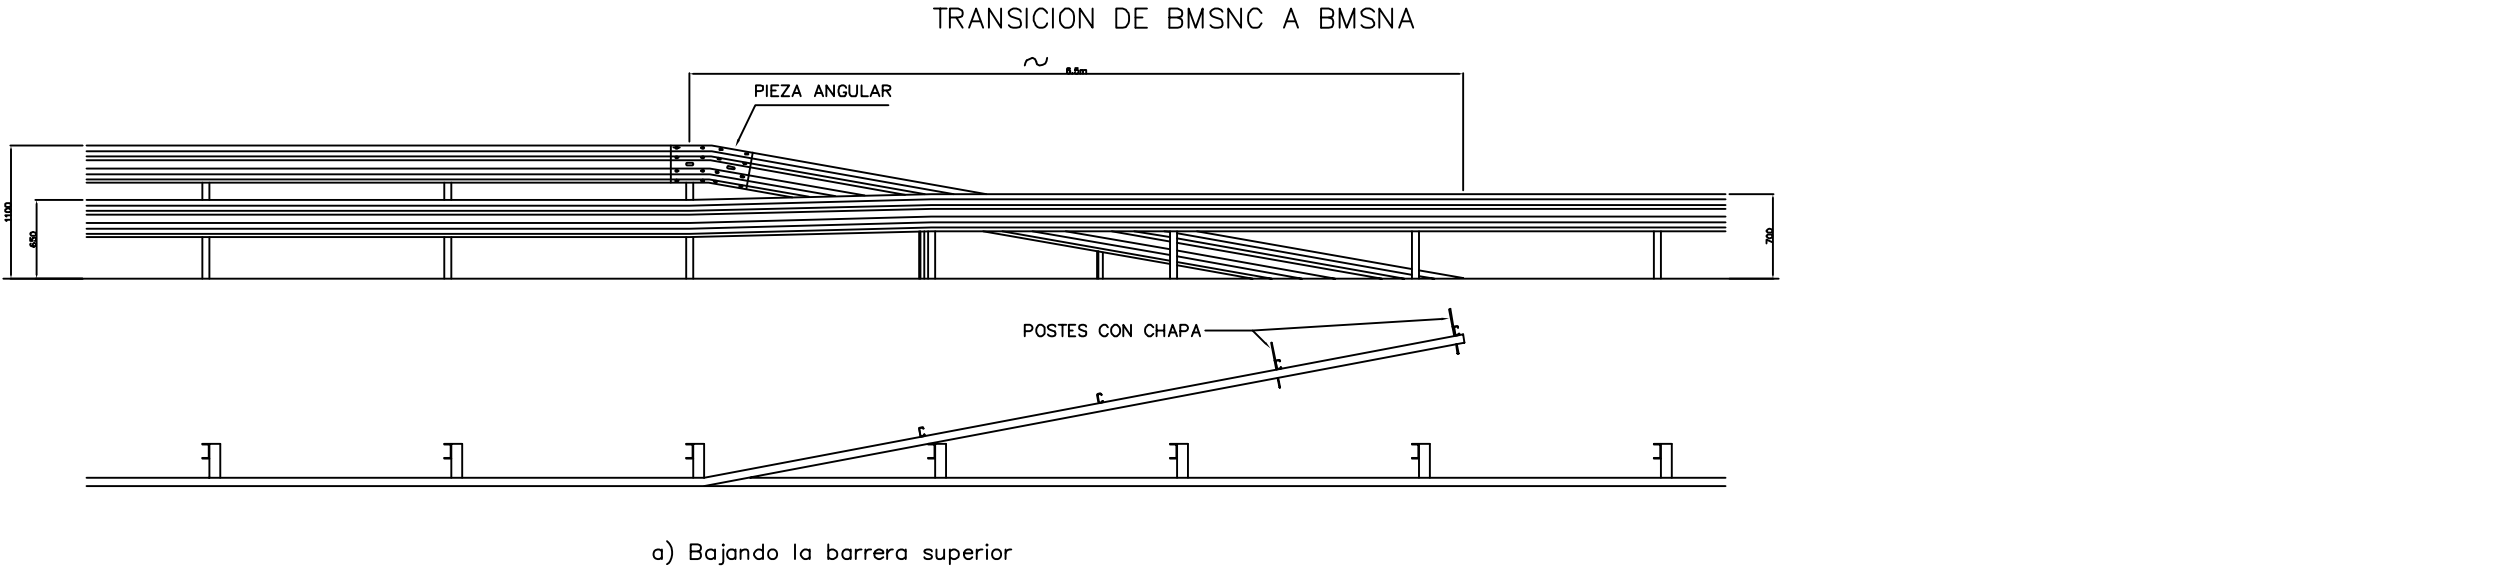


ANCLAJE DE LOS POSTES

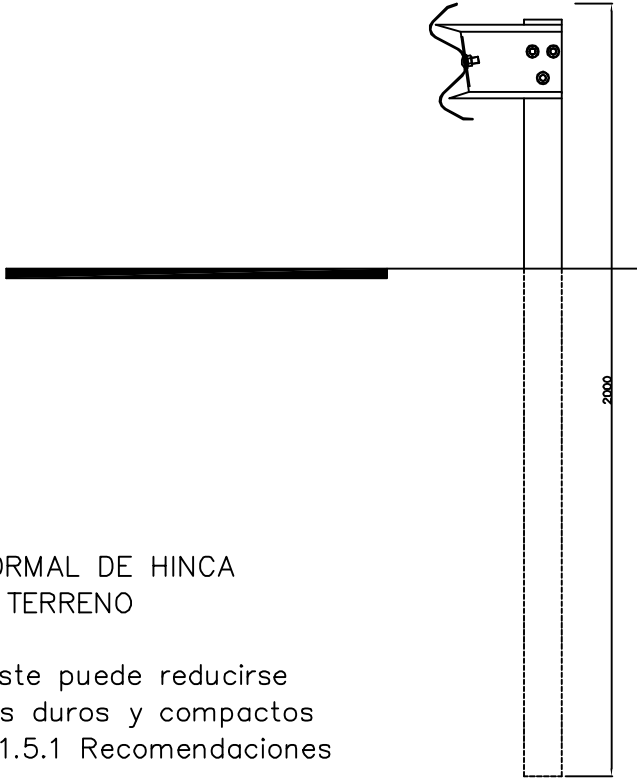


PROCEDIMIENTO NORMAL DE HINCA DEL POSTE EN EL TERRENO


La longitud del poste puede reducirse a 1500 en terrenos duros y compactos según apartado 5.1.5.1 Recomendaciones

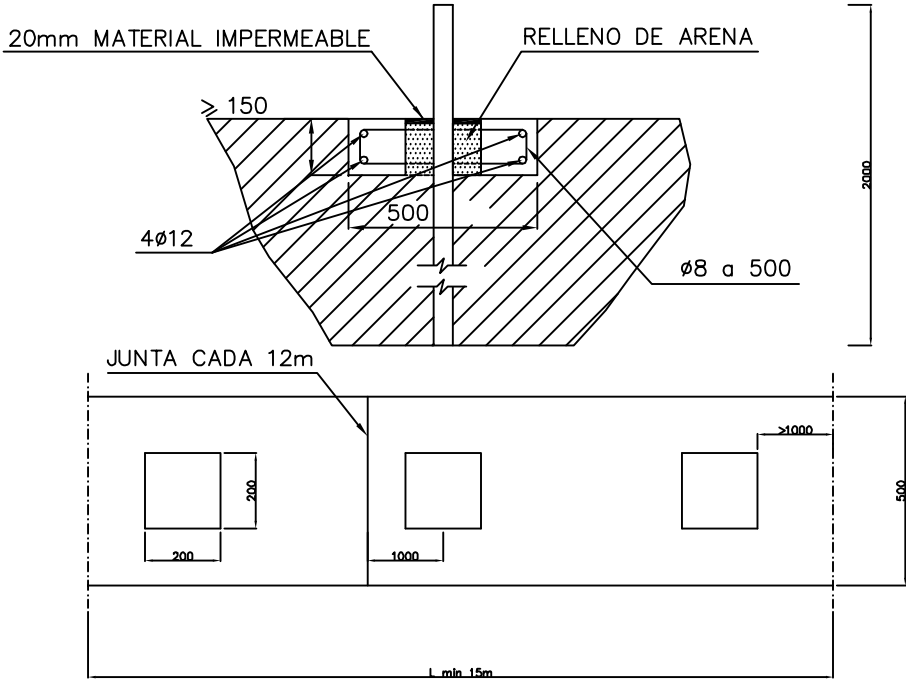


PROCEDIMIENTO EN SUELOS CON ESCASA RESISTENCIA

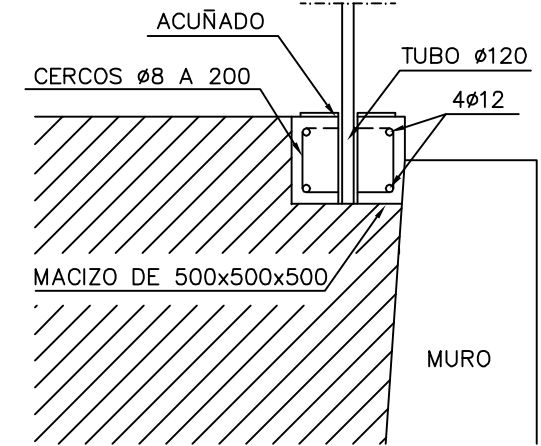

OPCION A

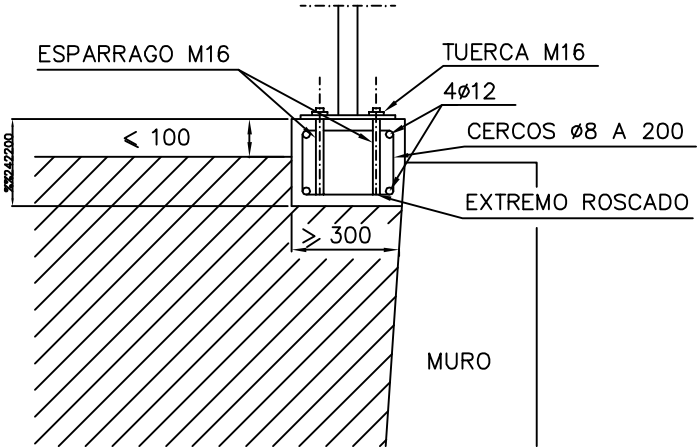


OPCION B

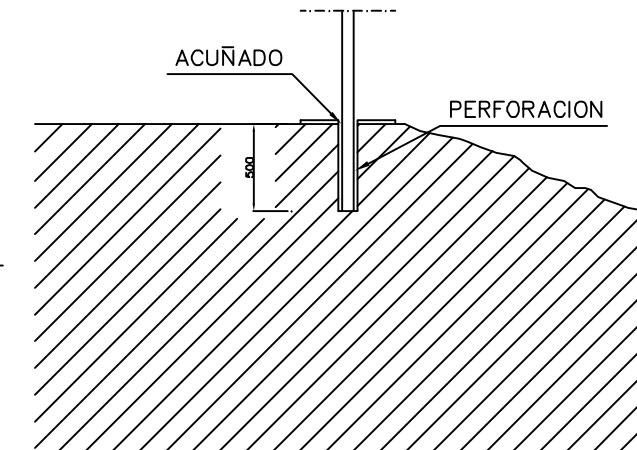


OPCION C


PROCEDIMIENTO EN PROXIMIDAD DE MURO O EN ZONA EN QUE LA HINCA RESULTE IMPOSIBLE

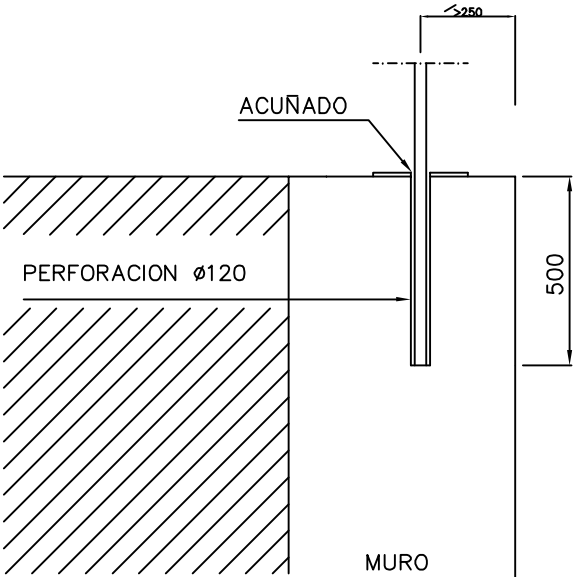

OPCION A

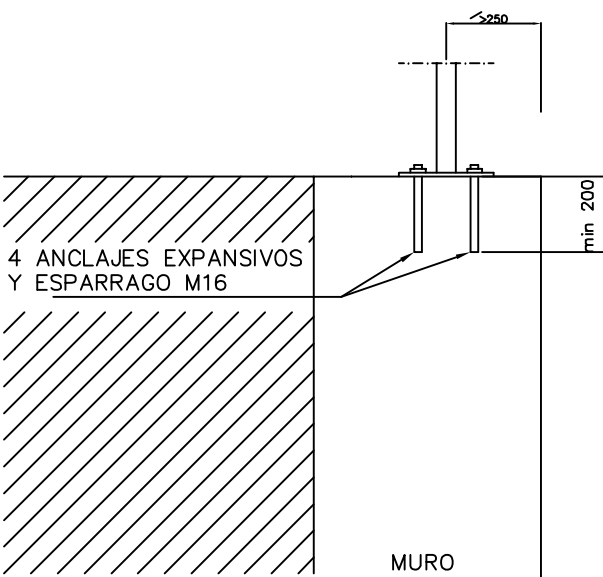

OPCION B

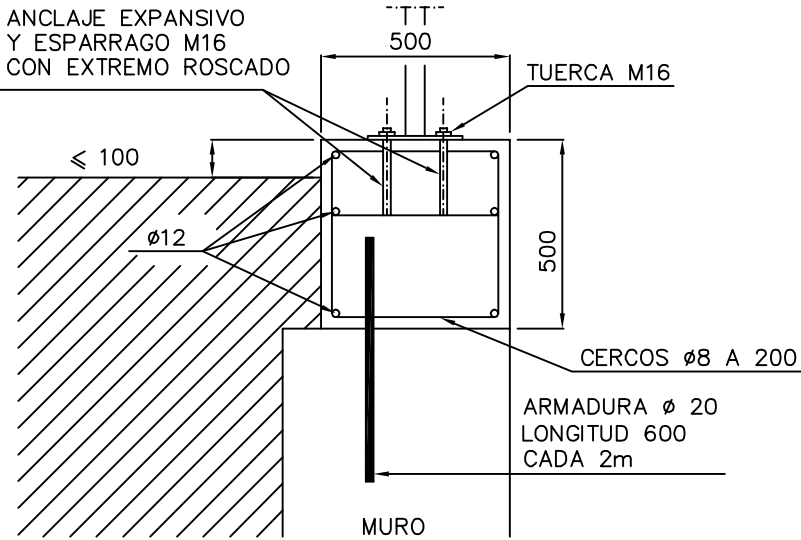


OPCION C


PROCEDIMIENTO EN CORONACION DE MUROS O SOBRE OBRAS DE FABRICA

VALLAS


VALLA RECTA ESTANDAR

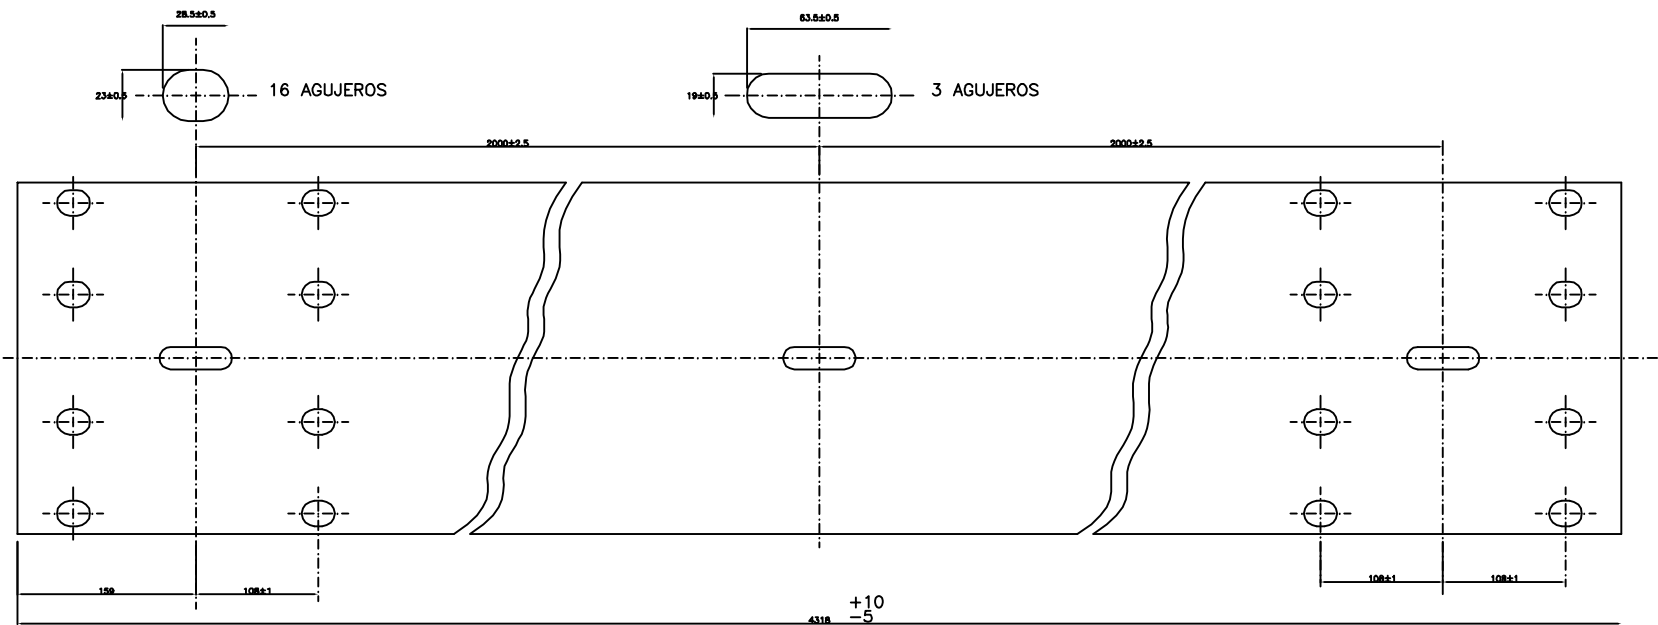

VALLA RECTA DESMONTABLE

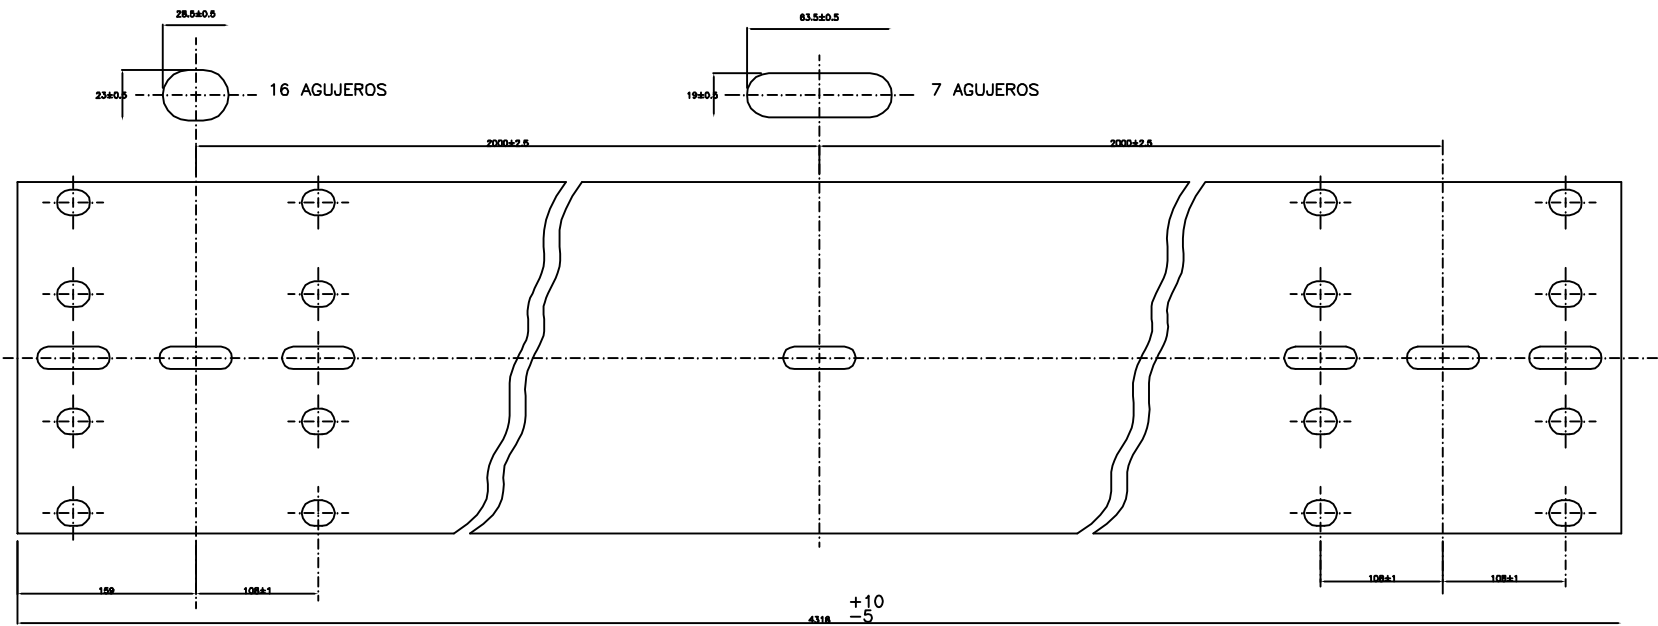


PERFIL BIONDA

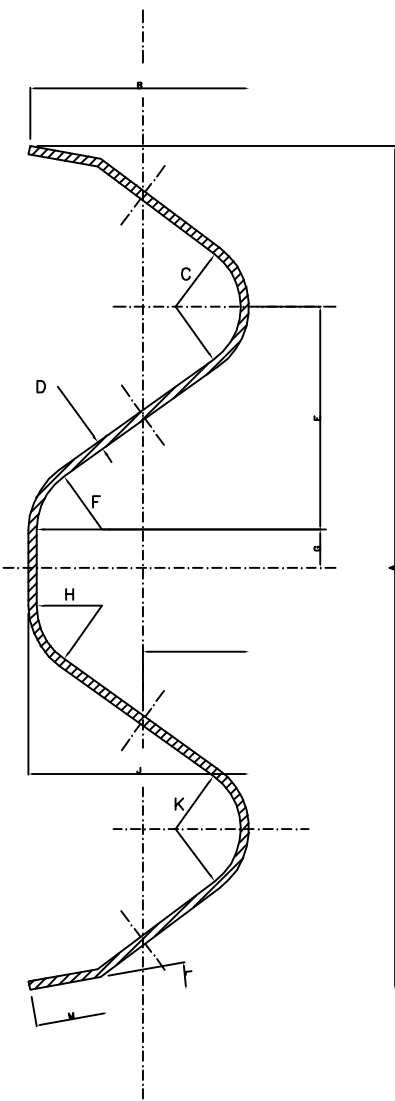


	NOMINAL	TOLER.-	TOLER.+
A	310	0	6
B	80	0	6
C	24	-2	2
D	3	-	-
E	82	-1	2
F	24	-2	2
G	14	-0.5	1
H	24	-2	2
I	39	-2	3
J	81	0	5
K	24	-2	2
L	10?	-3?	3?
M	27	-1	1

SEPARADORES Y ELEMENTOS DE UNION


SEPARADOR ESTANDAR

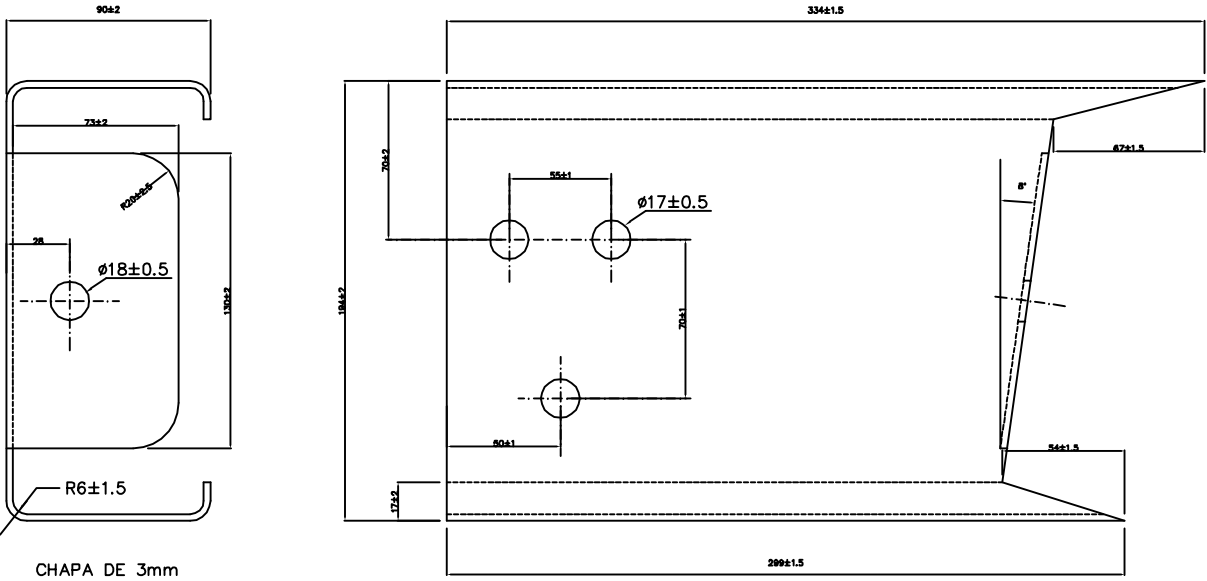


SEPARADOR CORTO

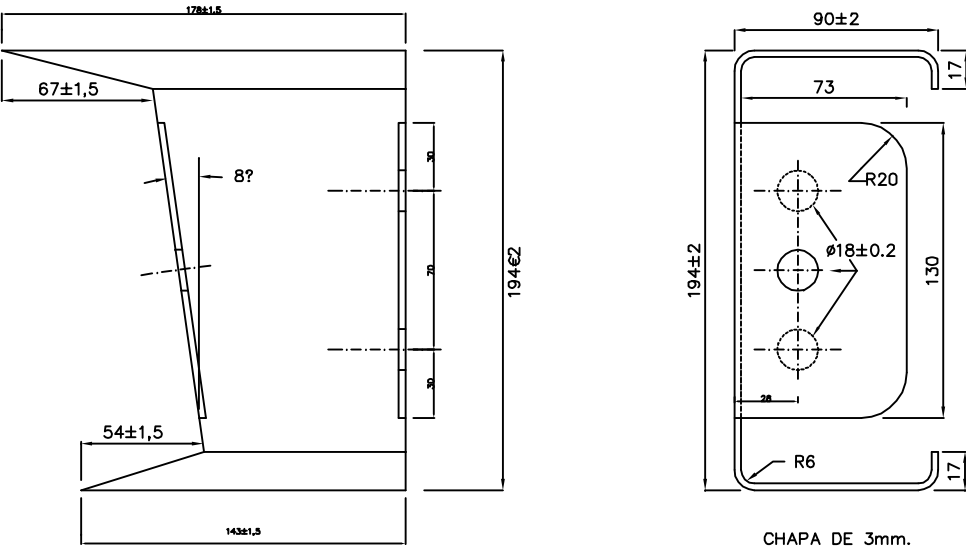

BULON Y CLAVIJA


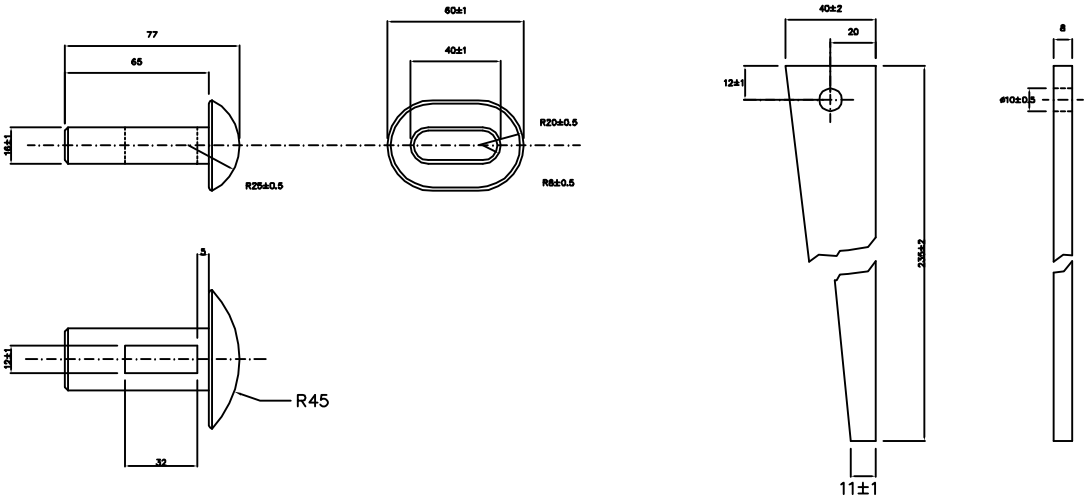


TORNILLERIA



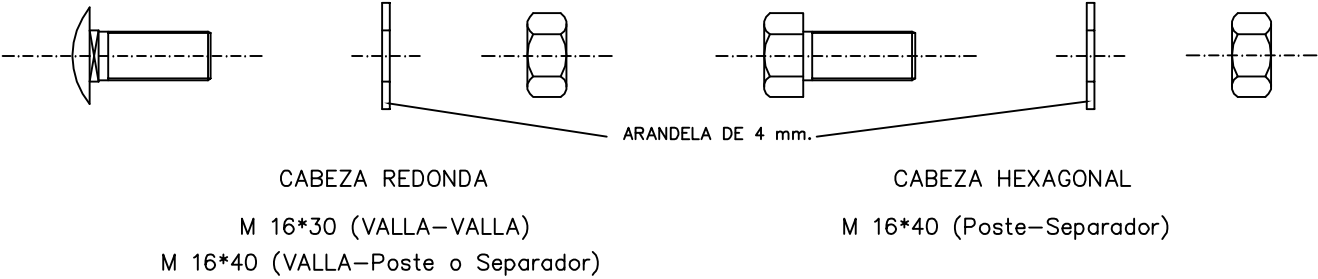


SEPARADORES

SEPARADOR SIMETRICO

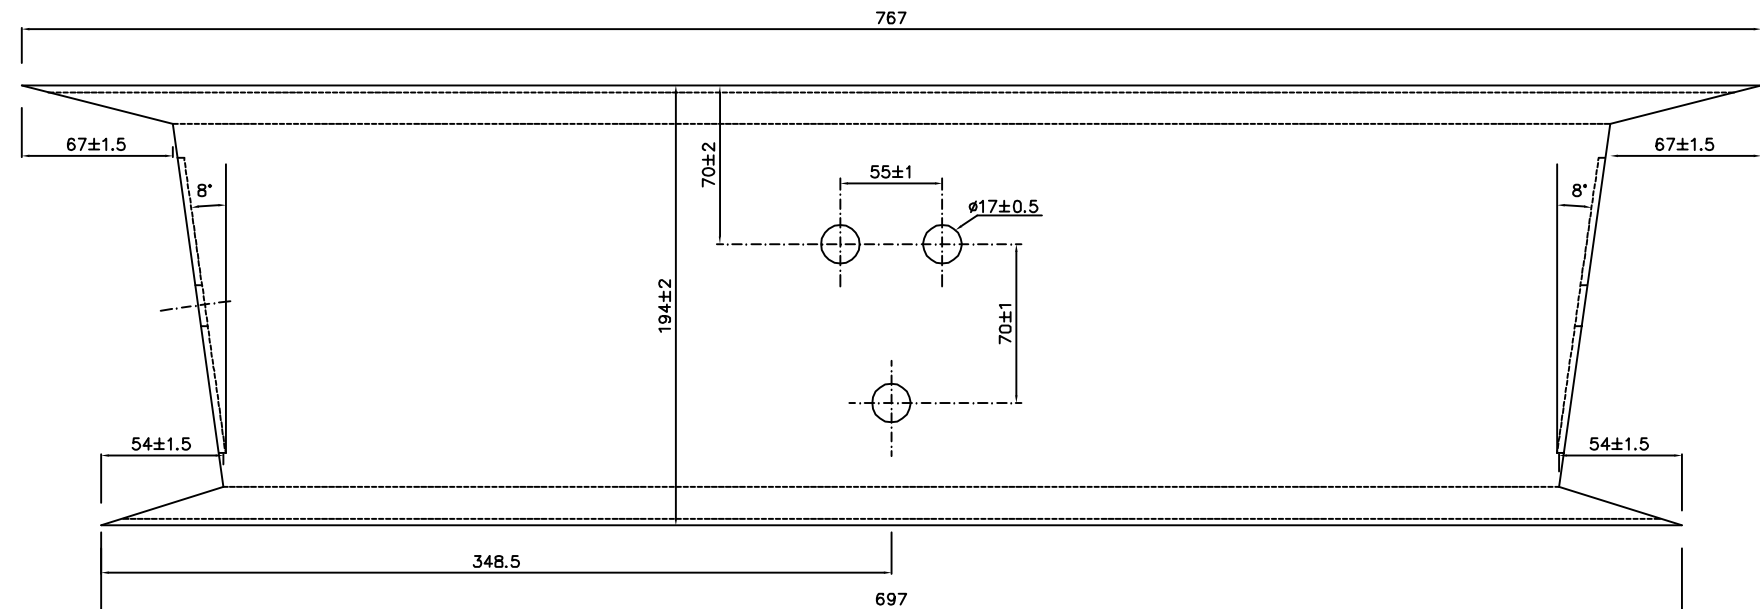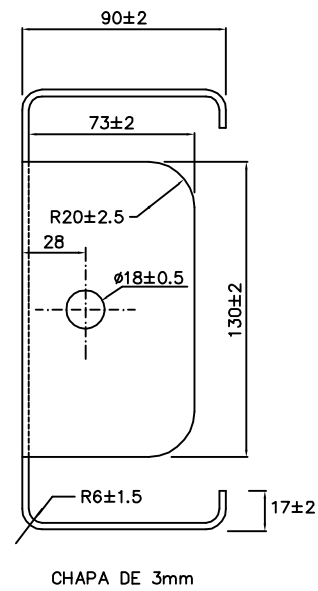

SEPARADOR SIMETRICO BARRERA DESMONTABLE

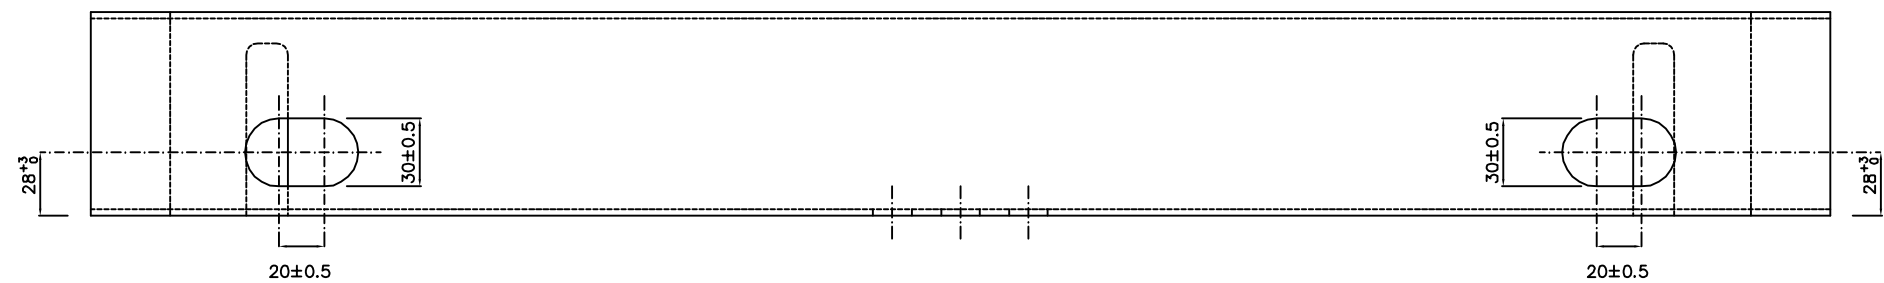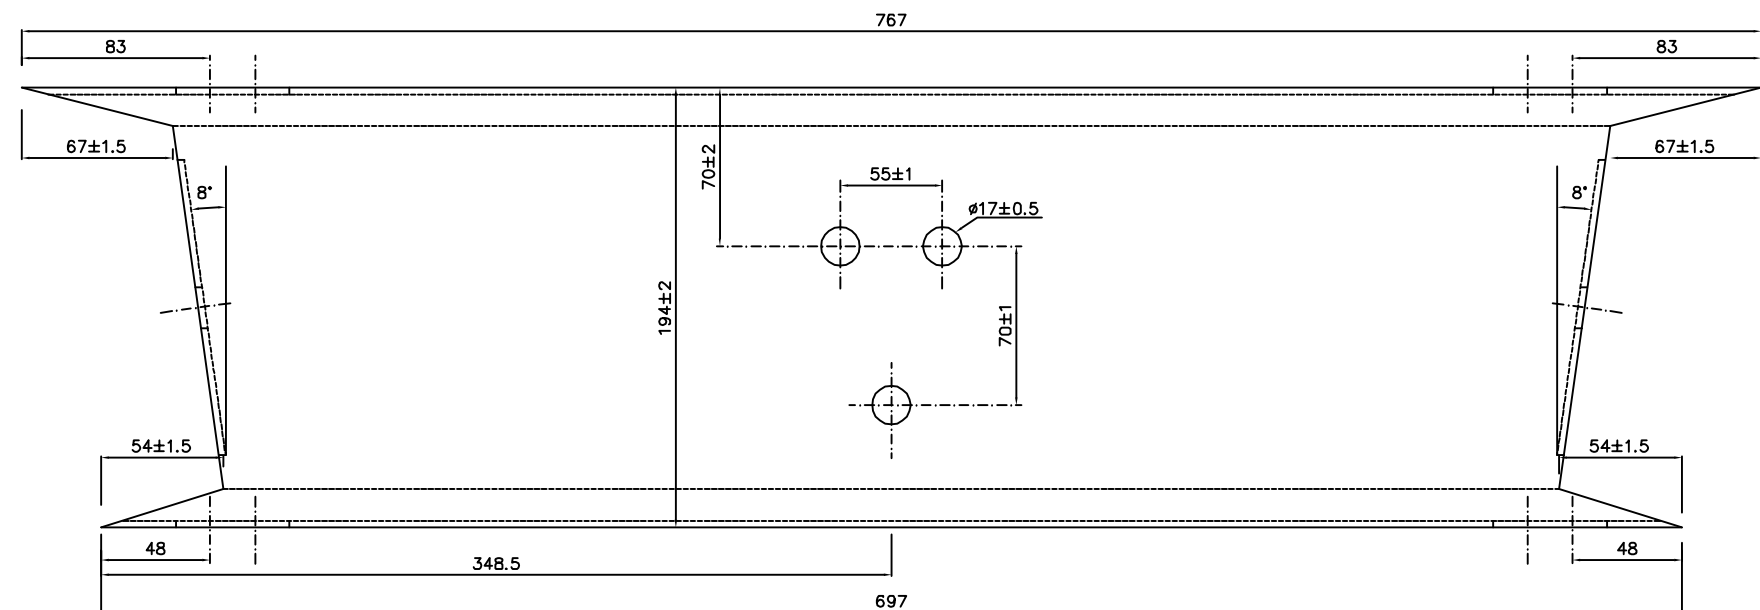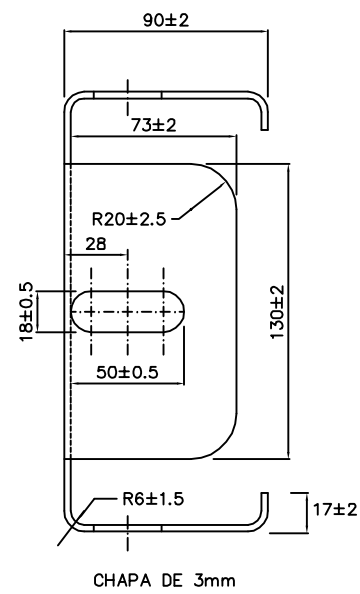

UNIVERSITAT POLITÈCNICA
DE CATALUNYA

TÍTULO PROYECTO DEL PASO SUPERIOR SOBRE
LA M-503 Y ACCESOS.
ENLACE CON VILLANUEVA DEL PARDILLO EN
EL P.K. 3+290. (MADRID)

LA AUTORA DEL PROYECTO
ALBA ALONSO PLACIN

LA TUTORA DEL PROYECTO
ADRIANA MARTÍNEZ REGUERO

ESCALA
S/E
ORIGINALES A1


Nº DE PLANO
2.12.3
Nº DE HOJA
HOJA 9 DE 12

TÍTULO DEL PLANO
DETALLES DE SEÑALIZACION


FECHA
ABRIL 2009

TERMINALES Y PIEZAS ESPECIALES


TOPE FINAL DE BARRERA SIMPLE

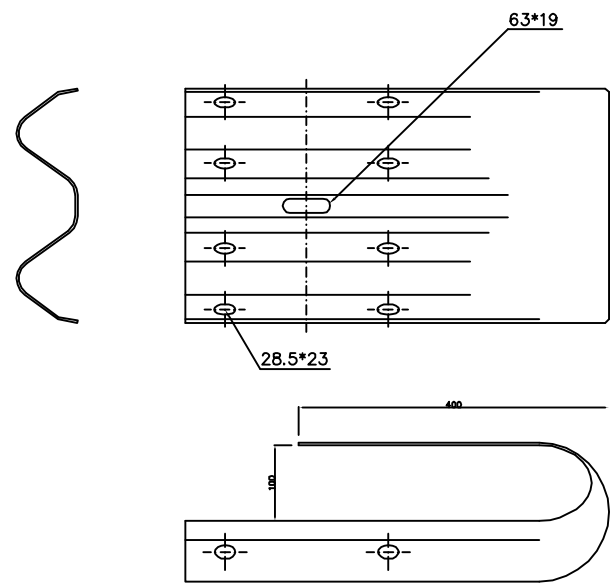


PIEZA ANGULAR

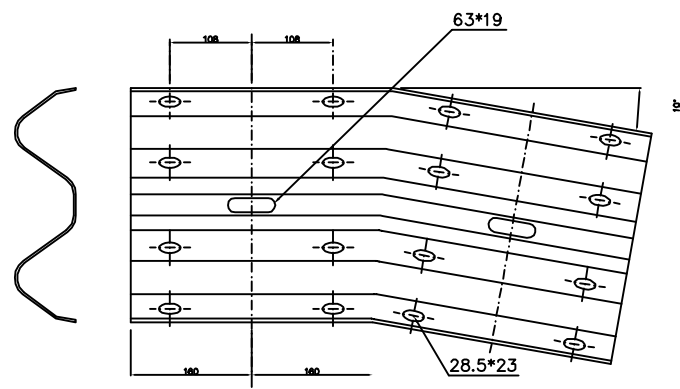











PIEZA DE RECRECIDO

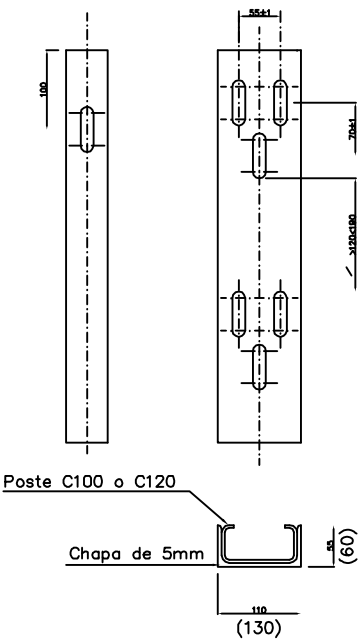

PLETINA DE FIJACION

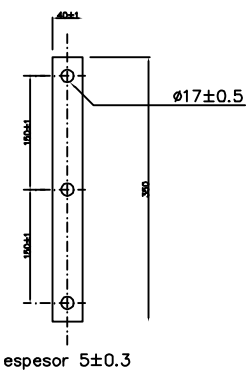

DISPOSICION Y ELEMENTOS CONSTITUYENTES PRETIL METALICO PMC2/10a

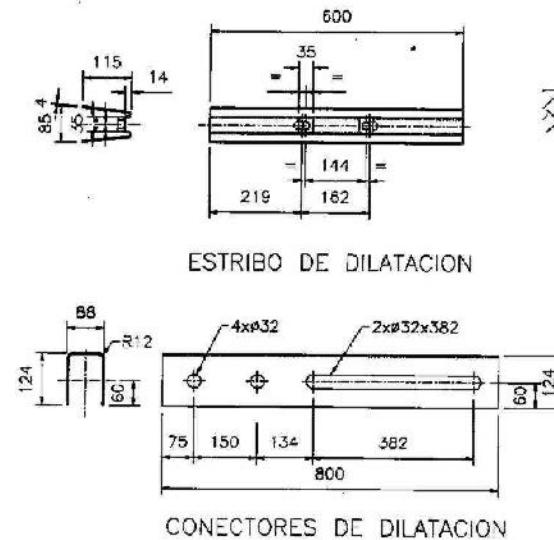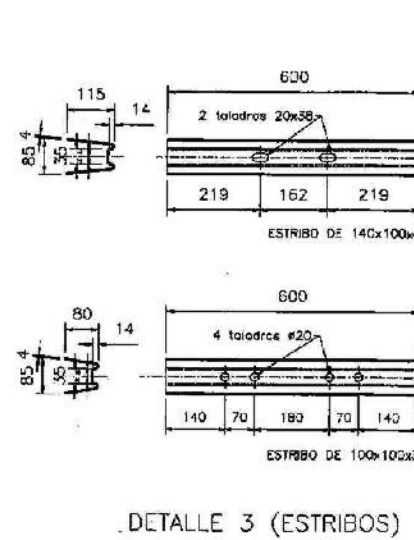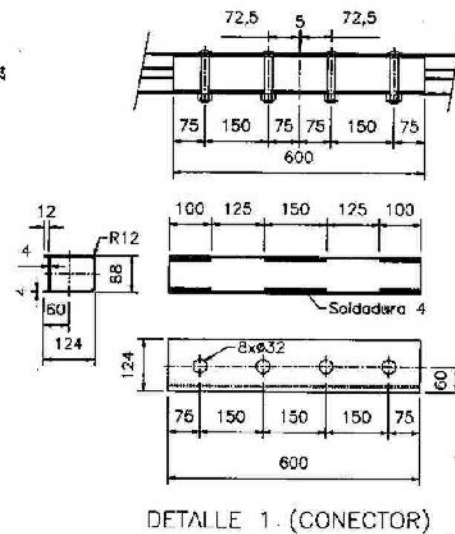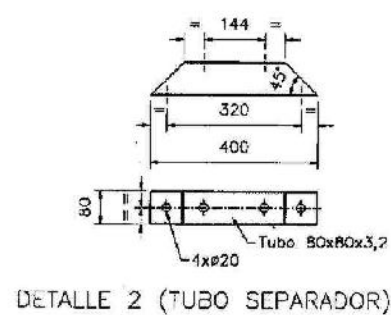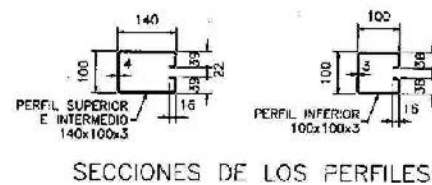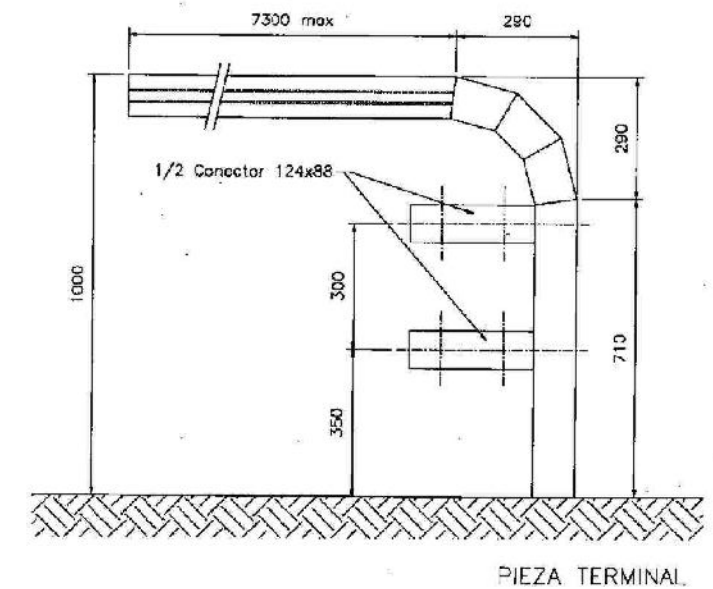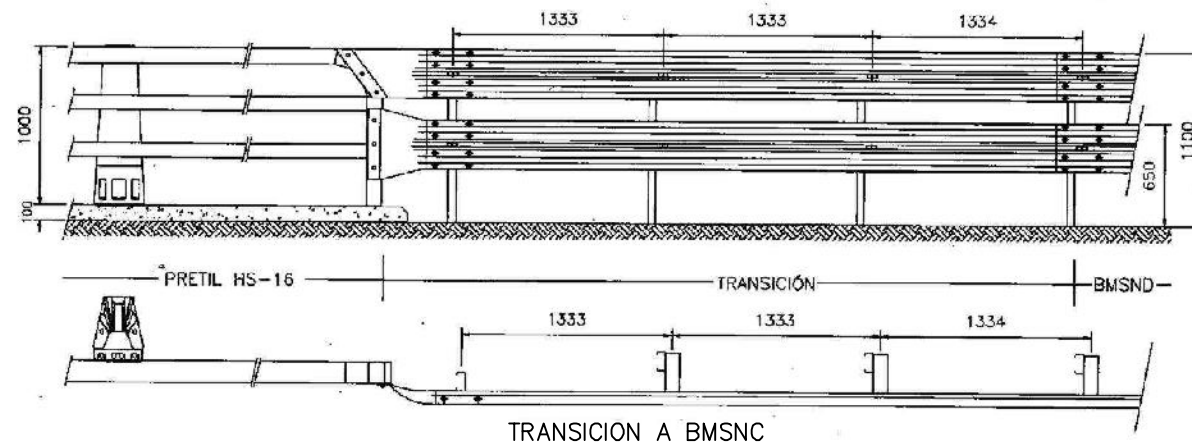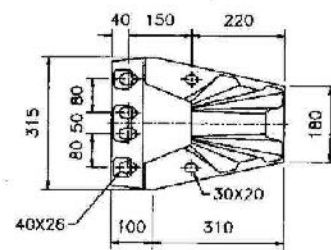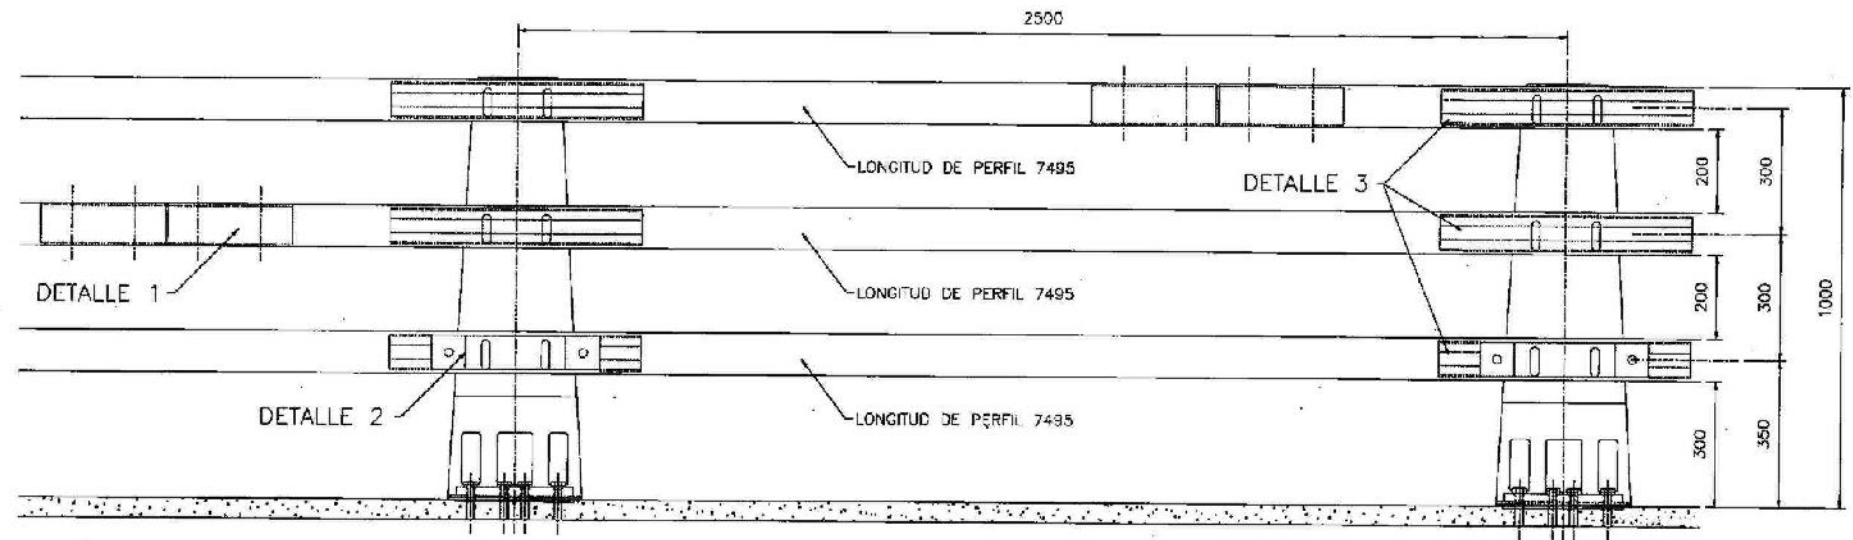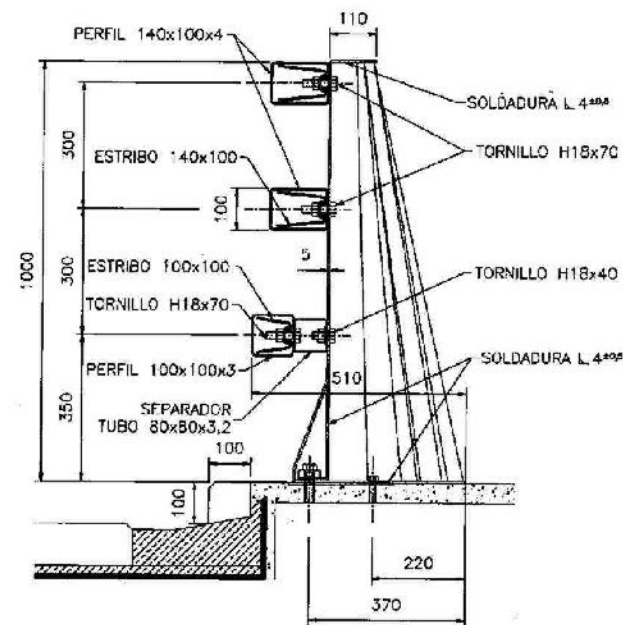

Acera Base: Poste S355JR
Resto de elementos: S235JR
(según EN 10025)
Dimensiones en mm.



UNIVERSITAT POLITÈCNICA
DE CATALUNYA

TÍTULO PROYECTO DEL PASO SUPERIOR SOBRE
LA M-503 Y ACCESOS.
ENLACE CON VILLANUEVA DEL PARDILLO EN
EL P.K. 3+290. (MADRID)

LA AUTORA DEL PROYECTO
ALBA ALONSO PLACIN

LA TUTORA DEL PROYECTO
ADRIANA MARTÍNEZ REGUERO

ESCALA
S/E
ORIGINALES A1

Nº DE PLANO
2.12.3
Nº DE HOJA
HOJA 11 DE 12

TÍTULO DEL PLANO
DETALLES DE SEÑALIZACIÓN

FECHA
ABRIL 2009

ELEMENTOS DE ANCLAJE PRETIL METALICO PMC2/10a

